

OBEC
MÍROVÁ
Dotčená parcela č. 373/8




VYPRACOVAL :	Ondřej Jirků
KONTROLOVAL :	Ing. Jiří Angelis
OBJEDNATEL :	SJM Lejsek Roman a Lejsková Petra, č. p. 157, 35735 Mírová

FORMÁT : 3x4	PARÉ :
MĚŘITKO : 1:50	
DATUM : 01/2023	
STUPEŇ : DUR+DPS	
ČÁST : SITUAČNÍ VÝKRESY	

NOVOSTAVBA RODINNÉHO DOMU na p.č. 373/8,
v obci Mírová, k.ú. Mírová

VÝKRES : SITUACE KATASTRÁLNÍ	C1
--	-----------

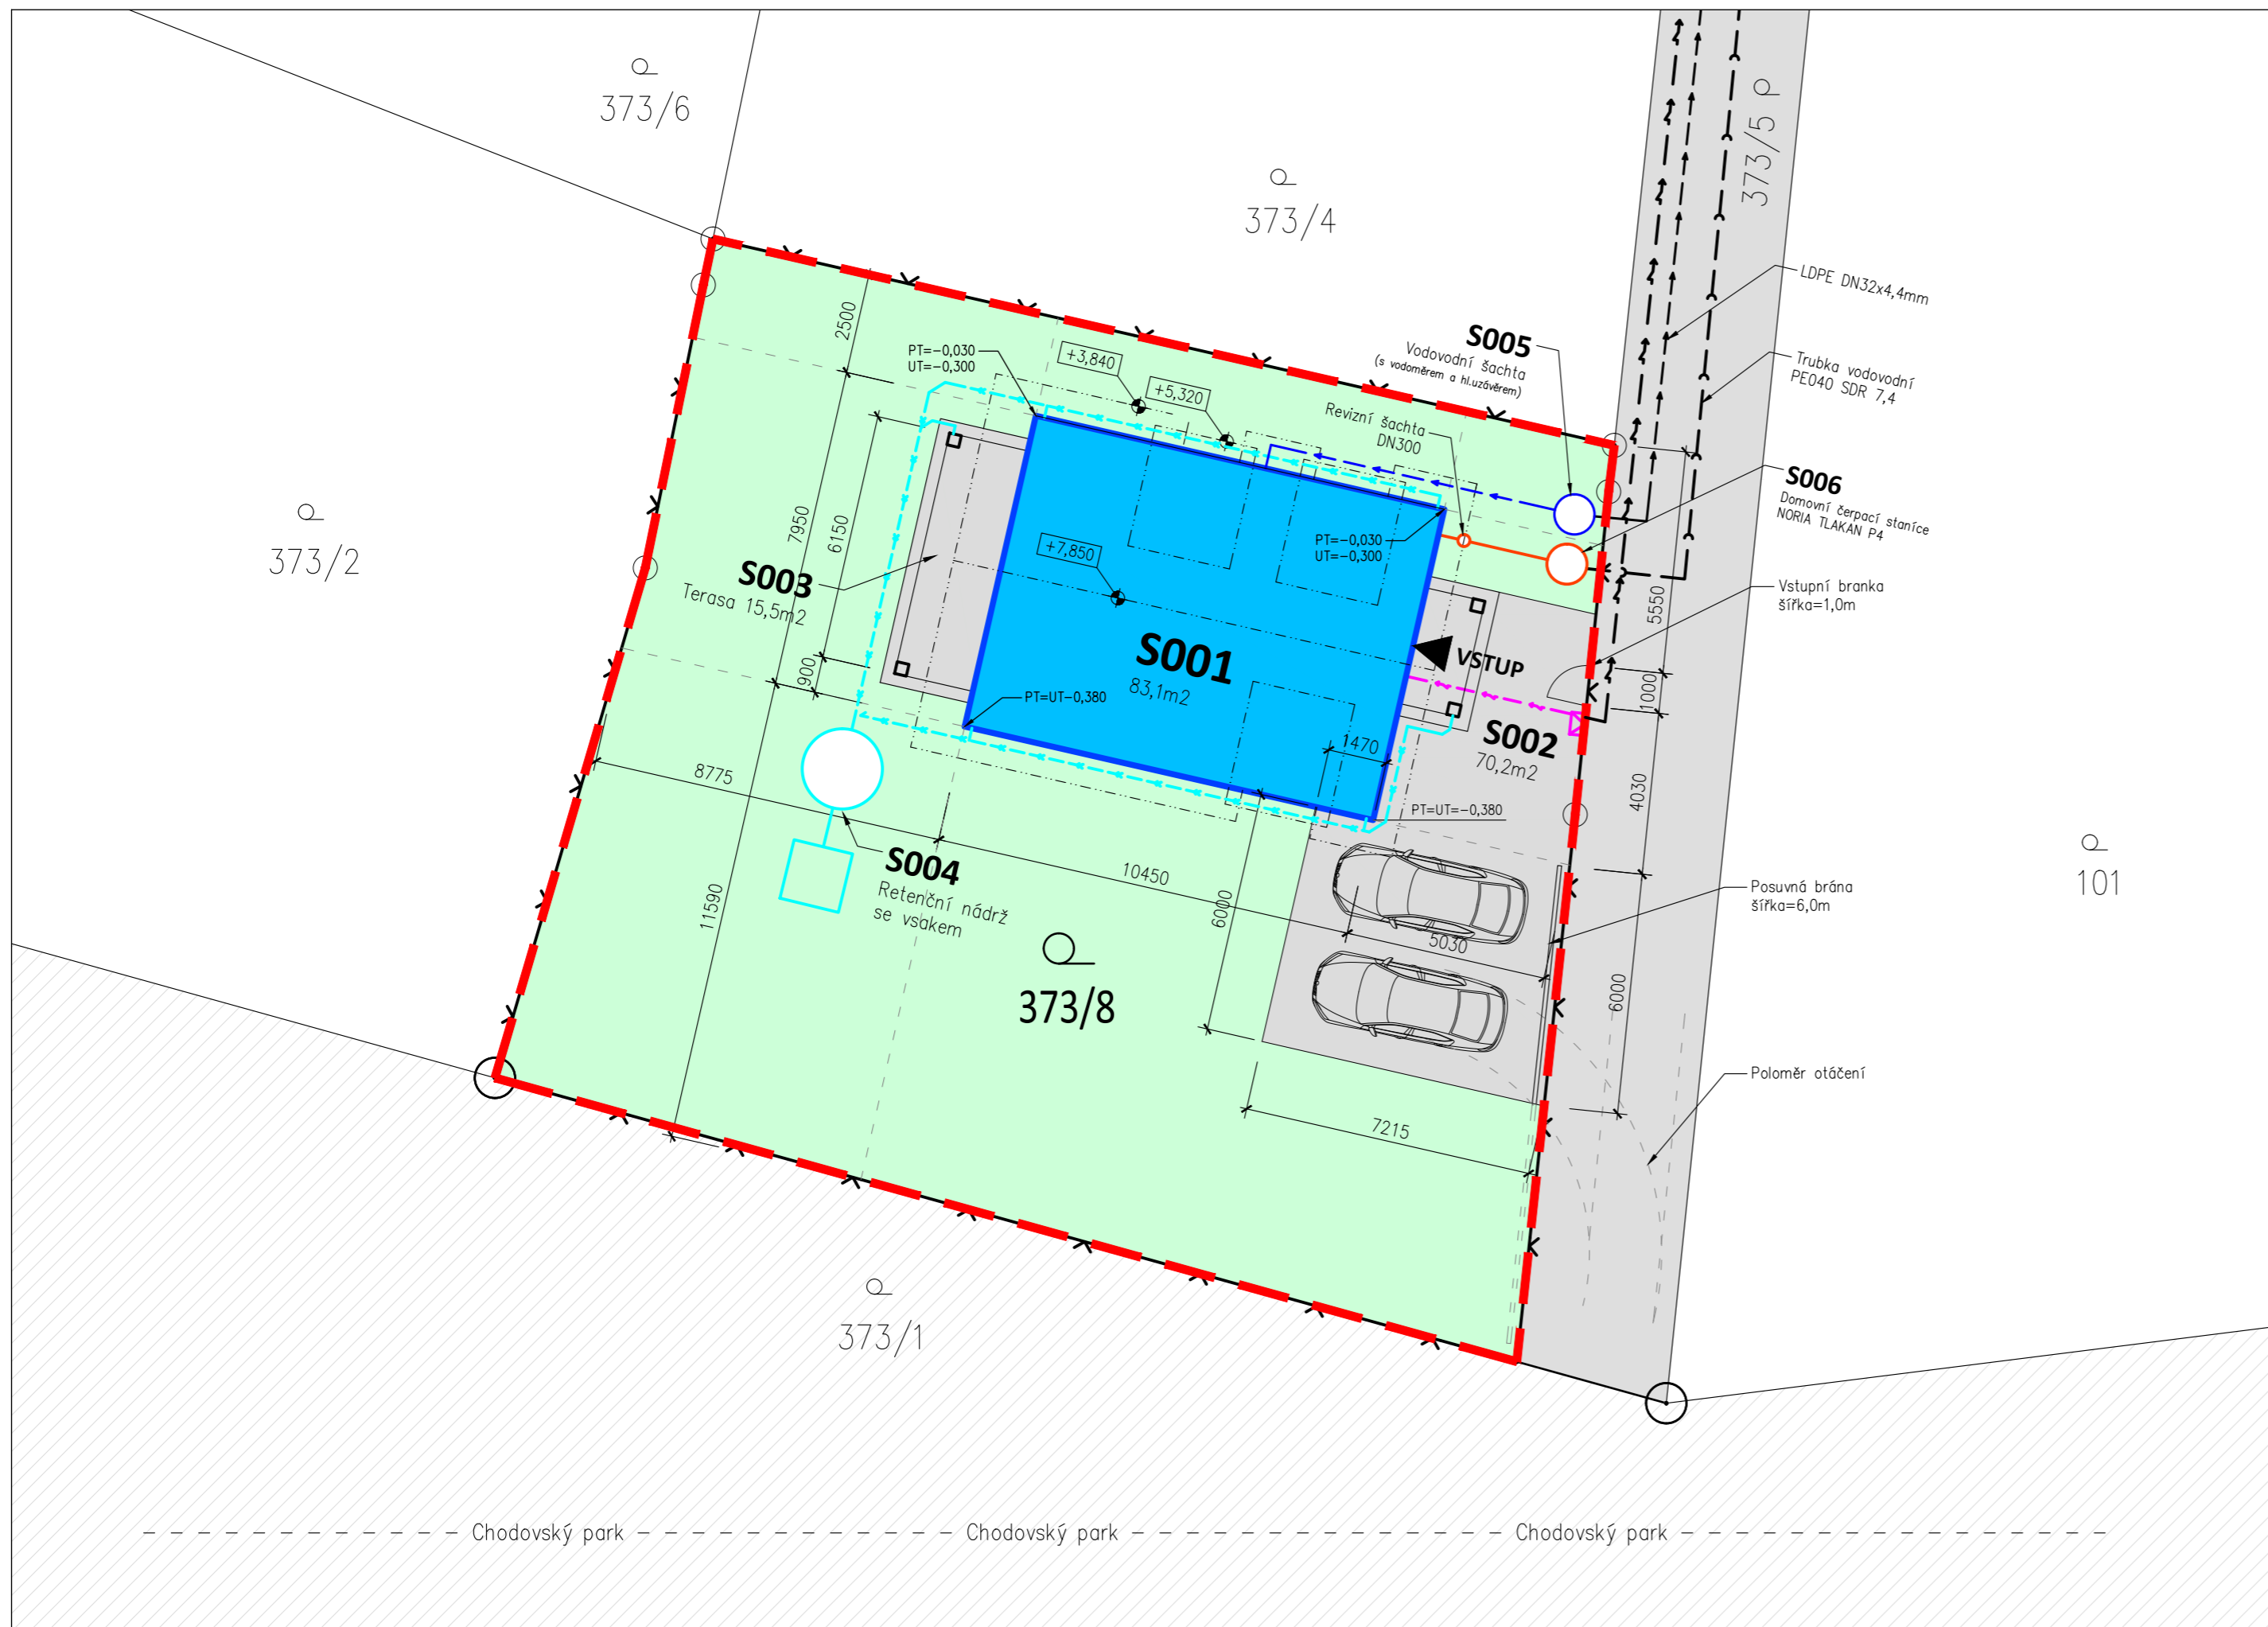

LEGENDA MATERIÁLŮ

- 400/26 — KATASTR NEMOVITOSTÍ – HRANICE A PARCELNÍ ČÍSLA
- 373/8 — KATASTR NEMOVITOSTÍ – P.Č. DOTČENÉHO POZEMKU
- — KATASTR NEMOVITOSTÍ – VNITŘNÍ KRESBA
- — KATASTR NEMOVITOSTÍ – P.Č. DOTČENÉHO POZEMKU
- — KATASTR NEMOVITOSTÍ – HRANICE POZEMKU
- — ŘEŠENÝ OBJEKT – PŮDORYS
- — ŘEŠENÝ OBJEKT – ZASTAVĚNÁ PLOCHA
- — ZPEVNĚNÁ PLOCHA–PŘÍSTUPOVÁ KOMUNIKACE
- — ŘEŠENÝ OBJEKT – VÝŠKOVÁ KÓTA
- — ŘEŠENÝ OBJEKT – OBRYSY STŘECHY
- — VEGETACE – EXTENZIVNÍ PLOCHA
- — POŽÁRNĚ NEBEZPEČNÝ PROSTOR

LEGENDA INŽENÝRSKÝCH SÍTÍ

- — NOVÉ VENKOVNÍ ROZVODY NN
- — NOVÉ PŘÍPOJOVACÍ PODZEMNÍ VEDENÍ NN
- — STÁVAJÍCÍ PODZEMNÍ VEDENÍ NN
- — STÁVAJÍCÍ NADZEMNÍ VEDENÍ NN
- — NOVÉ VENKOVNÍ ROZVODY PITNÉ VODY, DN32
- — NOVÁ VODOVODNÍ PŘÍPOJKA, LDPE DN32x4,4mm
- — HLAVNÍ VODOVODNÍ ŘAD, IPE 110
- — NOVÁ DOMOVNÍ KANALIZACE DN160
- — NOVÁ PŘÍPOJKA KANALIZACE, PE040 SDR 7,4
- — STÁVAJÍCÍ KANALIZAČNÍ ŘAD, KT DN250
- — DEŠŤOVÁ KANALIZACE VENKOVNÍ ROZVODY DN110

LEGENDA OBJEKTŮ A PLOCH

Celková plocha parcely č.373/8 539m²

S001	NAVRHOVANÝ OBJEKT (Zastavěná p.)	83,10m ²
S002	ZPEVNĚNÉ PLOCHY–CHODNIKY :	70,20m ²
S003	TERASA :	15,50m ²
S004	RETENČNÍ NÁDRŽ :	6,00m ³
S005	VODOVODNÍ ŠACHTA :	ø 1,00m
S006	DOMOVNÍ ČERPACÍ STANICE / NORIA TLAKAN P4	

IO00	NOVÁ PŘÍPOJKA NN	48,0m
IO01	NOVÁ PŘÍPOJKA VODOVODU	48,0m
IO02	NOVÁ PŘÍPOJKA KANALIZACE	48,0m
IO03	NOVÉ VENKOVNÍ ROZVODY ELEKTROINSTALACE	5,0m
IO04	NOVÉ VENKOVNÍ ROZVODY VODOVODU	8,0m
IO05	NOVÉ VENKOVNÍ ROZVODY KANALIZACE	3,0m
IO06	NOVÉ VENKOVNÍ ROZVODY DEŠŤOVÉ KANAL.	40,0m



±0,000 = úroveň podlahy v 1.NP

VYPRACOVAL :	Ondřej Jirků
KONTROLOVAL :	Ing. Jiří Angelis
OBJEDNATEL :	SJM Lejsek Roman a Lejsková Petra, č. p. 157, 35735 Mírová

FORMÁT : 3x44	PARÉ :
MĚŘÍTKO : 1:50	
DATUM : 01/2023	
STUPEŇ : DUR+DPS	
ČÁST : SITUAČNÍ VÝKRESY	

NOVOSTAVBA RODINNÉHO DOMU na p.č. 373/8,
v obci Mírová k.ú. Mírová

VÝKRES :	Sítuce koordinační	C.2
----------	---------------------------	------------









Poznámky obecné :

– trasy sítí technické infrastruktury jsou zakresleny orientačně a před započátkem zemních prací je nutné vytyčení přesně polohy jejich správců;

– při souběhu či křížení sítí musí být dodrženy vzdálenosti a podmínky uvedené v čsn 73 6005 prostorové uspořádání sítí technického vybavení
– při stavebních pracích musí být respektovány veškerá ochranná a bezpečnostní pásma technické infrastruktury

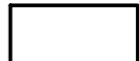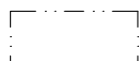– V případě, že se v průběhu stavby vyskytnou skutečnosti, které nemohly být zpracovatelem dokumentace předpokládány, bude zpracovatel dokumentace za včasu přizván, případně změny a úpravy musí být odsouhlaseny zodpovědným projektantem a investorem
– Rozměry svíjících konstrukcí jsou zakresleny a kótovány bez tlaušky omítek
– Okna ve zděvu jsou kótována stavebními rozměry otvoru
– Veškeré stavební a související práce této dokumentace musí probíhat v koordinaci se všemi souvisejícími projekty stavebních objektů a jednotlivými profesemi
– Drážky a prostupy konstrukcemi pro instalace budou provedeny dle požadavků příslušné profese, dle skutečného trasování a dimenze instalací a budou ošetřeny dle technologických předpisů. Je nutné je provádět v koordinaci s příslušnými částmi projektové dokumentace

– Tato dokumentace nenahrazuje prováděcí, dílenskou ani výrobní dokumentaci. Prováděcí, dílenská a výrobní dokumentace musí být předána zodpovědnému projektantovi ke schválení
– Tato dokumentace neslouží k realizaci stavby
– Reprodukování, šíření a poskytnutí tohoto dokumentu, jeho části nebo jeho obsahu třetí osobě je bez výslovného souhlasu zakázáno. Porušení zákazu vede k odpovědnosti za vzniklou škodu.

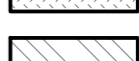-  HRANA ZÁKLADOVÉHO PASU
-  HRANY KONSTRUKCÍ NAD ZÁKLADOVOU ÚROVŇÍ
-  ŽELEZOBETON C20/25
-  PROSTÝ BETON C12/16
-  ZTRACENÉ BEDNĚNÍ + KONSTRUKČNÍ VÝTUŽ
TŠ 300 mm (300/500/250), ZÁLVKA BET. C 20/25
-  HUTNĚNÝ ŠTĚRKOVÝ PODSYP
-  ROSTLÁ ZEMINA
-  DEKPERIMETER SD150 tl.100mm

POZNÁMKY VÝKRES :

- základová spára v nezárnné hloubce min.1100mm pod UT
- základová spára min. 700 mm pod úrovní rostlého terénu
- základové pasy z betonu C12/16, možnost proložení lomovým kamenem
- podkladní deska z betonu XC1 C20/25 + KARI síť 150/150/6 mm
- obvodové základové pasy budou do hloubky min. 800mm zatepleny XPS DEKPERIMETER tl. 60mm
- v základových pasech ponechat prostory pro instalace dle TZB
- v dokumentaci jsou zobrazeny prostory pouze v základových pasech, nikoliv v podkladové desce!
- hydroizolace vytažena min. 300mm nad okolní terén
- pod příčkami 100 mm a 150 mm zdvojená kari síť 150x150 mm ø6mm vhodné zdvojení KARI sítě i v rozích
- při betonáži je nutné osadit zemnicí pásku hromosvodu FeZn 30x4mm
- usazení je orientační, nutno upravit dle podmínek na stavbě

Poznámky obecné :

- V případě, že se v průběhu stavby vyskytnou skutečnosti, které nemohly být zpracovatelem dokumentace předpokládány, bude zpracovatel dokumentace za včasů přízvňv, případně změny a úpravy musí být odsouhlaseny zodpovědným projektantem a investorem
- veškeré stavební a související práce dle této dokumentace musí probíhat v koordinaci se všemi souvisejícími projekty stavebních objektů a jednotlivými profesemi
- drážky a prostory konstrukcemi pro instalace budou provedeny dle požadavků příslušné profese, dle skutečného trasování a dimenze instalací a budou osvětleny dle technologických předpisů. je nutné je provádět v koordinaci s příslušnými částmi projektové dokumentace
- Tato dokumentace nenahrazuje prováděcí, dílenskou ani výrobní dokumentaci, prováděcí, dílenská a výrobní dokumentace musí být předána zodpovědnému projektantovi ke schválení
- tato dokumentace neslouží k realizaci stavby
- reprodukování, šíření a poskytnutí tohoto dokumentu, jeho části nebo jeho obsahu třetí osobě je bez výslovného souhlasu zakázáno.
- porušení zákazu vede k odpovědnosti za vzniklou škodu.

±0,000 = úroveň podlahy v 1.NP


VYPRACOVAL :	Ondřej Jirků
KONTROLOVAL :	Ing. Jiří Angelis
OBJEDNATEL :	SJM Lejsk Roman a Lejsková Petra, č. p. 157, 35735 Mírová

FORMÁT : 3x4
MĚŘÍTKO : 1:50
DATUM : 01/2023
STUPEŇ : DUR+DPS

ČÁST : ARCHITEKTONICKO STAVEBNÍ

NOVOSTAVBA RODINNÉHO DOMU na p.č. 373/8,
v obci Mírová k.ú. Mírová

VÝKRES :	D.1.1.b 01
PŮDORYS ZÁKLADŮ	

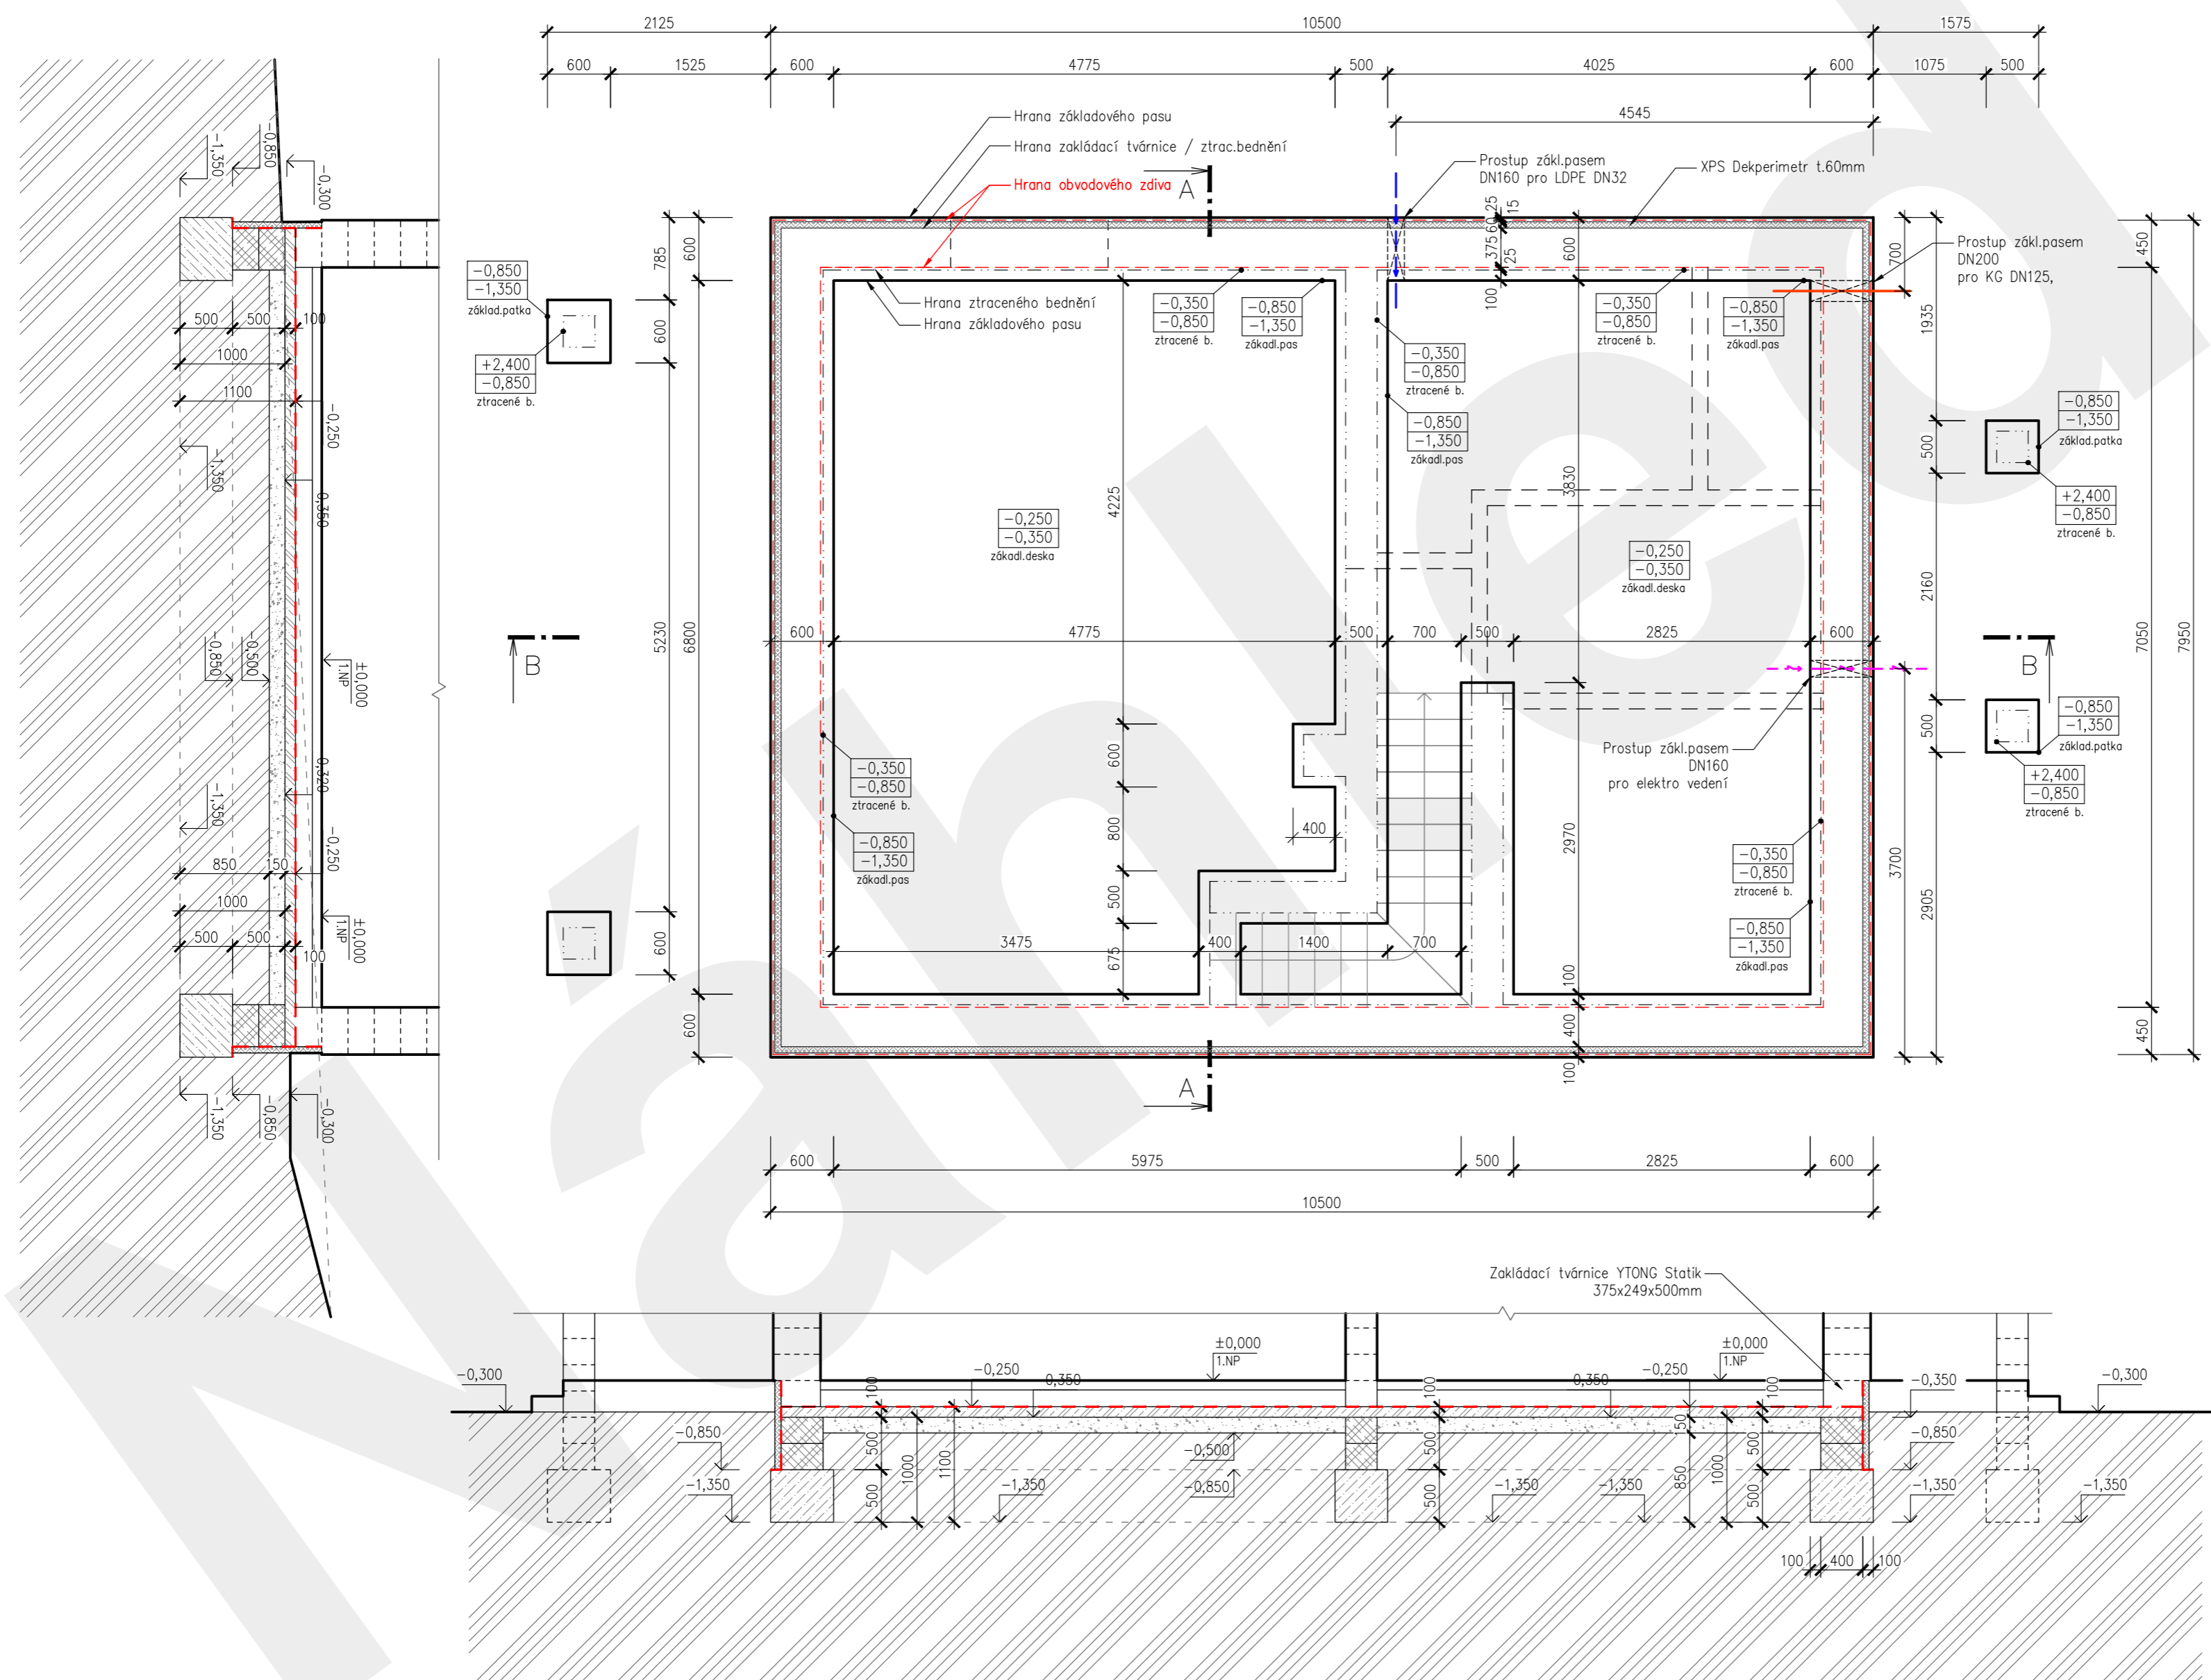

OZN.	MÍSTNOST	(m ²)	PODLAHA	STĚNY	STROP
1.01	CHODBA	5,76	keramická dlažba	vápen. štuk.omítka	
1.02	PRACOVNA	8,63	lamino	vápen. štuk.omítka	
1.03	WC	2,33	keramická dlažba	ker.obklad v=2,0m	štuk.om.
1.04	PRÁDELNA	6,90	keramická dlažba	keramický obklad	
1.05	KOMORA	2,59	keramická dlažba	vápen. štuk.omítka	
1.06	OBÝVACÍ POKOJ + KK	35,0	Lamino	vápen. štuk.omítka	

PLOCHA CELKEM 1.NP 61,2

VÝPIS PŘEKLADŮ


OZN.	NÁZEV	ROZMĚRY	KS
P1	2xYQ U PROFIL	225x249x1300	4
P2	2xYQ U PROFIL	225x249x1500	2
P3	2xYQ U PROFIL	225x249x1750	2
P4	2xYQ U PROFIL	225x249x2000	6
P5	U PROFIL	300x249x1750	1

POZNÁMKA:

- ŽB věnec v obvodových a středních nosných zdech proveden z betonu C20/25, podélná výztuž 4ø12 oceli B500B + třmínky prof.6mm po 250mm, krytí třmínků min. 20mm.
- Železobetonový věnec ve střední nosné zdi v úrovni stropu - beton C 20/25, podélná výztuž 2ø12 oceli B500B mezi panely
- Nad otvory v nosných vnitřních zdech použity porobetonové YQ U-profilly Ytong s vkládanou výztuží zabetonované C 20/25.
- Nad otvory v nosných zdech použity porobetonové U-profilly s vkládanou výztuží zabetonovanou betonem C 20/25. Profily nejsou nosné, před betonáží nutno zhotovit podpory.
- Nad otvory v nenosných zdech použity nenosné překlady YTONG tl.150mm
- Při montáži překladů musí být dodrženy veškeré pokyny výrobce.
- Zaměření otvorů provést přímo na stavbě před montáží překladů.
- Vzdušnost veškerých dřevěných konstrukcí od komínů musí být min. 50 mm. V opačném případě musí být mezi komín a dřevěnou kci. vložena vložka z nehořlavého materiálu.

LEGENDA MATERIÁLŮ

- OBVODOVÉ NOSNÉ ZDIVO tl.450mm z POROBETONOVÝCH TVÁRNIC YTONG Lambda YQ P2-300, PDK-450, 499/450/249 mm (d/s/v), celoplošné lepeno
- PŘÍČKOVÉ NOSNÉ ZDIVO tl. 300 mm z POROBETONOVÝCH TVÁRNIC YTONG, 499/300/249 mm (d/s/v), celoplošné lepeno
- PŘÍČKOVÉ NOSNÉ ZDIVO tl. 150 mm z POROBETONOVÝCH TVÁRNIC YTONG, 499/150/249 mm (d/s/v) celoplošné lepeno
- KOMÍNOVÉ ZDIVO

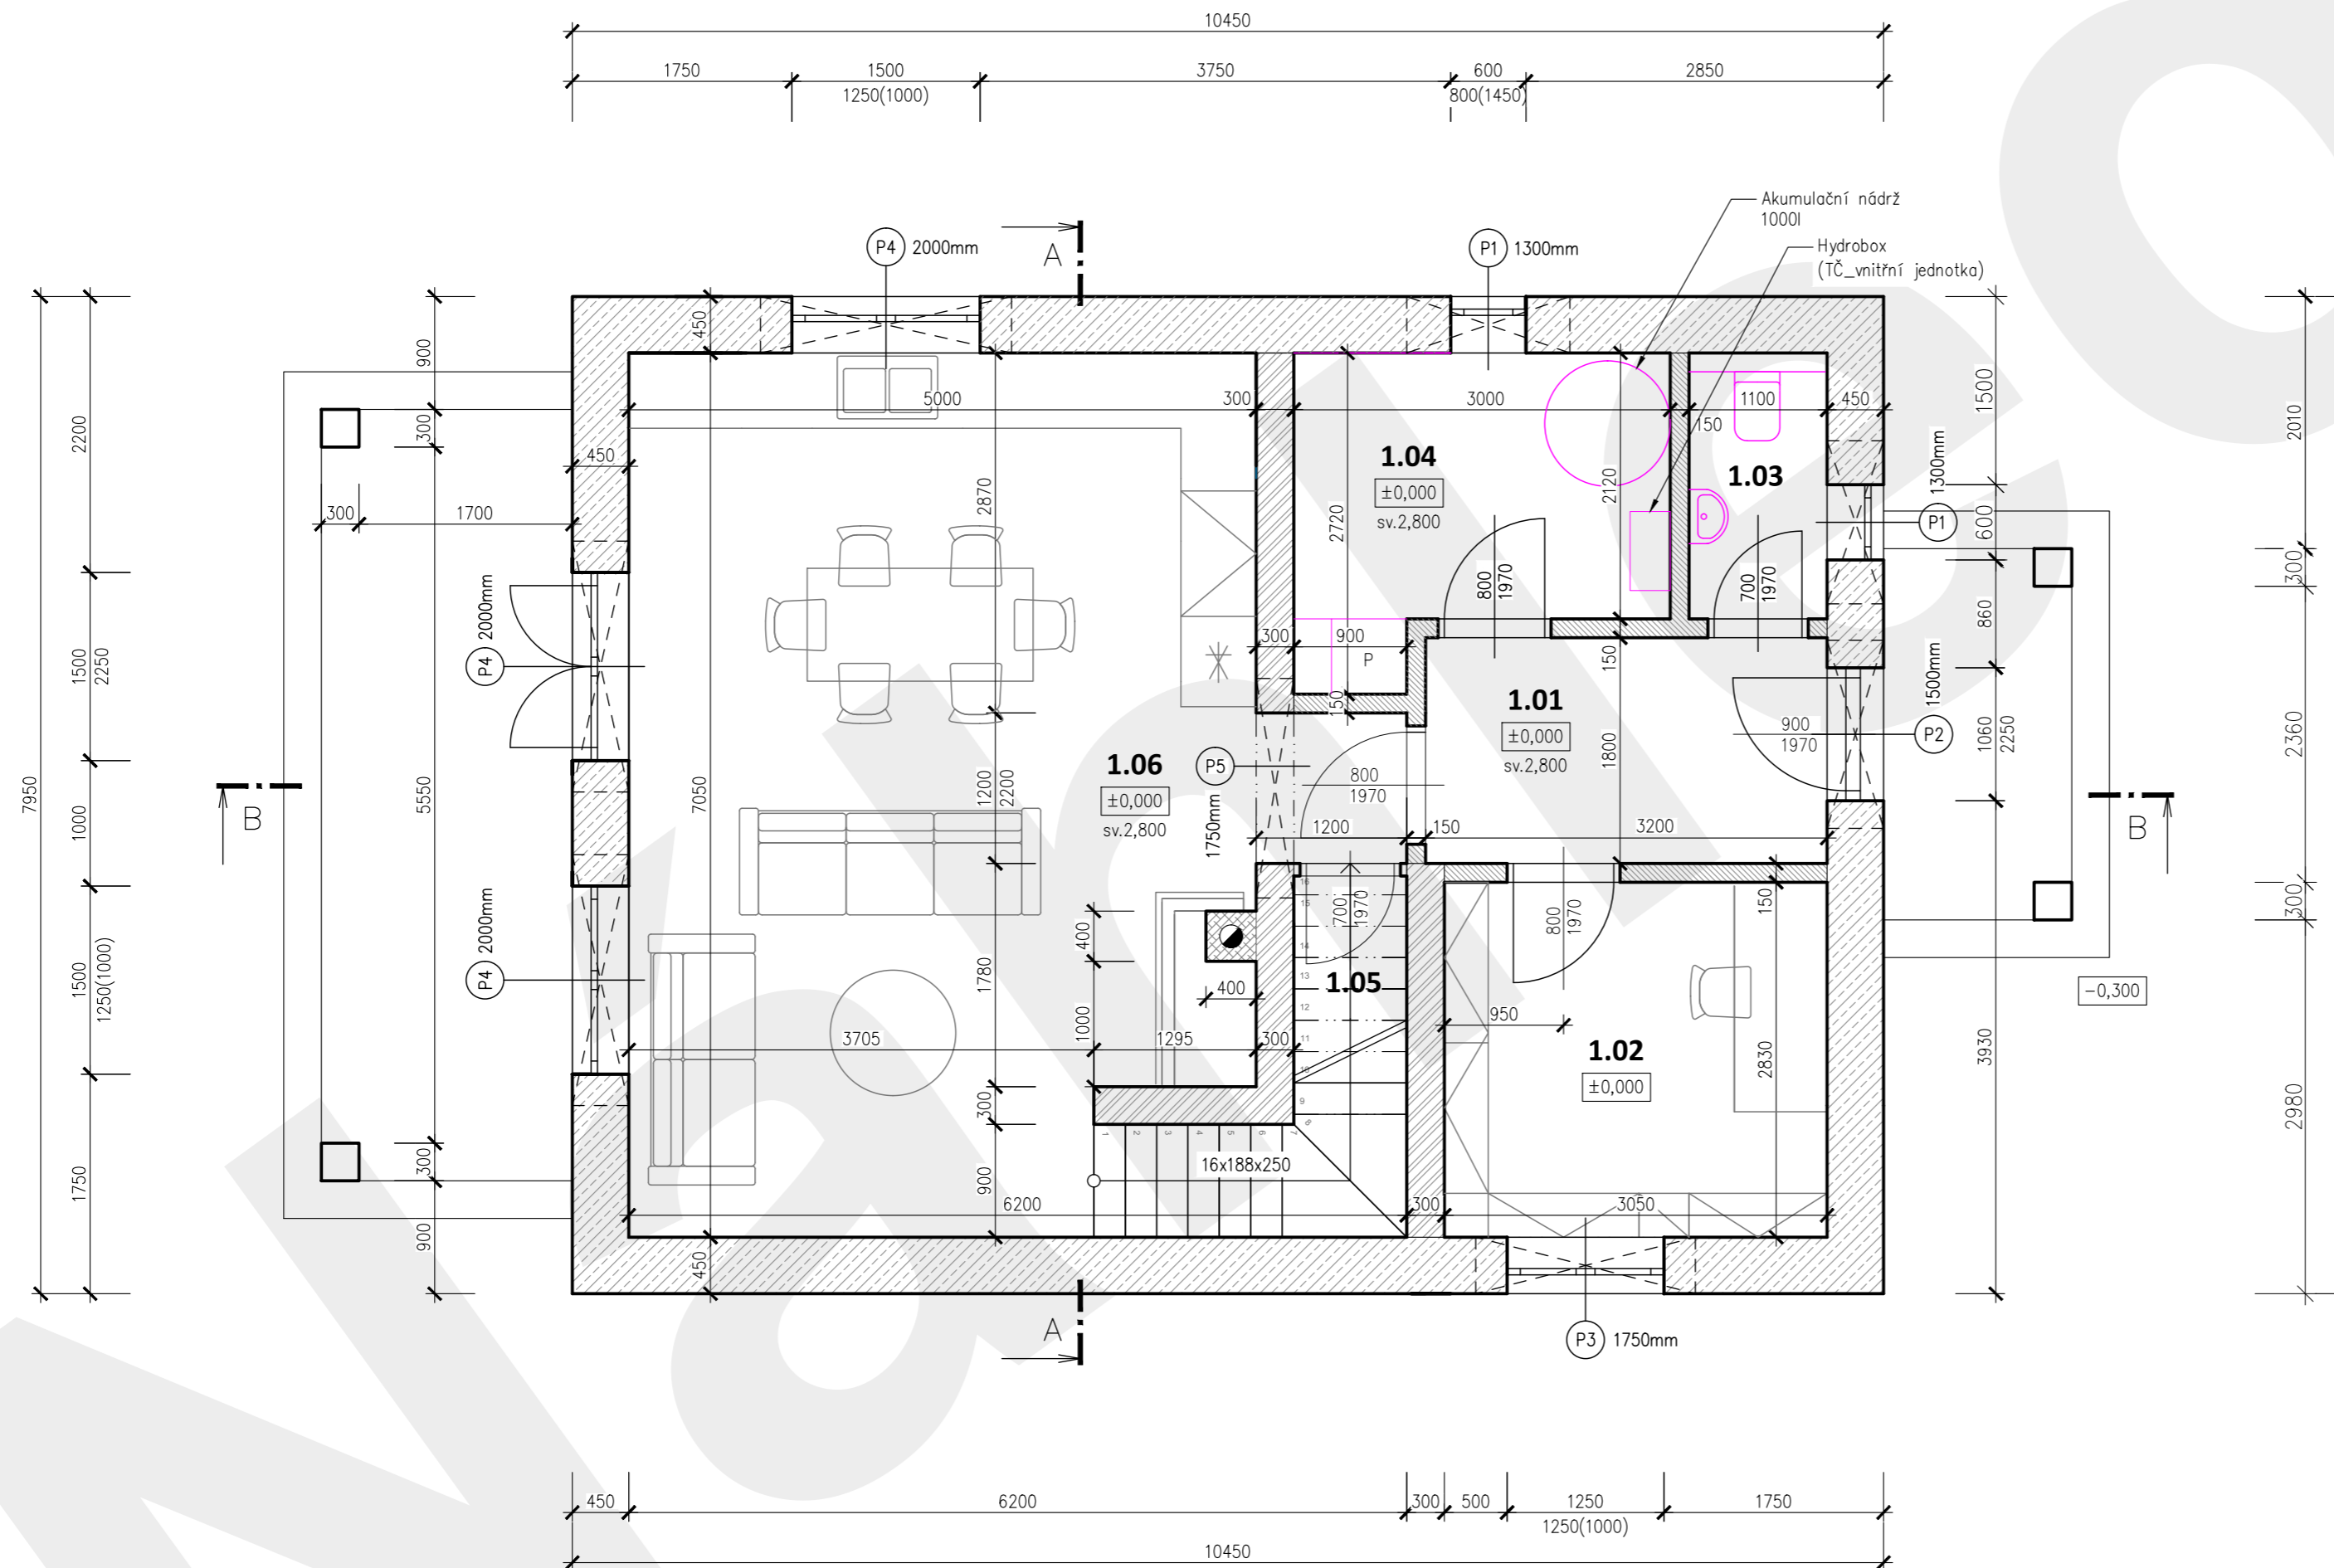

+0,000 = úroveň podlahy v 1.NP

VYPRACOVAL :	Ondřej Jirků	FORMÁT : 3x44	PARÉ :
KONTROLOVAL :		MĚŘÍTKO : 1:50	
OBJEDNATEL :	SJM Lejske Roman a Lejsková Petra, č. p. 157, 35735 Mírová	DATUM : 01/2023	
AKCE :	NOVOSTAVBA RODINNÉHO DOMU na p.č. 373/8, v obci Mírová k.ú. Mírová	STUPEŇ : DUR+DPS	
		ČÁST : STAVEBNĚ KONSTRUKČNÍ	
		VÝKRES : PŮDORYS 1.NP	D.1.1.b 02

OZN.	MÍSTNOST	(m ²)	PODLAHA	STĚNY	STROP
2.01	CHODBA	5,20	lamino	tenkovrstvá YTONG	SDK
2.02	POKOJ DĚTSKÝ	11,80	lamino	tenkovrstvá YTONG	SDK
2.03	POKOJ DĚTSKÝ	9,97	lamino	tenkovrstvá YTONG	SDK
2.04	KOUPELNA	6,79	keramická dlažba	keramický obklad	SDK
2.05	LOŽNICE	18,31	lamino	tenkovrstvá YTONG	SDK
2.06	ŠATNA	6,15	Lamino	tenkovrstvá YTONG	SDK
2.07	KOMORA	1,12	Lamino	tenkovrstvá YTONG	SDK

PLOCHA CELKEM 2.NP	59,4
--------------------	------

OZN.	NÁZEV	ROZMĚRY	KS
P1	2xYQ U PROFIL	225x249x1300	4
P2	2xYQ U PROFIL	225x249x1500	-
P3	2xYQ U PROFIL	225x249x1750	6
P4	2xYQ U PROFIL	225x249x2000	2
P5	U PROFIL	300x249x1500	-

POZNÁMKA:

- ŽB věnec v obvodových a středních nosných zdech proveden z betonu C20/25, podélná výztuž 4ø12 oceli B500B + třmínky prof.6mm po 250mm, krycí třmínků min. 20mm.
- Železobetonový věnec ve střední nosné zdi v úrovni stropu - beton C 20/25, podélná výztuž 2ø12 oceli B500B mezi panely
- Nad otvory v nosných vnitřních zdech použity parobetonové YQ U-profil Ytong s vkládanou výztuží zabetonované C 20/25.
- Nad otvory v nosných zdech použity parobetonové U-profil s vkládanou výztuží zabetonovanou betonem C 20/25. Profily nejsou nosné, před betonáží nutno zhotovit podpory.
- Nad otvory v nenosných zdech použity nenosné překlady YTONG tl.150mm
- Při montáži překladů musí být dodrženy veškeré pokyny výrobce.
- Zaměření otvorů provést přímo na stavbě před montáží překladů.
- Vzdušnost veškerých dřevěných konstrukcí od komínů musí být min. 50 mm. V opačném případě musí být mezi komín a dřevěnou kci. vložena vložka z nehořlavého materiálu.

LEGENDA MATERIÁLŮ

- OBVODOVÉ NOSNÉ ZDIVO tl.450mm Z PĚROBETONOVÝCH TVÁRNIC YTONG Lambda YQ P2-300, PDK-450, 499/450/249 mm (d/s/v), celoplošné lepeno
- PŘÍČKOVÉ NOSNÉ ZDIVO tl. 300 mm z POROBETONOVÝCH TVÁRNIC YTONG, 499/300/249 mm (d/s/v), celoplošné lepeno
- PŘÍČKOVÉ NOSNÉ ZDIVO tl. 150 mm z POROBETONOVÝCH TVÁRNIC YTONG, 499/150/249 mm (d/s/v) celoplošné lepeno
- KOMÍNOVÉ ZDIVO


±0,000 = úroveň podlahy v 1.NP

VYPRACOVAL :	Ondřej Jirků
KONTROLOVAL :	Ing.Jiří Angelis
OBJEDNATEL :	SJM Lešek Roman a Lejsková Petra, č. p. 157, 35735 Mírová


FORMÁT : 3x4	PARÉ :
MĚŘÍTKO : 1:50	
DATUM : 01/2023	
STUPEŇ : DUR+DPS	
ČÁST : ARCHITEKTONICKO STAVEBNÍ	

NOVOSTAVBA RODINNÉHO DOMU na p.č. 373/8, v obci Mírová k.ú. Mírová


VÝKRES :	D.1.1.b 03
PŮDORYS 2.NP	

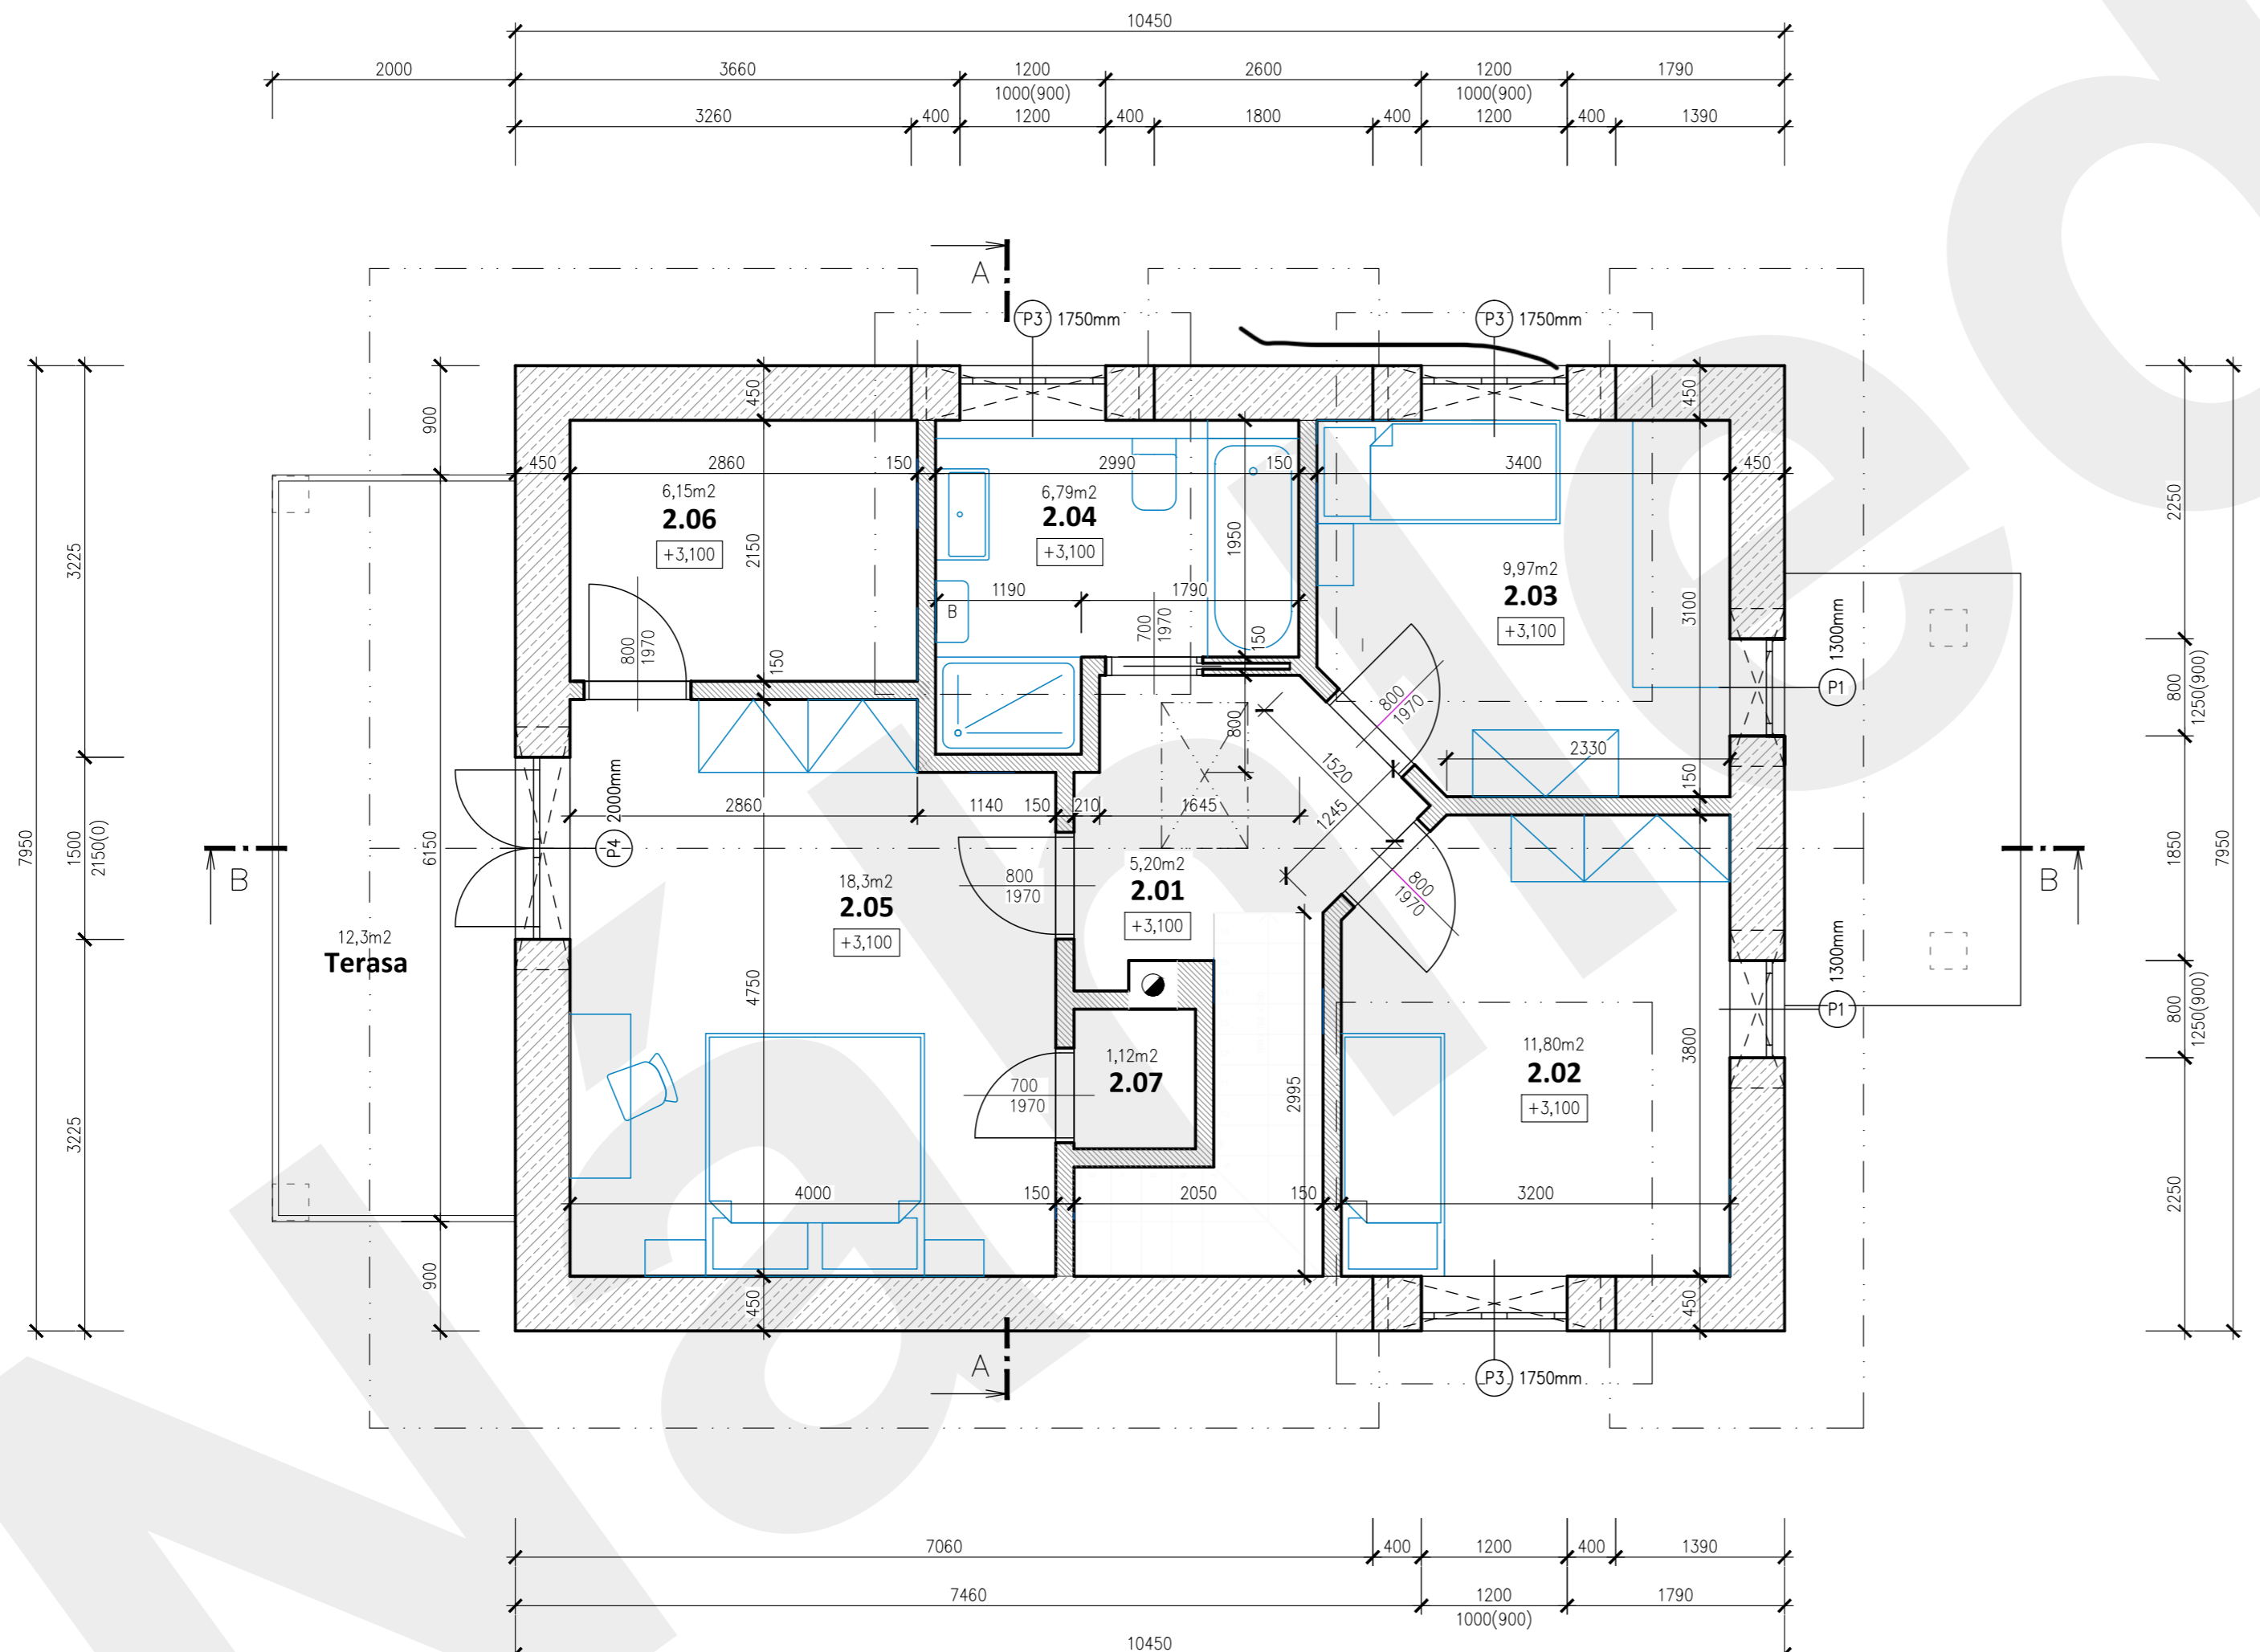

POHLED JIŽNÍ /1:50

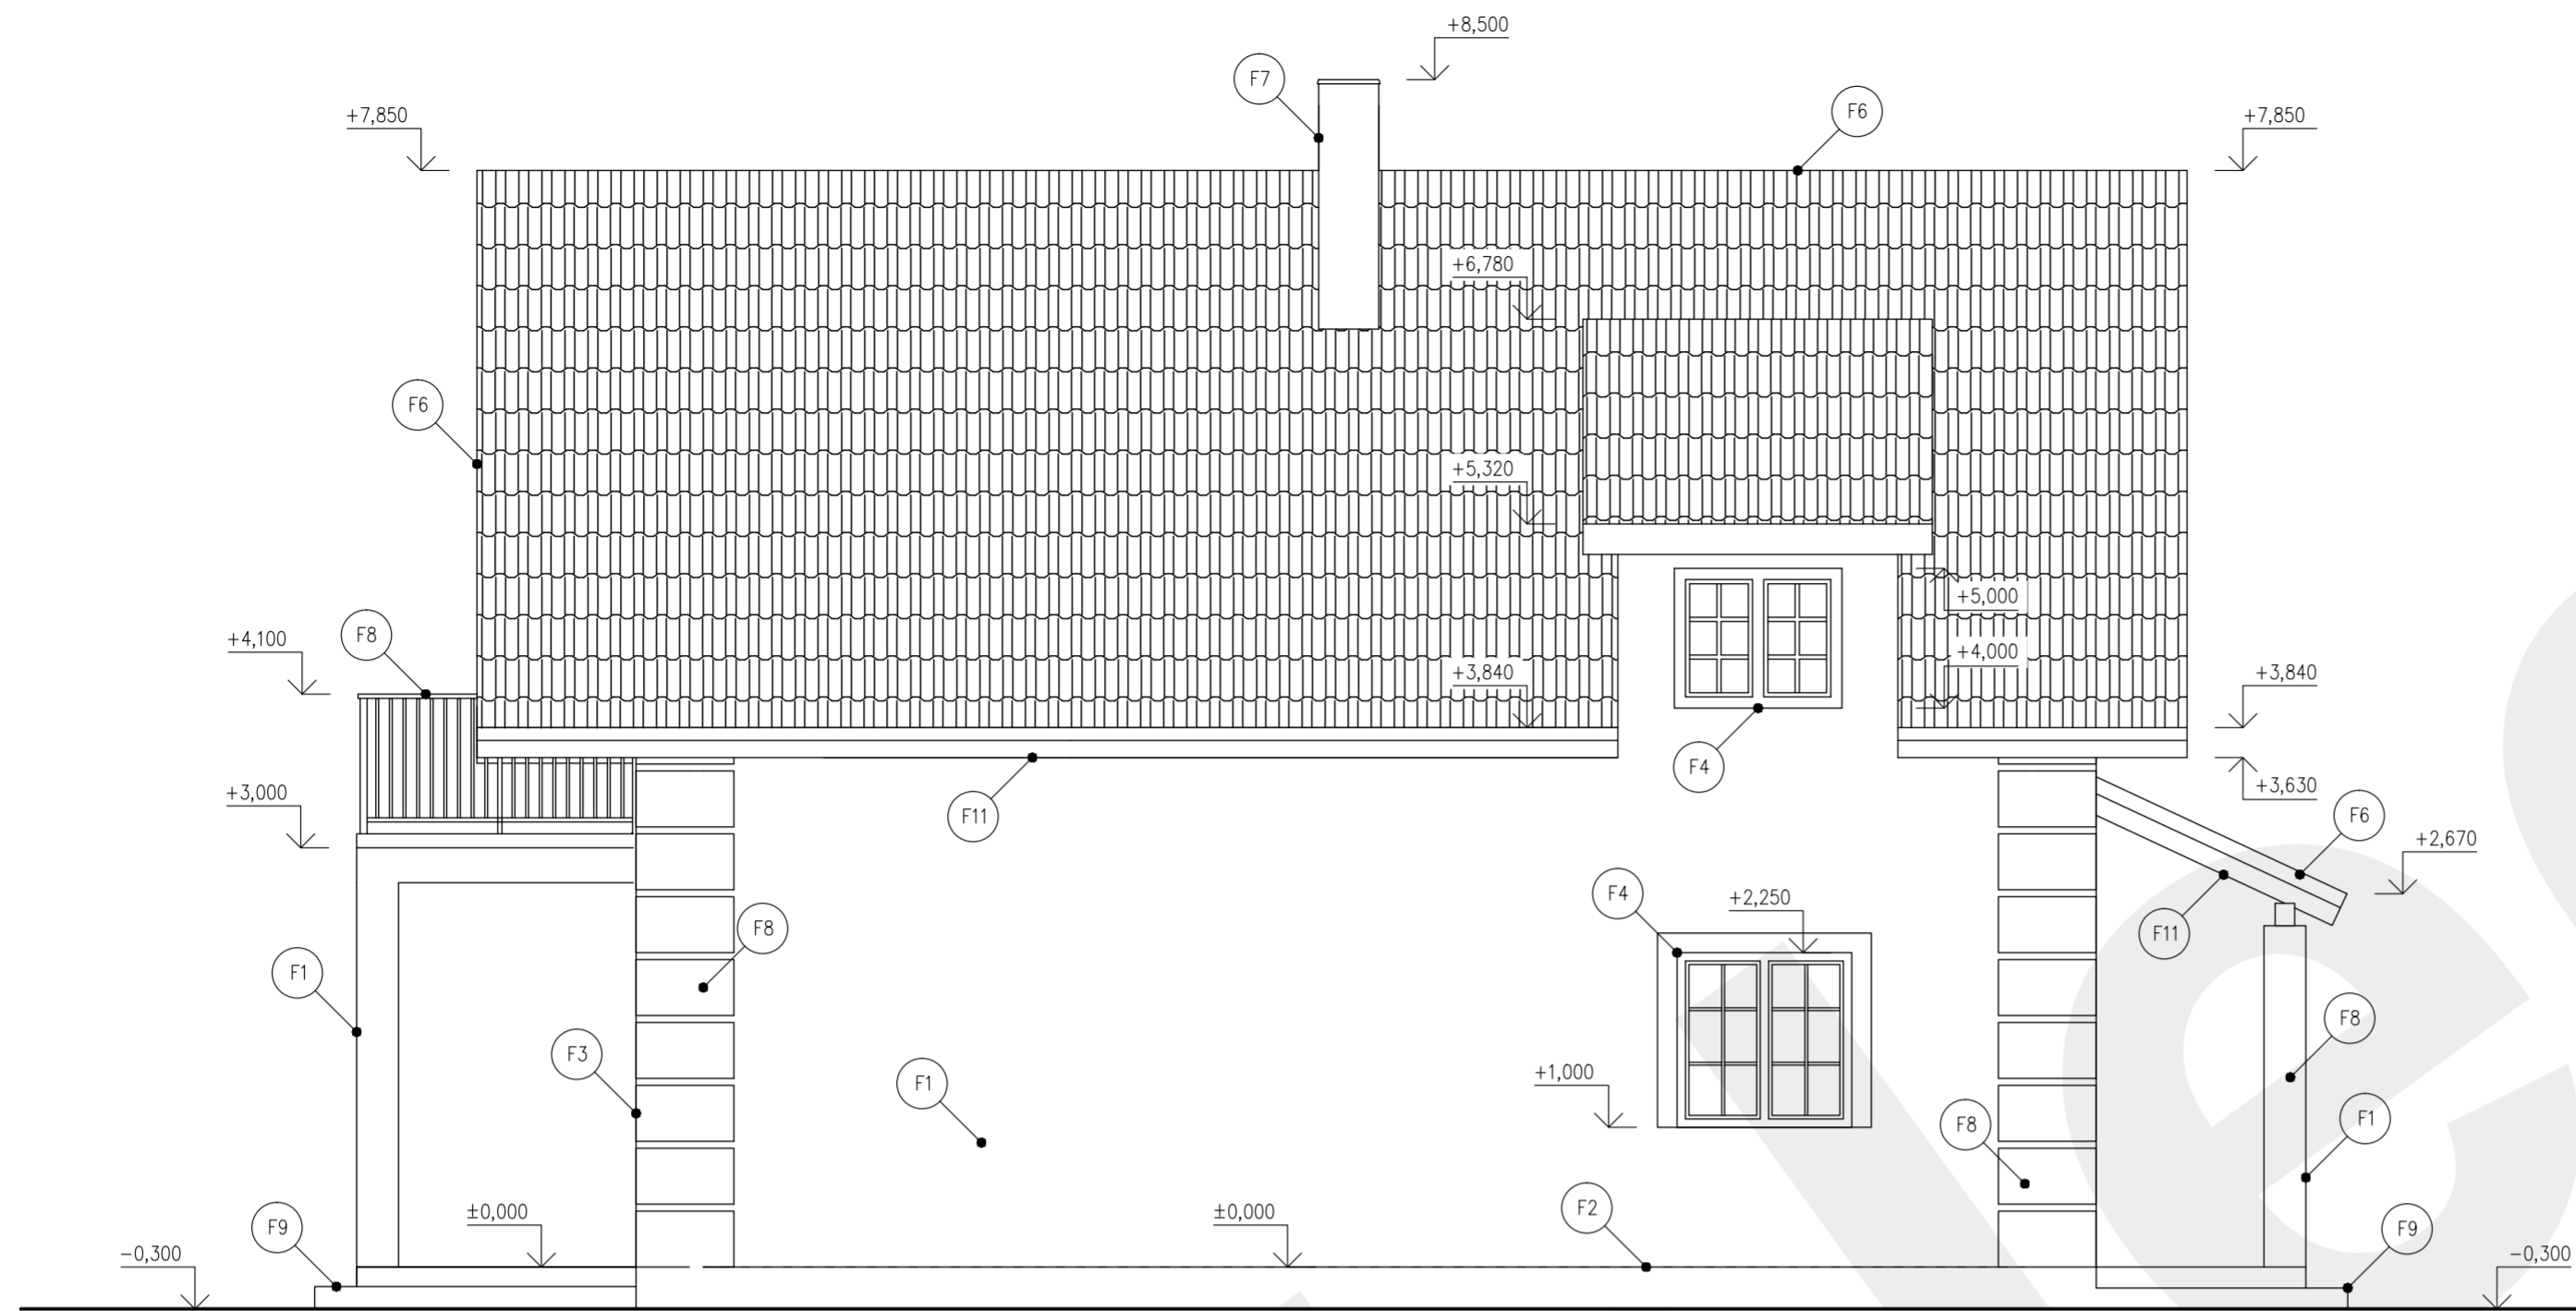

POHLED ZÁPADNÍ /1:50

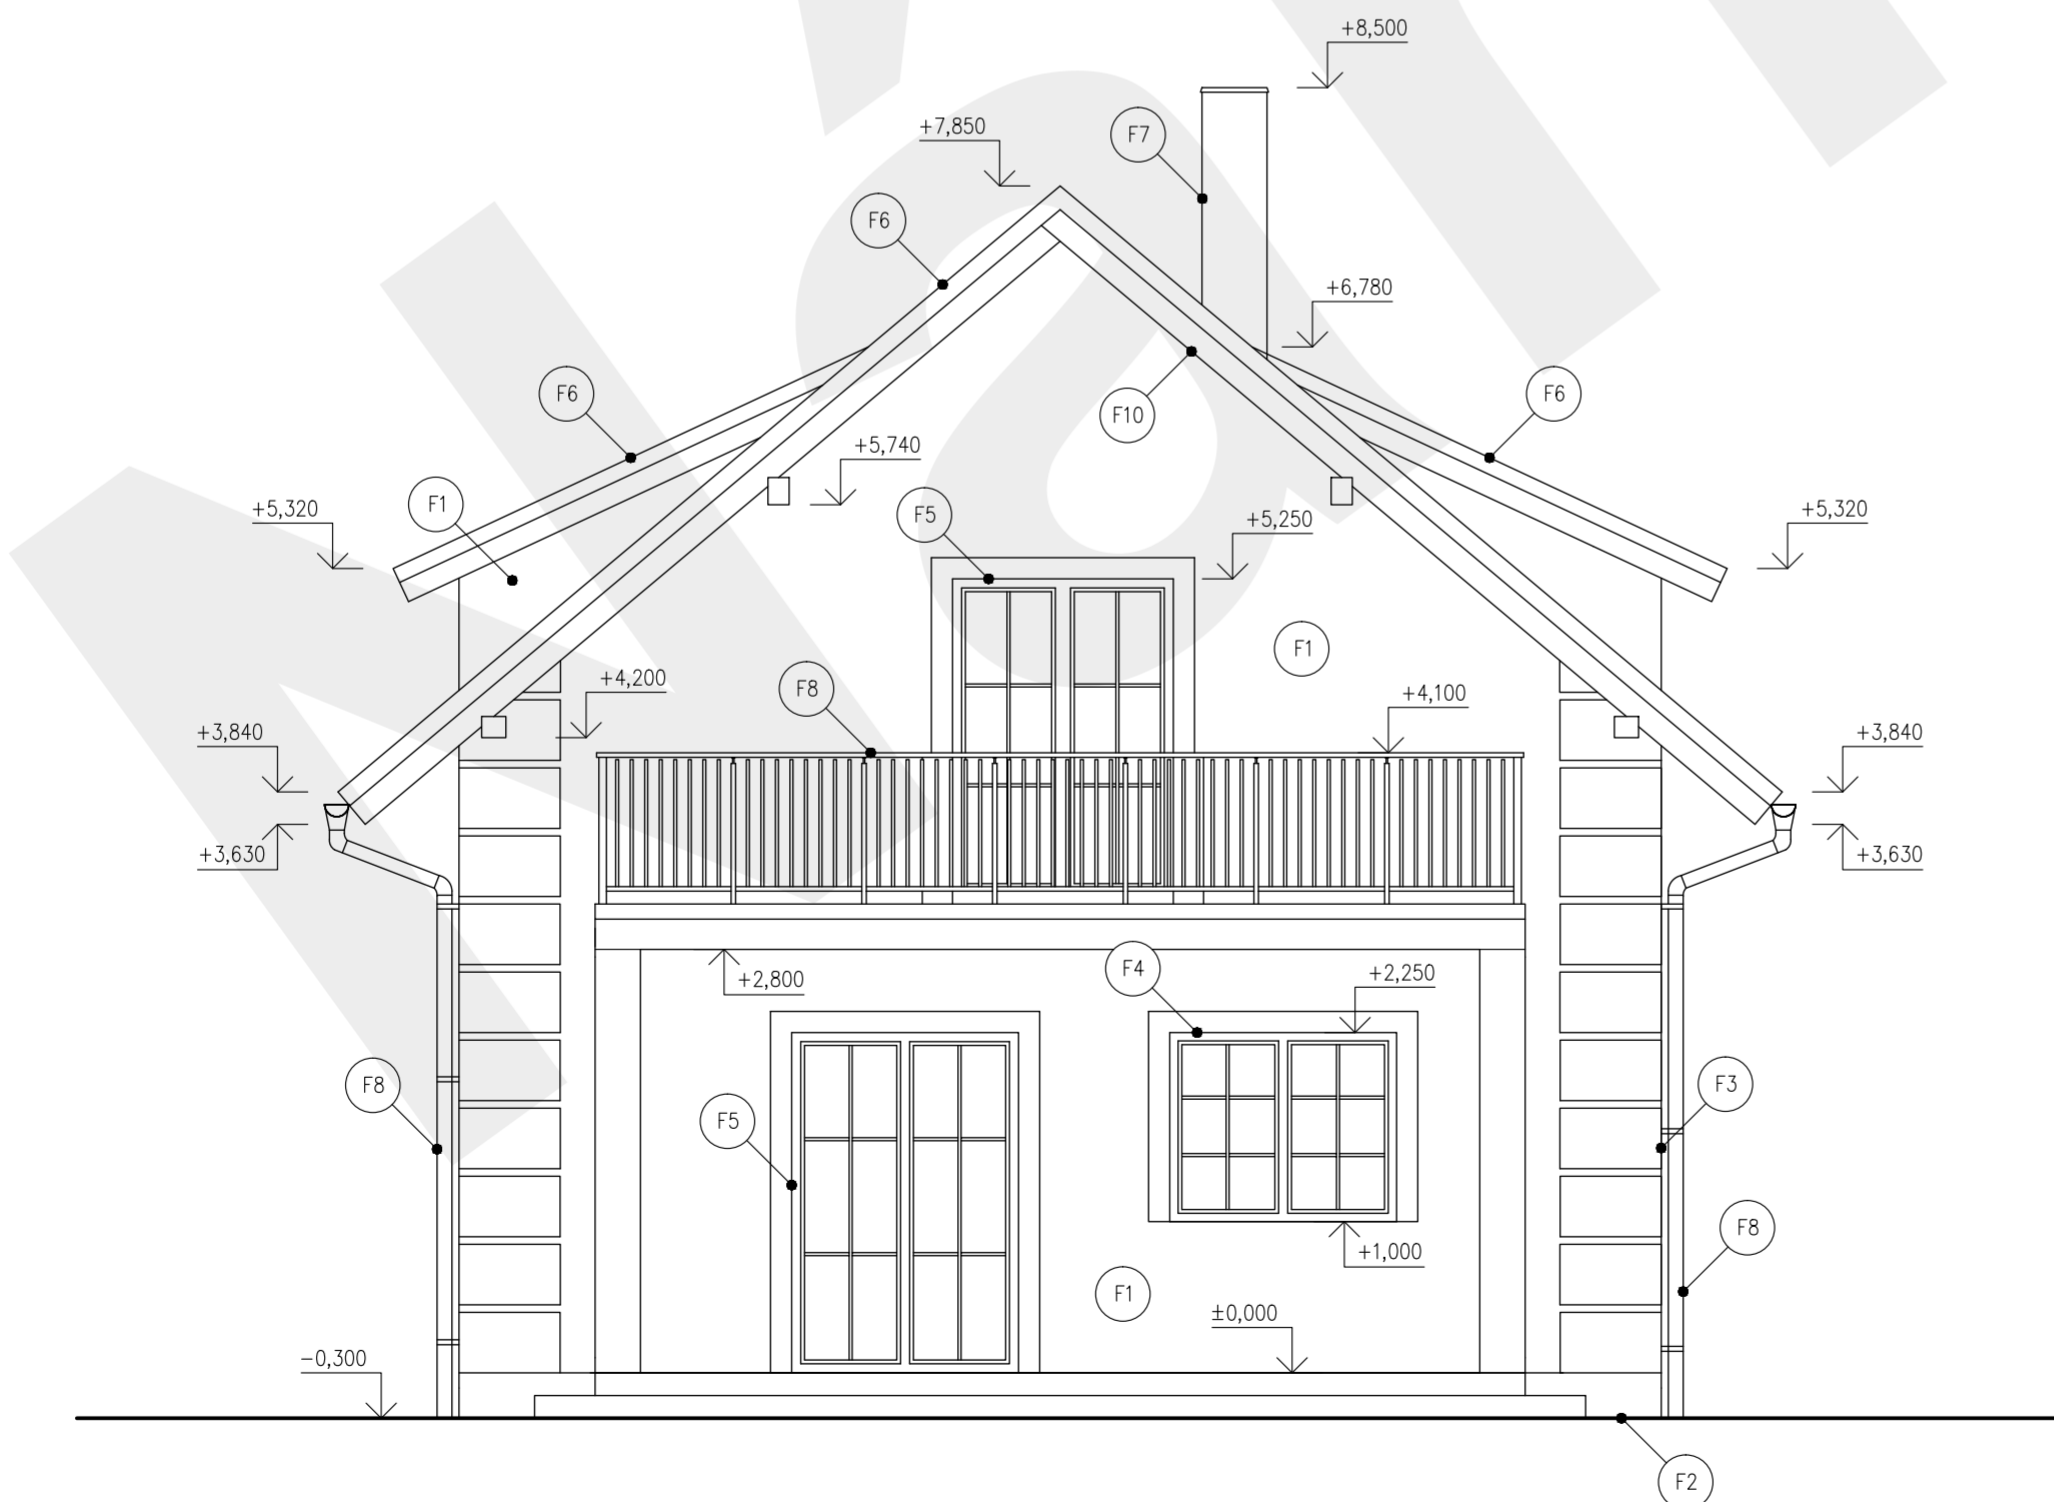

LEGENDA POVRCHŮ

- (F1) VNĚJŠÍ OMÍTKA např. WEBER.PAS SILIKÁT NEBO WEBER.TOP 204, WEBER.DUR 137
BARVA : bílá
- (F2) SOKL OPATŘEN DEKORATIVNÍ OMÍTKOU WEBER.pas.MARMOLIT
s přírodními mramorovými zrn, onyvatelná, hrubost zrna do 2mm
- (F3) VYSTOUPLÉ PLASTICKÉ FASÁDNÍ PRVKY
BARVA : SVĚTLÁ
- (F4) PLASTOVÁ OKNA S IZOLAČNÍM TROJSKLEM, OTEVÍRÁVÁ + VENTILACE
BARVA : BILÁ
- (F5) BALKÓNOVÉ DVEŘE PLASTOVÉ – PROSKLENÉ
BARVA : BILÁ
- (F6) KRYTINA Z BETONOVÝCH STŘEŠNÍCH TAŠEK značky BRAMAC MAX
BARVA : ŠEDÁ
- (F7) OPLECHOVÁNÍ KOMINA
BARVA : ŠEDÁ
- (F8) KLEMPÍŘSKÉ PRVKY BUDOU ŘEŠENY Z LAKOVANÉHO POZINKOVANÉHO PLECHU včetně okapů a svodů.
BARVA : ŠEDÁ
- (F9) VCHODOVÉ DVEŘE PLASTOVÉ BEZPEČNOSTNÍ
BARVA : BILÁ
- (F10) DŘEVĚNÉ POHLEDOVÉ PRVKY
BARVA : BILÁ/PŘÍRODNÍ


POZNÁMKA :

Přesné barvy a materiály mohou být pozměněny investorem podle vlastního uvážení.


+0,000 = úroveň podlahy v 1.NP

VYPRACOVAL :	Ondřej Jirků	FORMÁT : 3xA4	PARÉ :
KONTROLOVAL :		MĚŘÍTKO : 1:50	
OBJEDNATEL :	SJM Lejsek Roman a Lejzková Petra, č. p. 157, 35735 Mírová	DATUM : 01/2023	
AKCE :	NOVOSTAVBA RODINNÉHO DOMU na p.č. 373/8, v obci Mírová k.ú. Mírová	STUPEŇ : DUR+DPS	
		ČÁST : STAVEBNĚ KONSTRUKČNÍ	
		VÝKRES : POHLED JIŽNÍ, ZÁPADNÍ	D.1.1.b 04

POHLED SEVERNÍ /1:50

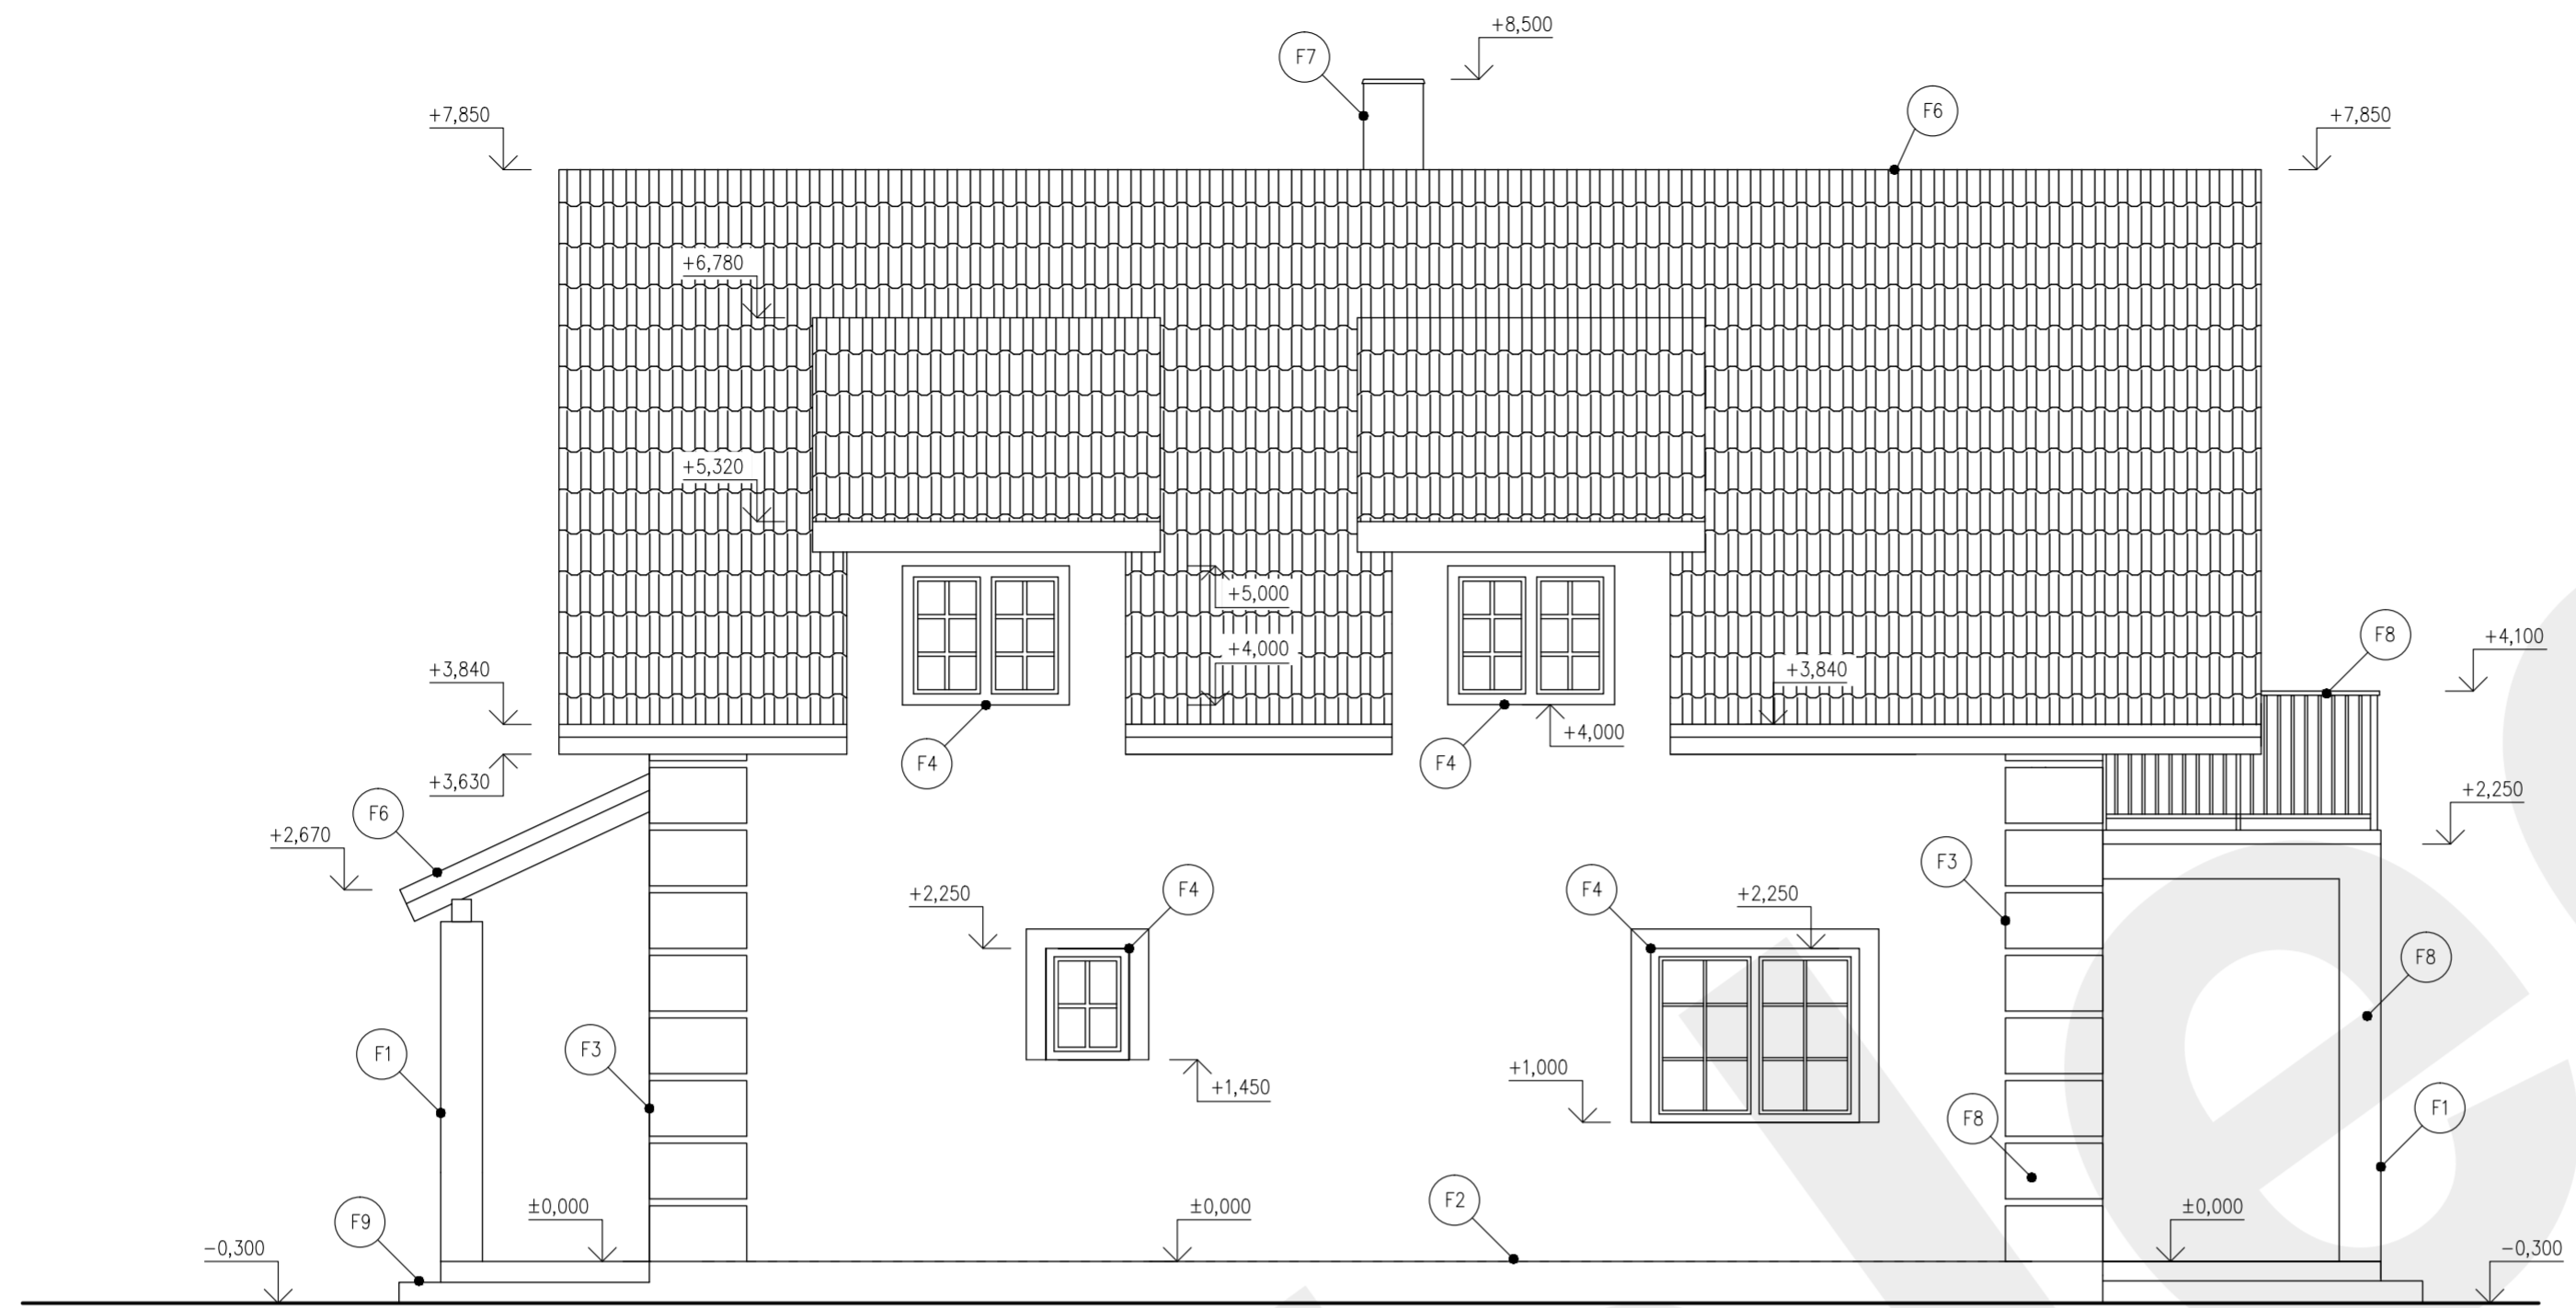

POHLED VÝCHODNÍ /1:50

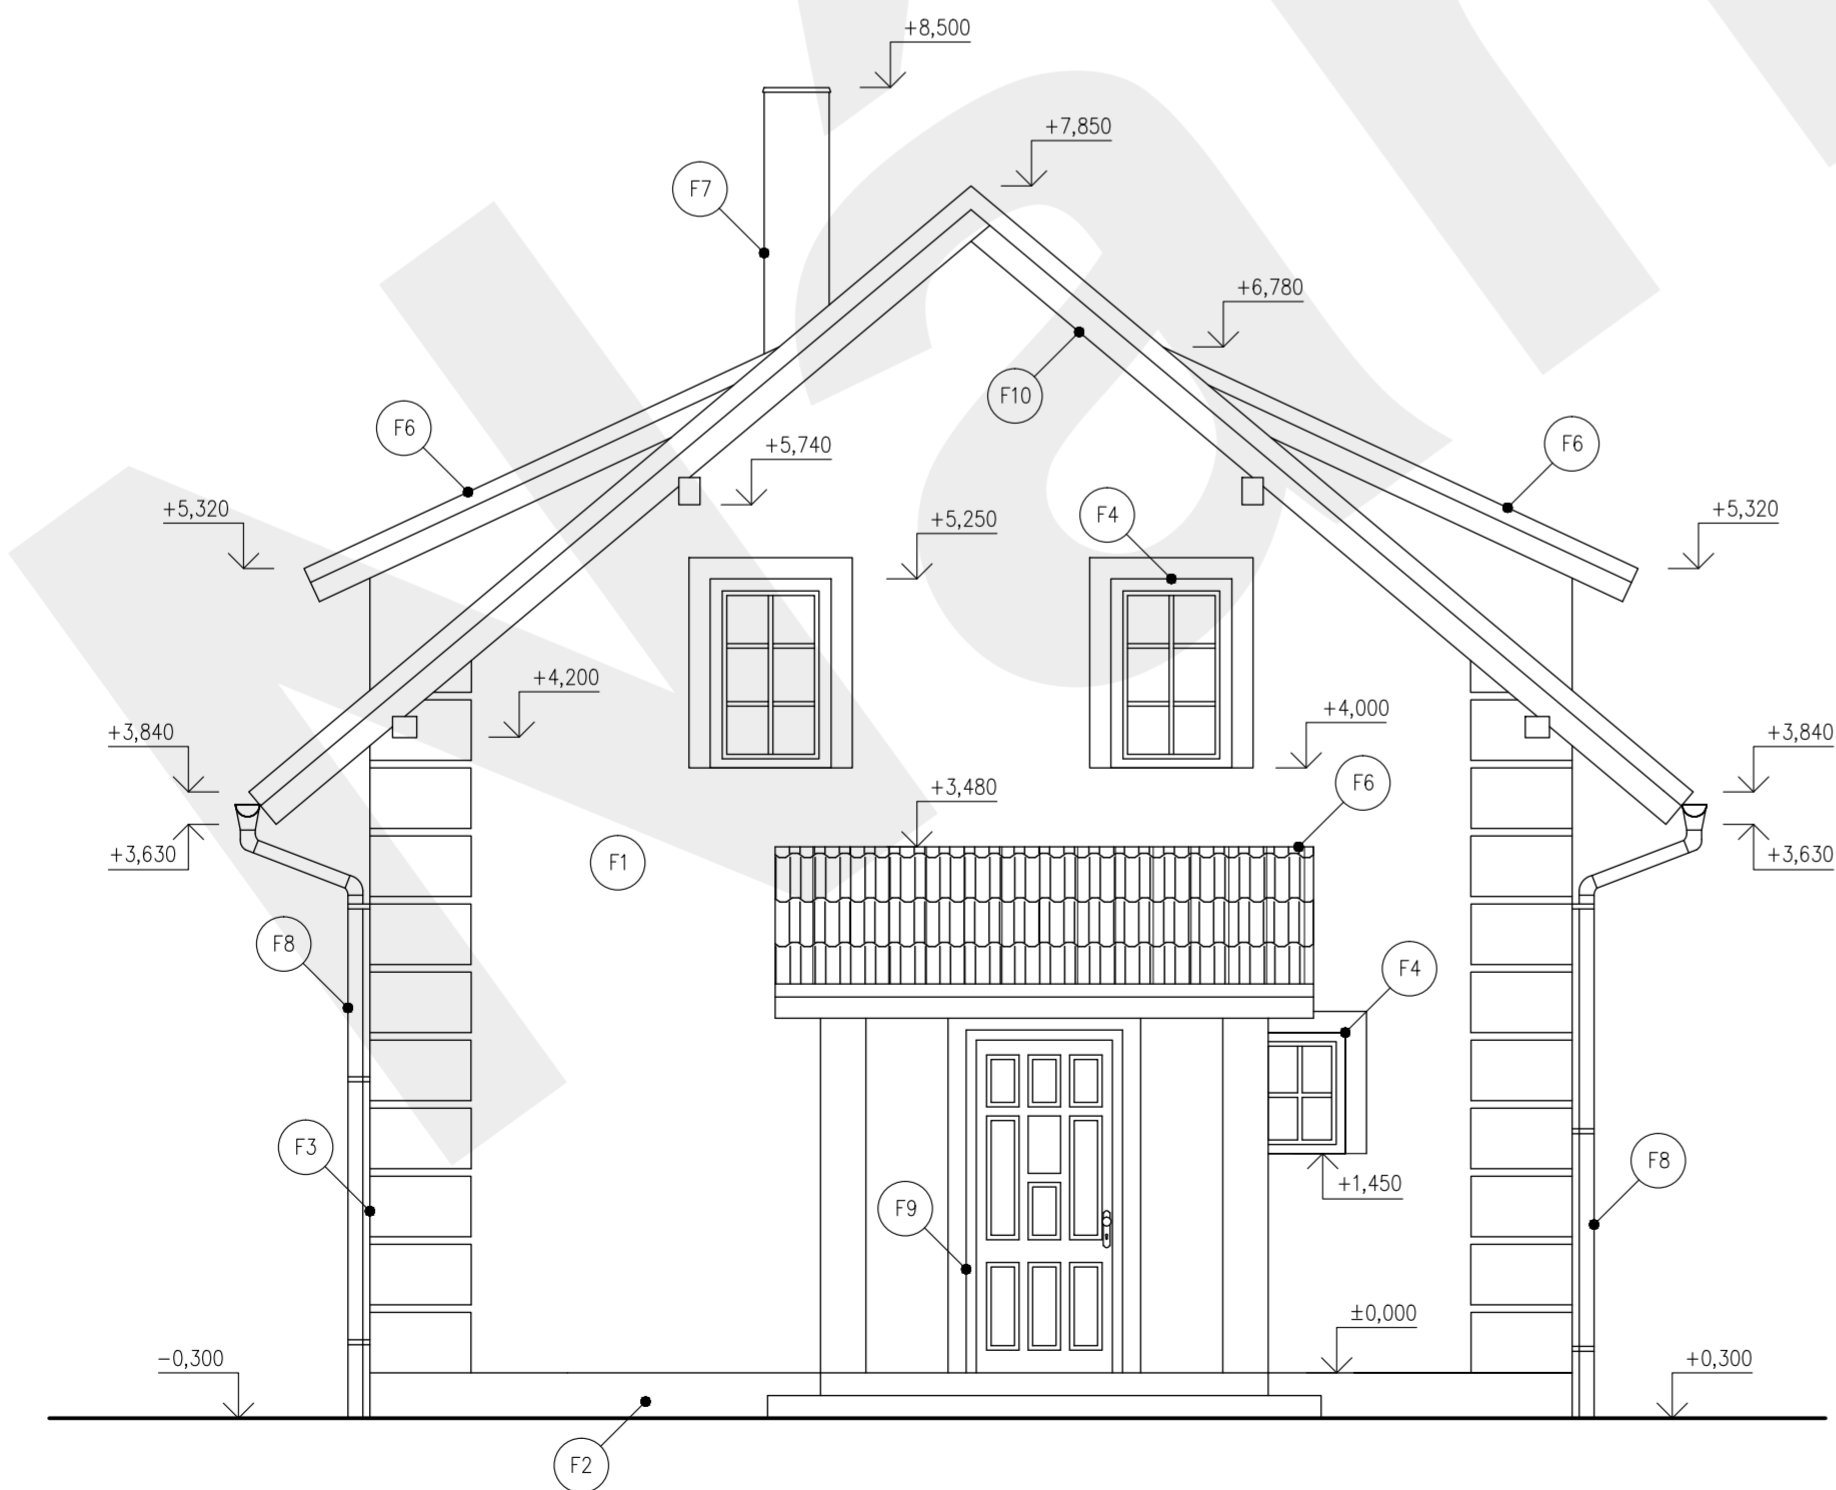

LEGENDA POVRCHŮ


- (F1) VNĚJŠÍ OMÍTKA např. WEBER.PAS SILIKÁT NEBO WEBER.TOP 204, WEBER.DUR 137
BARVA : bílá
- (F2) SOKL OPATŘEN DEKORATIVNÍ OMÍTKOU WEBER.pas.MARMOLIT
s přírodními mramorovými zrn, amyvatelná, hrubost zrna do 2mm
- (F3) VYSTOUPLÉ PLASTICKÉ FASÁDNÍ PRVKY
BARVA : SVĚTLÁ
- (F4) PLASTOVÁ OKNA S IZOLAČNÍM TROJSKLEM, OTEVÍRÁVÁ + VENTILACE
BARVA : BÍLÁ
- (F5) BALKÓNOVÉ DVEŘE PLASTOVÉ – PROSKLENÉ
BARVA : BÍLÁ
- (F6) KRYTINA Z BETONOVÝCH STŘEŠNÍCH TAŠEK značky BRAMAC MAX
BARVA : ŠEDÁ
- (F7) OPLECHOVÁNÍ KOMINA
BARVA : ŠEDÁ
- (F8) KLEMPÍŘSKÉ PRVKY BUDOU ŘEŠENY Z LAKOVANÉHO POZINKOVANÉHO PLECHU včetně okapů a svodů.
BARVA : ŠEDÁ
- (F9) VCHODOVÉ DVEŘE PLASTOVÉ BEZPEČNOSTNÍ
BARVA : BÍLÁ
- (F10) DŘEVĚNÉ POHLEDOVÉ PRVKY
BARVA : BÍLÁ/PŘÍRODNÍ

POZNÁMKA :

Přesné barvy a materiály mohou být pozměněny investorem podle vlastního uvážení.

+0,000 = úroveň podlahy v 1.NP

VYPRACOVAL :	Ondřej Jirků	FORMÁT : 3xA4	PARÉ :
KONTROLOVAL :		MĚŘÍTKO : 1:50	
OBJEDNATEL :	SJM Lejsk Roman a Lejsková Petra, č. p. 157, 35735 Mírová	DATUM : 01/2023	
AKCE :	NOVOSTAVBA RODINNÉHO DOMU na p.č. 373/8, v obci Mírová k.ú. Mírová	STUPEŇ : DUR+DPS	
		ČÁST : STAVEBNĚ KONSTRUKČNÍ	
		VÝKRES : POHLED SEVEROVÝCHODNÍ	D.1.1.b 05

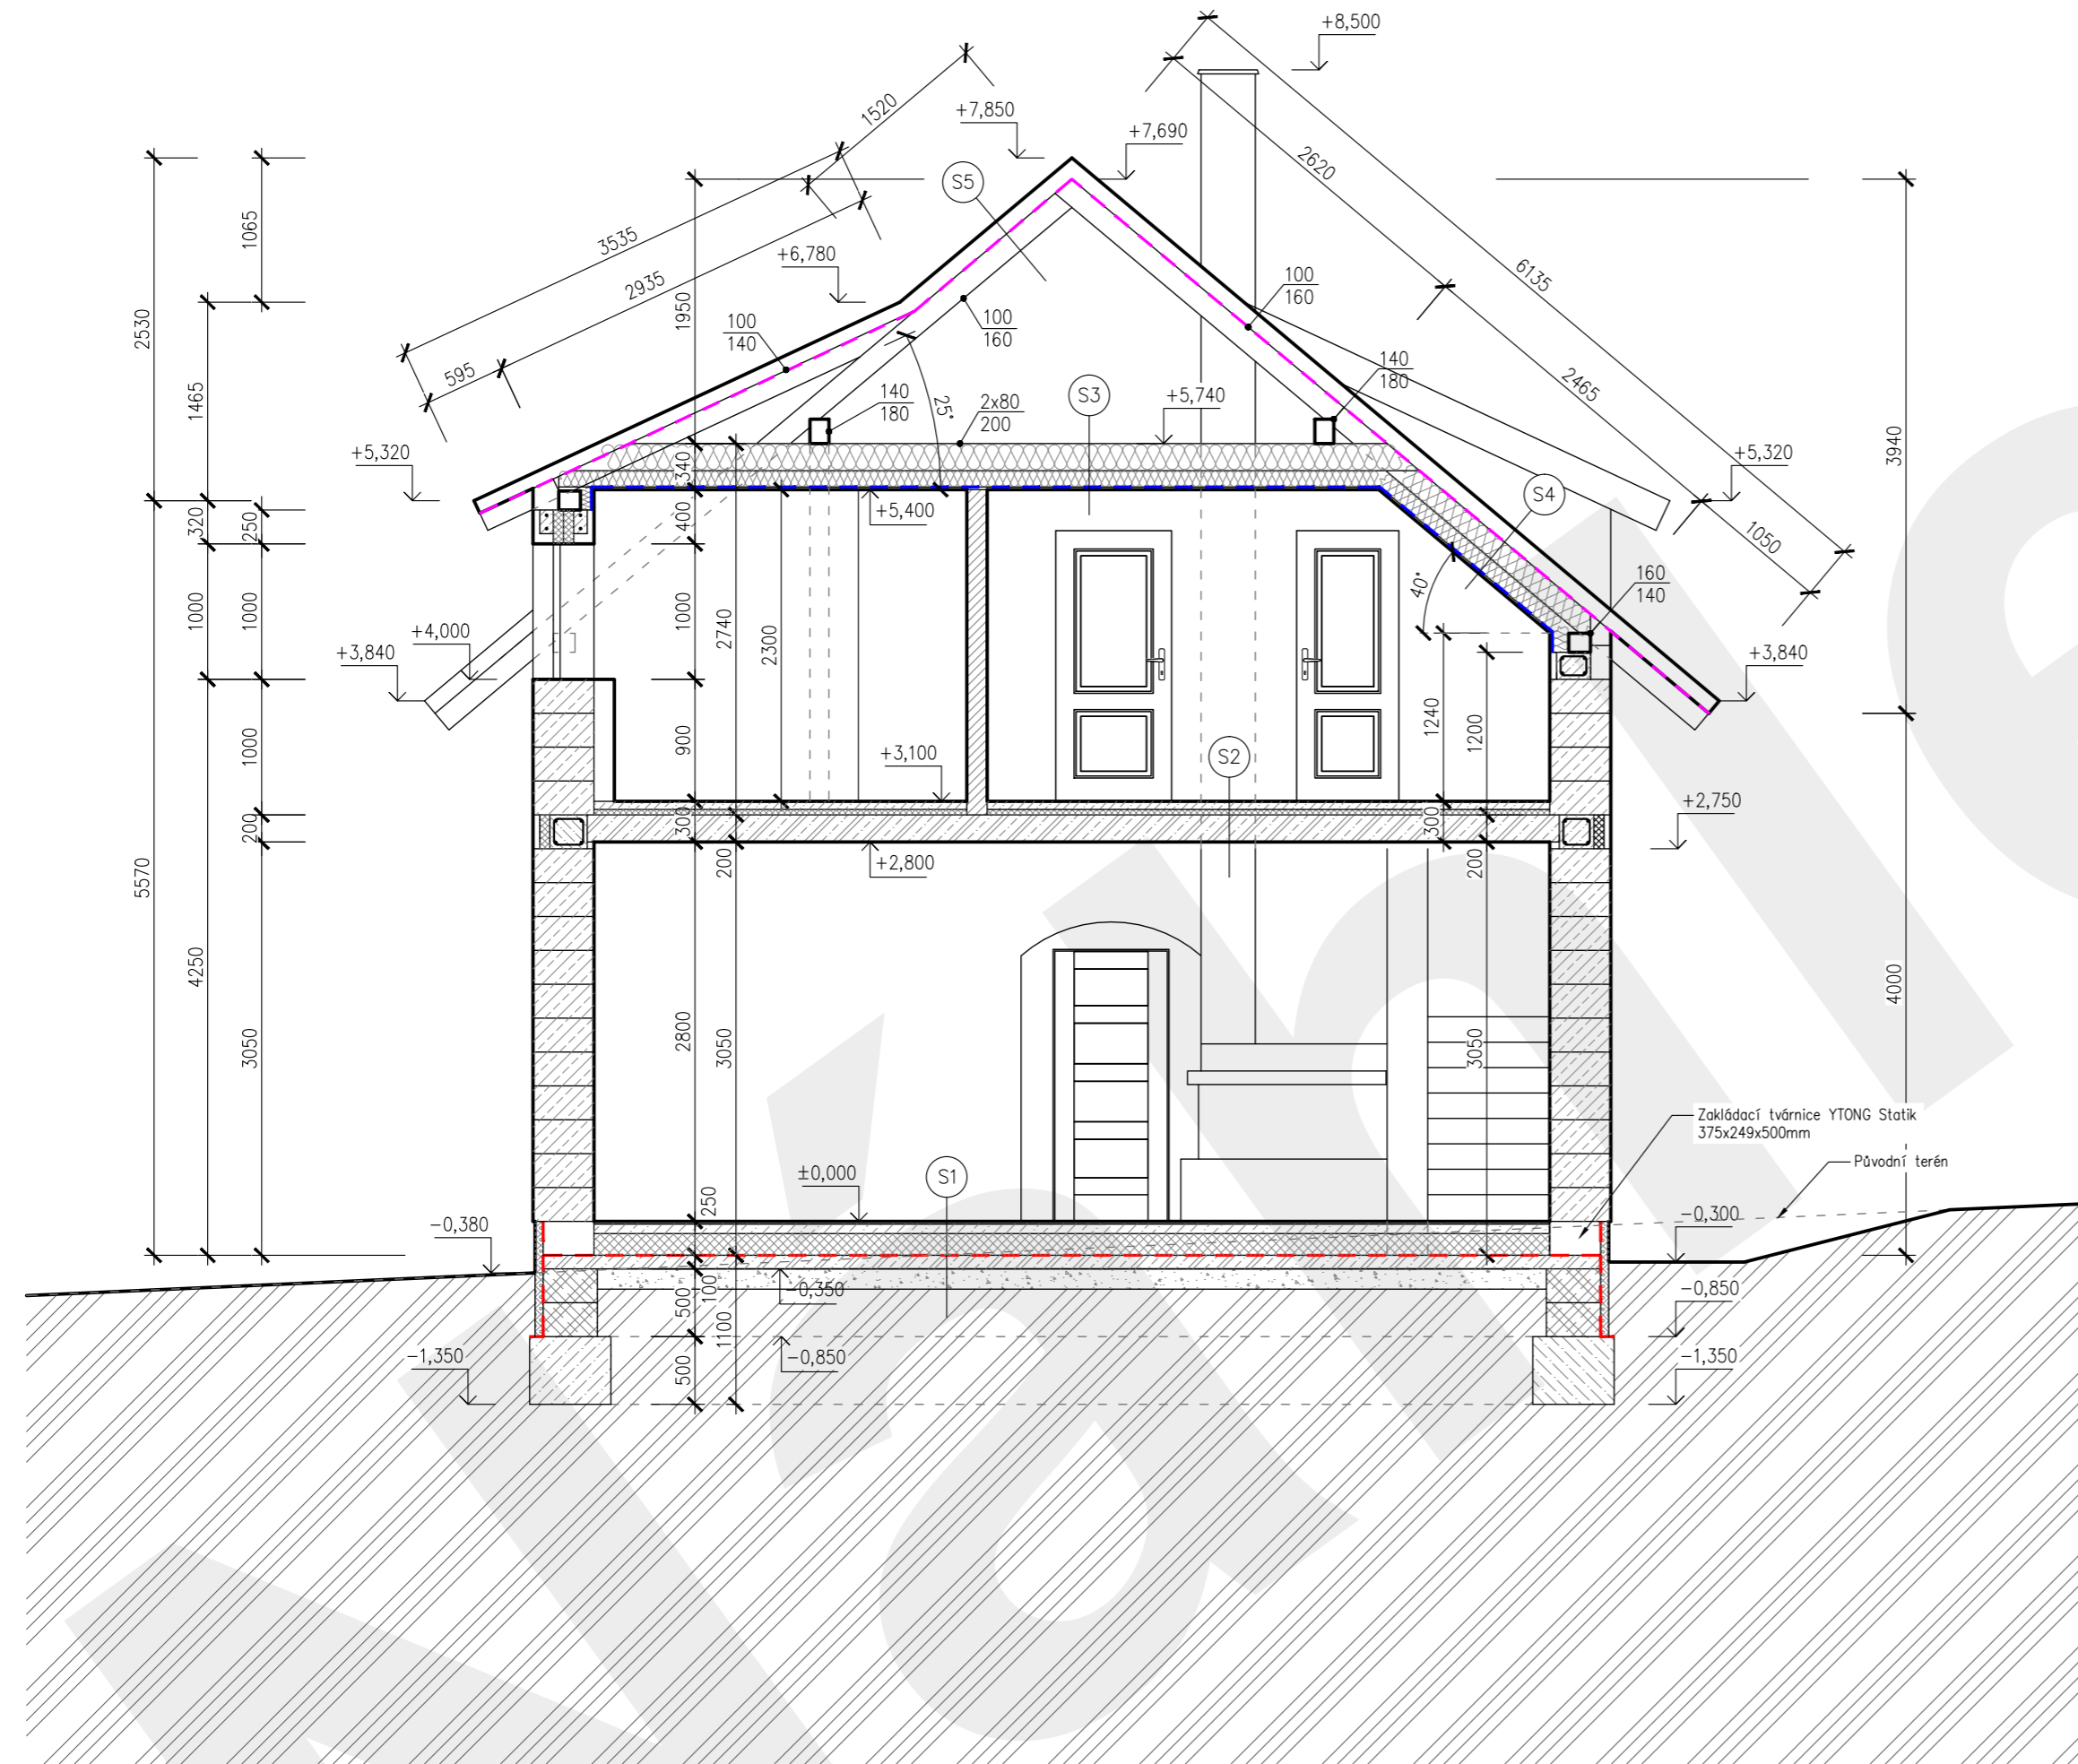

- S1 SKLADBA PODLAHY V 1.NP**
- NÁŠLAPNÁ VRSTVA - LAMINO DESKY tl.10mm
 - KROČEJOVÁ + VYROVNÁVACÍ DŘEVOVLÁKNITÁ DESKA tl.20mm
 - BETONOVÁ MAZANINA + KARI SÍŤ 150/150/6mm tl.60mm
 - PE FOLIE (DEKSEPAR)
 - PODLAHOVÁ TEPELNÁ IZOLACE 2x EPS120S STABIL tl.80+80mm
 - HYDROIZOLACE 1 x EXTRASKLOBIT + 1 x RADONELAST IZOLACE PROTI ZEMNÍ VLHKOSTI A RADONU (STŘEDNÍ RADONOVÉ RIZIKO)-všechny prostupy nutno provést plynotěsně
 - PODKLADNÍ BETON XC1 C 20/25 + KARI SÍŤ 150/150/6 mm tl.100mm
 - ZHUTNĚNÝ ŠTĚRKOVÝ PODSYP tl.150mm
 - ROSTLÁ ZEMINA (PŘEHUTNIT)

- S2 SKLADBA PODLAHY VE 2.NP**
- NÁŠLAPNÁ VRSTVA LAMINO tl.7mm
 - PODKLADOVÁ DŘEVOVLÁKNITÁ DESKA tl.3mm
 - BETONOVÁ MAZANINA tl.50mm
 - PE FOLIE
 - KROČEJOVÁ IZOLACE PAVATEX min.160kg/m3 tl.40mm
 - ŽB PANELOVÝ STŘOP tl.200mm
 - VÁPENOCEMENTOVÁ OMÍTKA

- S3 SKLADBA - ZATEPLENÝ PODHLED**
- POCHOZÍ PŮDNÍ PRKNA
 - KLEŠTINOVÁ KONSTRUKCE 80/200 -ZATEPLENO KNAUF 035 tl.200mm
 - KCE SDK PODHLEDU+TEPELNÁ IZOLACE tl.120mm
 - PAROPROPUSTNÁ IZOLACE KNAUF LDS
 - SDK PODHLED tl. 12,5mm
 - STRUKTUROVANÁ MALBA

- S4 SKLADBA - ZATEPLENÝ PODHLED**
- PÁLENÁ STŘEŠNÍ TAŠKY TONDACH GLAZOVANÉ
 - LATĚ 60/40
 - KONTRALATĚ 60/40mm
 - DIFÚZNÍ FOLIE - DOTYKOVÁ min.160g/m2
 - KROKEV 100/160 -ZATEPLENO KNAUF 035 tl.160mm
 - KCE SDK PODHLEDU+TEPELNÁ IZOLACE tl.120mm
 - PAROPROPUSTNÁ IZOLACE KNAUF LDS
 - SDK PODHLED tl. 12,5mm
 - STRUKTUROVANÁ MALBA

- S5 SKLADBA - PŮDNÍ PROSTOR**
- PÁLENÁ STŘEŠNÍ TAŠKY TONDACH GLAZOVANÉ
 - LATĚ 60/40
 - KONTRALATĚ 60/40mm
 - DIFÚZNÍ FOLIE - DOTYKOVÁ min.160g/m2
 - PROVĚTRÁVANÝ PŮDNÍ PROSTOR

LEGENDA MATERIÁLŮ

- OBVODOVÉ ZDIVO tl. 450 mm z POROBETONOVÝCH TVÁRNIC YTONG 247/450/249 mm (d/š/v) na celoplošné lepidlo
- PŘÍČKOVÉ NENOSNÉ ZDIVO tl. 300 mm z POROBETONOVÝCH TVÁRNIC YTONG, 499/300/249 mm (d/š/v) celoplošně lepeno
- PŘÍČKOVÉ NENOSNÉ ZDIVO tl. 150 mm z POROBETONOVÝCH TVÁRNIC YTONG, 499/150/249 mm (d/š/v) celoplošně lepeno
- ŽELEZOBETON C20/25
- PROSTÝ BETON C20/25
- HUTNĚNÝ ŠTĚRKOVÝ PODSYP
- ŽELEZOBETON C20/25, ZTRACENÉ BEDNĚNÍ
- PODLAHOVÁ TEPELNÁ IZOLACE 2x EPS120S STABIL
- ROSTLÁ ZEMINA
- ZATEPLENÍ ZÁKLADOVÉ KONSTRUKCE DEKPERIMETR SD150 tl.60mm
- ZATEPLENÍ MINERÁLNÍ VATOU KNAUF ECOSE 035
- HYDROIZOLACE SPODNÍ STAVBY
- PAROPROPUSTNÁ HYDROIZOLACE KNAUF LDS
- POJIŠTNÁ PODSTŘEŠNÍ HYDROIZOLACE min.160g/m2

±0,000 = úroveň podlahy v 1.NP

VYPRACOVAL :	Ondřej Jirků
KONTROLOVAL :	Ing. Jiří Angelis
OBJEDNATEL :	SJM Lejsek Roman a Lejsová Petra, č. p. 157, 35735 Mírová

FORMÁT : 3x4	PARĚ :
MĚŘITKO : 1:50	
DATUM : 01/2023	
STUPEŇ : DUR+DPS	
ČÁST : STAVEBNĚ KONSTRUKČNÍ	

NOVOSTAVBA RODINNÉHO DOMU na p.č. 373/8, v obci Mírová k.ú. Mírová

VÝKRES : ŘEZ A-A	D.1.1.b 06
----------------------------	-------------------

VÝPIS SKLADEB

- S6 SKLADBA TERASY - BETONOVÁ DLAŽBA (POCHOZÍ)**
- BETONOVÁ DLAŽBA BEST KLASIKO 60
 - KLADEČÍ VRSTVA Z DRCENÉHO KAMENIVA, FRAKCE 4-8mm / tl.50mm
 - ZHUTNĚNÁ PODKLADNÍ VRSTVA Z KAMENIVA, FRAKCE 8-16mm / tl.150mm
 - HUTNĚNÁ ZEMINA


- S7 SKLADBA TERASY - KERAMICKÁ DLAŽBA (POCHOZÍ)**
- BETONOVÁ MRAZUVZDORNÁ DLAŽBA
 - LEPIDLO VODOTĚSNÉ
 - SVRCHNÍ BETONOVÁ DESKA BETON XC1 C 20/25 / tl.100mm
 - ZHUTNĚNÁ PODKLADNÍ VRSTVA Z KAMENIVA, FRAKCE 8-32mm / tl.200mm
 - HUTNĚNÁ ZEMINA

- S6 SKLADBA TERASY - BETONOVÁ DLAŽBA (POJEZDOVÁ)**
- BETONOVÁ DLAŽBA BEST KLASIKO 60
 - KLADEČÍ VRSTVA Z DRCENÉHO KAMENIVA, FRAKCE 4-8mm / tl.50mm
 - ZHUTNĚNÁ PODKLADNÍ VRSTVA Z KAMENIVA, FRAKCE 8-16mm / tl.100mm
 - ZHUTNĚNÁ PODKLADNÍ VRSTVA Z KAMENIVA, FRAKCE 16-32mm / tl.150mm
 - HUTNĚNÁ ZEMINA

POZNÁMKA:

- ŽB věnec v obvodových a středních nosných zdech proveden z betonu C20/25, podélná výztuž 4x12 oceli B500B + tmínky prof.6mm po 250mm, krytí tmínků 20mm.
- Železobetonový věnec ve střední nosné zdi v úrovni stropu
- beton C 20/25, podélná výztuž 2x12 oceli B500B mezi panely
- Nad otvory v nosných zdech použity ocelové nosníky I a nosné překlady HELUZ 23,8.
- Nad otvory v nenosných zdech použity ploché překlady HELUZ.
- Při montáži překladů musí být dodrženy veškeré pokyny výrobce.
- Ocelové nosníky spolu vzájemně provařeny.
- Ocelové prvky, které se nestýkají, budou stykovány pásovinou 50/5 po 350mm.
- Uložení ocelových nosníků na nosných zdech min.250mm.
- Pod I profily poslední řada cihel vybetonovaná v šířce cca 1000mm.
- Zaměřené otvory provést přímo na stavbě.
- Vzdálenost veškerých dřevěných konstrukcí od komínu musí být min. 50 mm. V opačném případě musí být mezi komín a dřevěnou kci. vložena vložka z nehořlavého materiálu.

ŘEZ B-B /1:50

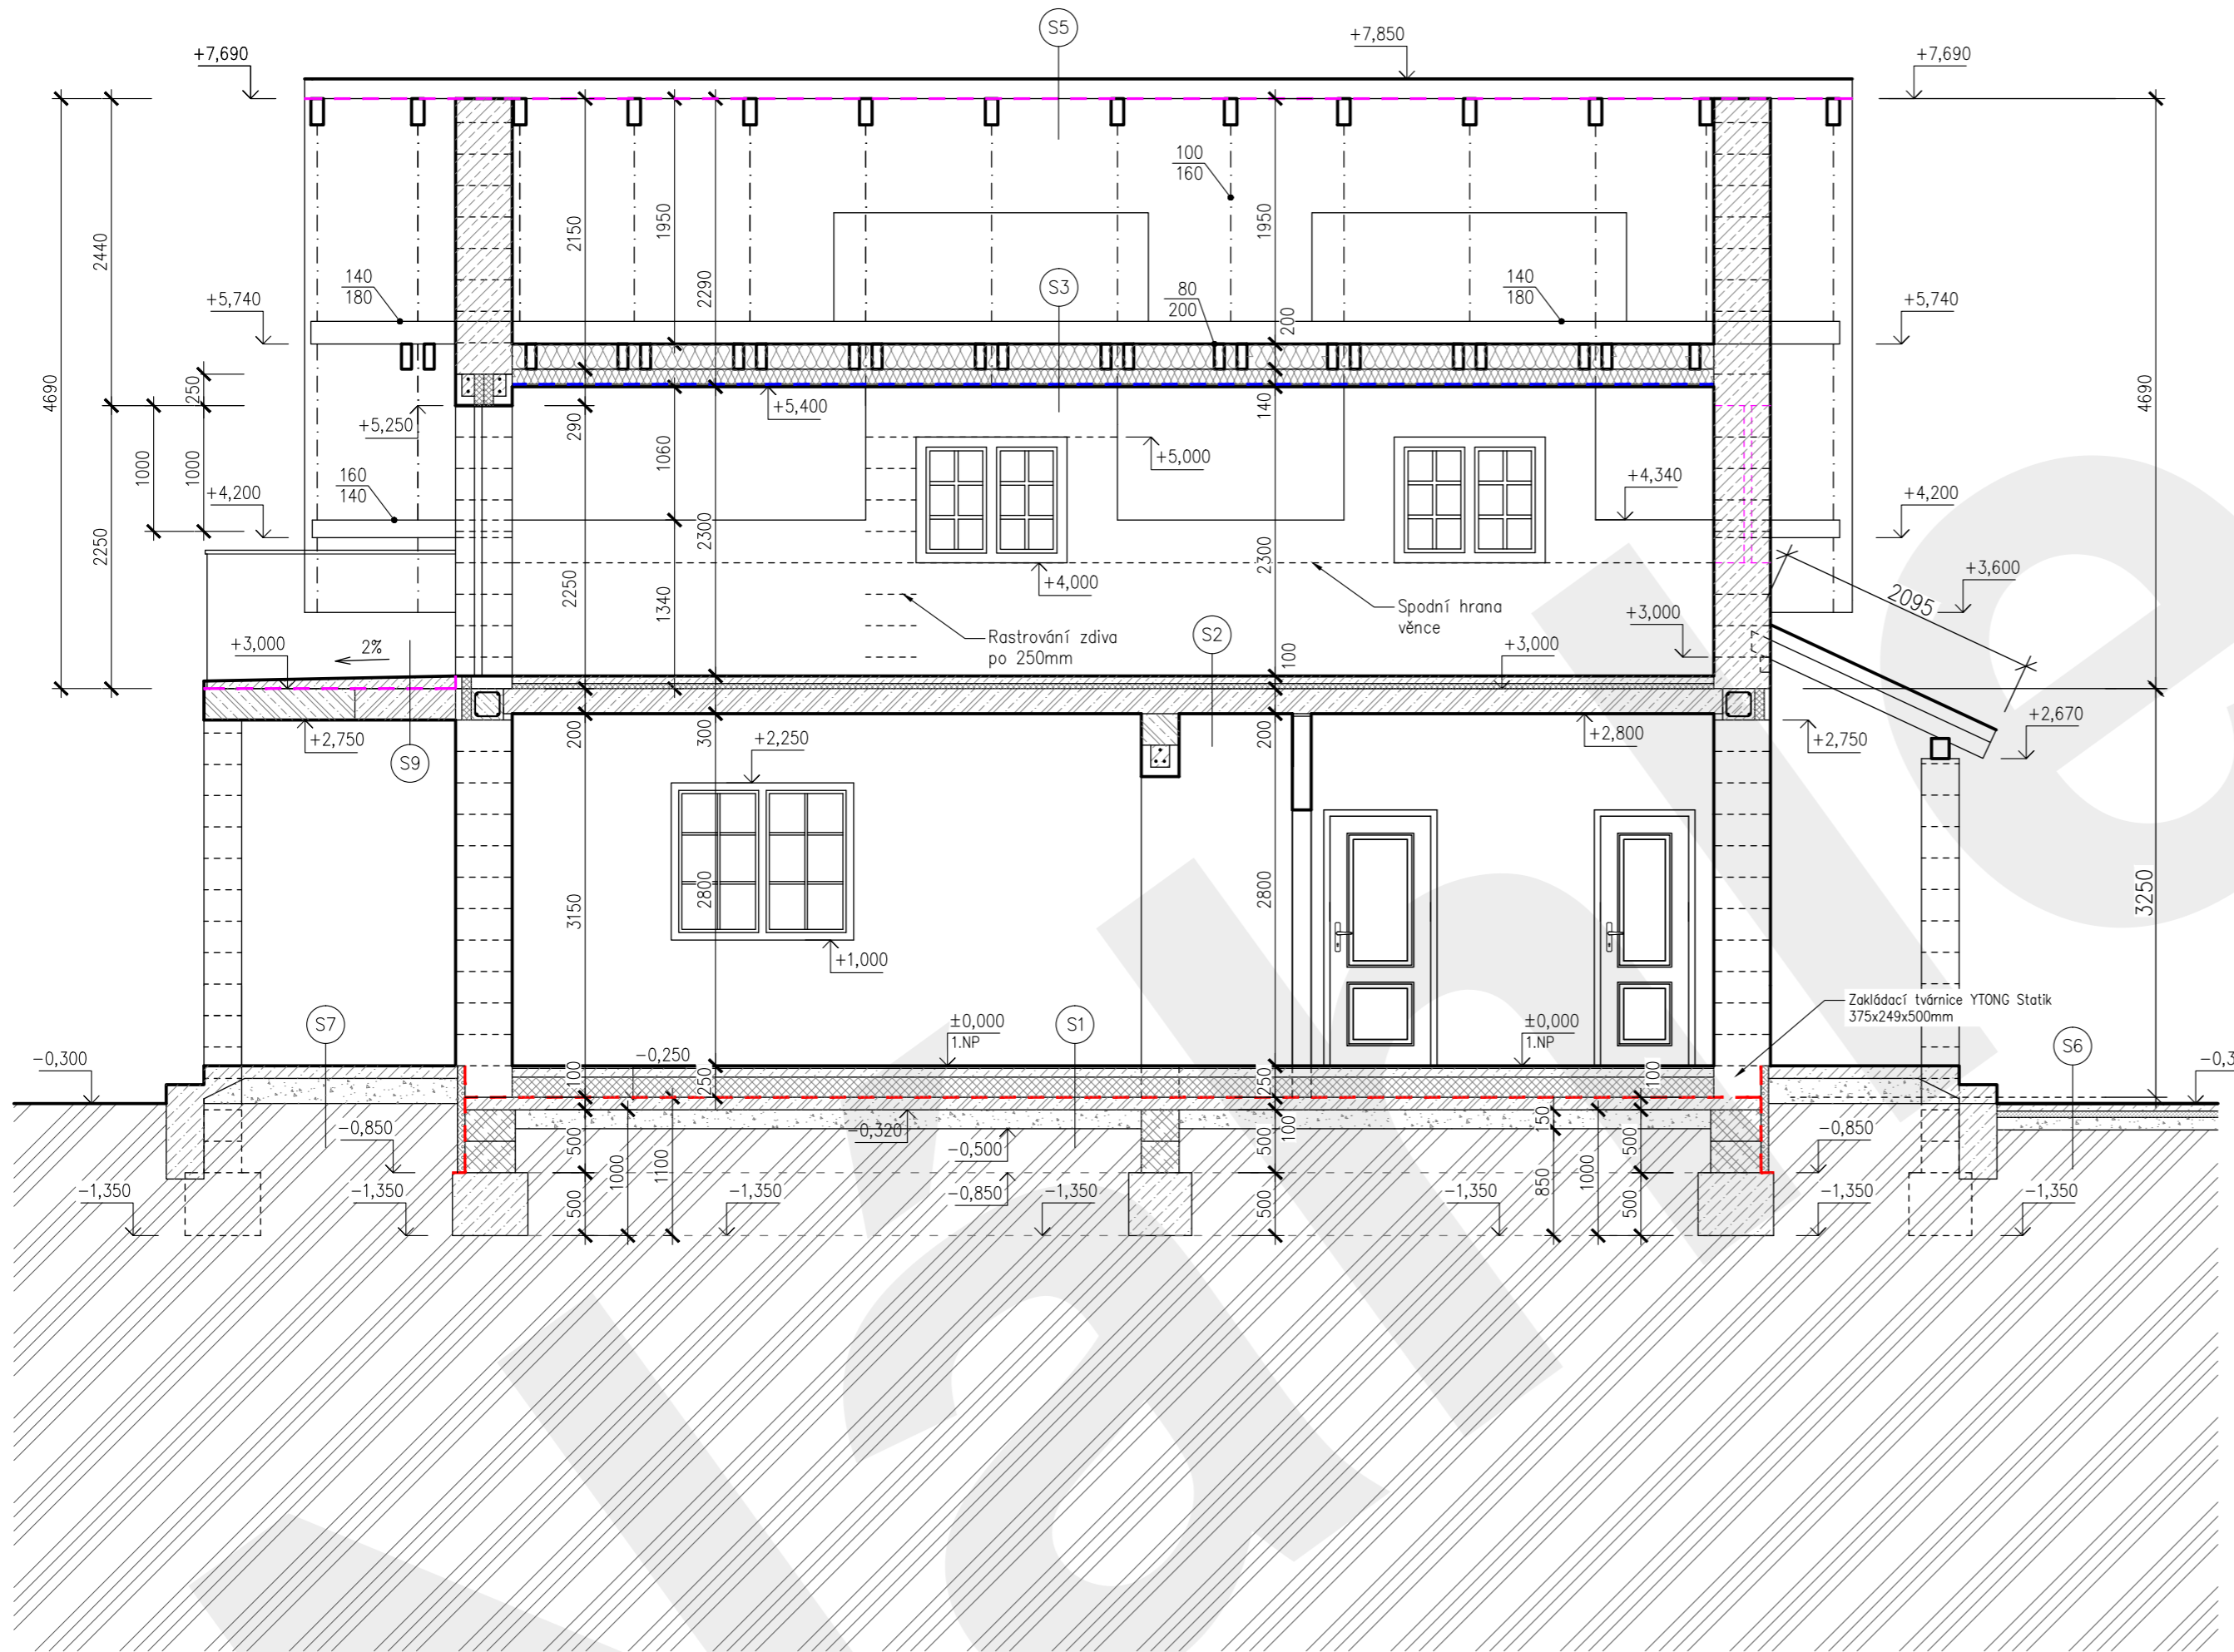

VÝPIS SKLADEB

- S1 SKLADBA PODLAHY V 1.NP**
- NÁŠLAPNÁ VRSTVA - LAMINO DESKY tl.10mm
 - KROČEJOVÁ + VYROVNÁVACÍ DŘEVOVLÁKNITÁ DESKA tl.20mm
 - BETONOVÁ MAZANINA + KARI SÍŤ 150/150/6mm tl.60mm
 - PE FOLIE (DEKSEPAR)
 - PODLAHOVÁ TEPELNÁ IZOLACE 2x EPS120S STABIL tl.80+80mm
 - HYDROIZOLACE 1 x EXTRASKLOBIT + 1 x RADONELAST IZOLACE PROTI ZEMNÍ VLHKOSTI A RADONU (STŘEDNÍ RADONOVÉ RIZIKO) - všechny prostory nutno provést plynotěsné
 - PODKLADNÍ BETON XC1 C 20/25 + KARI SÍŤ 150/150/6 mm tl.100mm
 - ZHUTNĚNÝ ŠTĚRKOVÝ PODSYP tl.150mm
 - ROSTLÁ ZEMINA (PŘEHUTNIT)
- S2 SKLADBA PODLAHY VE 2.NP**
- NÁŠLAPNÁ VRSTVA LAMINO tl.7mm
 - PODKLADOVÁ DŘEVOVLÁKNITÁ DESKA tl.3mm
 - BETONOVÁ MAZANINA tl.50mm
 - PE FOLIE
 - KROČEJOVÁ IZOLACE PAVATEX min.160kg/m3 tl.40mm
 - ŽB PANELOVÝ STROP tl.200mm
 - VÁPENOCEMENTOVÁ OMÍTKA
- S3 SKLADBA - ZATEPLENÝ PODHLED**
- POCHOZÍ PŮDNÍ PRKNA
 - KLEŠTINOVÁ KONSTRUKCE 80/200 -ZATEPLENO KNAUF 035 tl.200mm
 - KCE SDK PODHLEDU+TEPELNÁ IZOLACE tl.120mm
 - PAROPROPUSTNÁ IZOLACE KNAUF LDS
 - SDK PODHLED tl. 12,5mm
 - STRUKTUROVANÁ MALBA
- S4 SKLADBA - ZATEPLENÝ PODHLED**
- PÁLENÁ STŘEŠNÍ TAŠKY TONDACH GLAZOVANÉ
 - LATĚ 60/40
 - KONTRALATĚ 60/40mm
 - DIFÚZNÍ FOLIE - DOTYKOVÁ min.160g/m2
 - KROKEV 100/160 -ZATEPLENO KNAUF 035 tl.160mm
 - KCE SDK PODHLEDU+TEPELNÁ IZOLACE tl.120mm
 - PAROPROPUSTNÁ IZOLACE KNAUF LDS
 - SDK PODHLED tl. 12,5mm
 - STRUKTUROVANÁ MALBA
- S5 SKLADBA - PŮDNÍ PROSTOR**
- PÁLENÁ STŘEŠNÍ TAŠKY TONDACH GLAZOVANÉ
 - LATĚ 60/40
 - KONTRALATĚ 60/40mm
 - DIFÚZNÍ FOLIE - DOTYKOVÁ min.160g/m2
 - PROVĚTRÁVANÝ PŮDNÍ PROSTOR
- S9 SKLADBA - BALKÓNOVÁ TERASA**
- MRAZUVZDORNÁ DLAŽBA
 - LEPIČÍ TMEL
 - HYDROIZOLAČNÍ ŠTĚRKA
 - SPÁDOVÁ VRSTVA - weber.bat.
 - ŽEL.BET. PANELY GOLDBECK / tl.250mm

LEGENDA MATERIÁLŮ

- OBVODOVÉ ZDIVO tl. 450 mm z POROBETONOVÝCH TVÁRNIC YTONG 247/450/249 mm (d/s/v) na celoplošné lepidlo
- PŘÍČKOVÉ NENOSNÉ ZDIVO tl. 300 mm z POROBETONOVÝCH TVÁRNIC YTONG, 499/300/249 mm (d/s/v) celoplošné lepeno
- PŘÍČKOVÉ NENOSNÉ ZDIVO tl. 150 mm z POROBETONOVÝCH TVÁRNIC YTONG, 499/150/249 mm (d/s/v) celoplošné lepeno
- ŽELEZOBETON C20/25
- PROSTÝ BETON C20/25
- HUTNĚNÝ ŠTĚRKOVÝ PODSYP
- ŽELEZOBETON C20/25, ZTRACENÉ BEDNĚNÍ
- PODLAHOVÁ TEPELNÁ IZOLACE 2x EPS120S STABIL
- ROSTLÁ ZEMINA
- ZATEPLENÍ ZÁKLADOVÉ KONSTRUKCE DEKPERIMETR SD150 tl.60mm
- ZATEPLENÍ MINERÁLNÍ VATOU KNAUF ECOSE 035
- HYDROIZOLACE SPODNÍ STAVBY
- PAROPROPUSTNÁ HYDROIZOLACE KNAUF LDS
- POJIŠTNÁ PODSTŘEŠNÍ HYDROIZOLACE min.160g/m2

VÝPIS SKLADEB

- S6 SKLADBA TERASY - BETONOVÁ DLAŽBA (POCHOZÍ)**
- BETONOVÁ DLAŽBA BEST KLASIKO 60
 - KLADEČÍ VRSTVA Z DRCENÉHO KAMENIVA, FRAKCE 4-8mm / tl.50mm
 - ZHUTNĚNÁ PODKLADNÍ VRSTVA Z KAMENIVA, FRAKCE 8-16mm / tl.150mm
 - HUTNĚNÁ ZEMINA
- S7 SKLADBA TERASY - KERAMICKÁ DLAŽBA (POCHOZÍ)**
- BETONOVÁ MRAZUVZDORNÁ DLAŽBA
 - LEPIDLO VODOTĚSNÉ
 - SVRCHNÍ BETONOVÁ DESKA BETON XC1 C 20/25 / tl.100mm
 - ZHUTNĚNÁ PODKLADNÍ VRSTVA Z KAMENIVA, FRAKCE 8-32mm / tl.200mm
 - HUTNĚNÁ ZEMINA
- S8 SKLADBA TERASY - BETONOVÁ DLAŽBA (POJEZDOVÁ)**
- BETONOVÁ DLAŽBA BEST KLASIKO 60
 - KLADEČÍ VRSTVA Z DRCENÉHO KAMENIVA, FRAKCE 4-8mm / tl.50mm
 - ZHUTNĚNÁ PODKLADNÍ VRSTVA Z KAMENIVA, FRAKCE 8-16mm / tl.100mm
 - ZHUTNĚNÁ PODKLADNÍ VRSTVA Z KAMENIVA, FRAKCE 16-32mm / tl.150mm
 - HUTNĚNÁ ZEMINA

POZNÁMKA:

- ŽB věnec v obvodových a středních nosných zdech proveden z betonu C20/25, podélná výztuž 4x12 oceli B500B + tmínky prof.6mm po 250mm, krytí tmínků 20mm.
- Železobetonový věnec ve střední nosné zdi v úrovni stropu
- beton C 20/25, podélná výztuž 2x12 oceli B500B mezi panely
- Nad otvory v nosných zdech použity ocelové nosníky I a nosné překlady HELUZ 23,8.
- Nad otvory v nenosných zdech použity ploché překlady HELUZ.
- Při montáži překladů musí být dodrženy veškeré pokyny výrobce.
- Ocelové nosníky spolu vzájemně provařeny.
- Ocelové prvky, které se nestýkají, budou stykovány pásovinou 50/5 po 350mm.
- Uložení ocelových nosníků na nosných zdech min.250mm.
- Pod I profily poslední řada cihel vybetonovaná v šířce cca 1000mm.
- Zaměřené otvory provést přímo na stavbě.
- Vzdálenost veškerých dřevěných konstrukcí od komínů musí být min. 50 mm. V opačném případě musí být mezi komín a dřevěnou kci. vložena vložka z nehořlavého materiálu.


±0,000 = úroveň podlahy v 1.NP

VYPRACOVAL :	Ondřej Jirků
KONTROLOVAL :	Ing.Jiří Angelis
OBJEDNATEL :	SJM Lejssek Roman a Lejsková Petra, č. p. 157, 35735 Mírová

FORMÁT : 3x4	PARĚ :
MĚŘÍTKO : 1:50	
DATUM : 01/2023	
STUPEŇ : DUR+DPS	
ČÁST : STAVEBNÉ KONSTRUKČNÍ	

NOVOSTAVBA RODINNÉHO DOMU na p.č. 373/8, v obci Mírová k.ú. Mírová

VÝKRES : ŘEZ B-B	D.1.1.b 07
----------------------------	-------------------

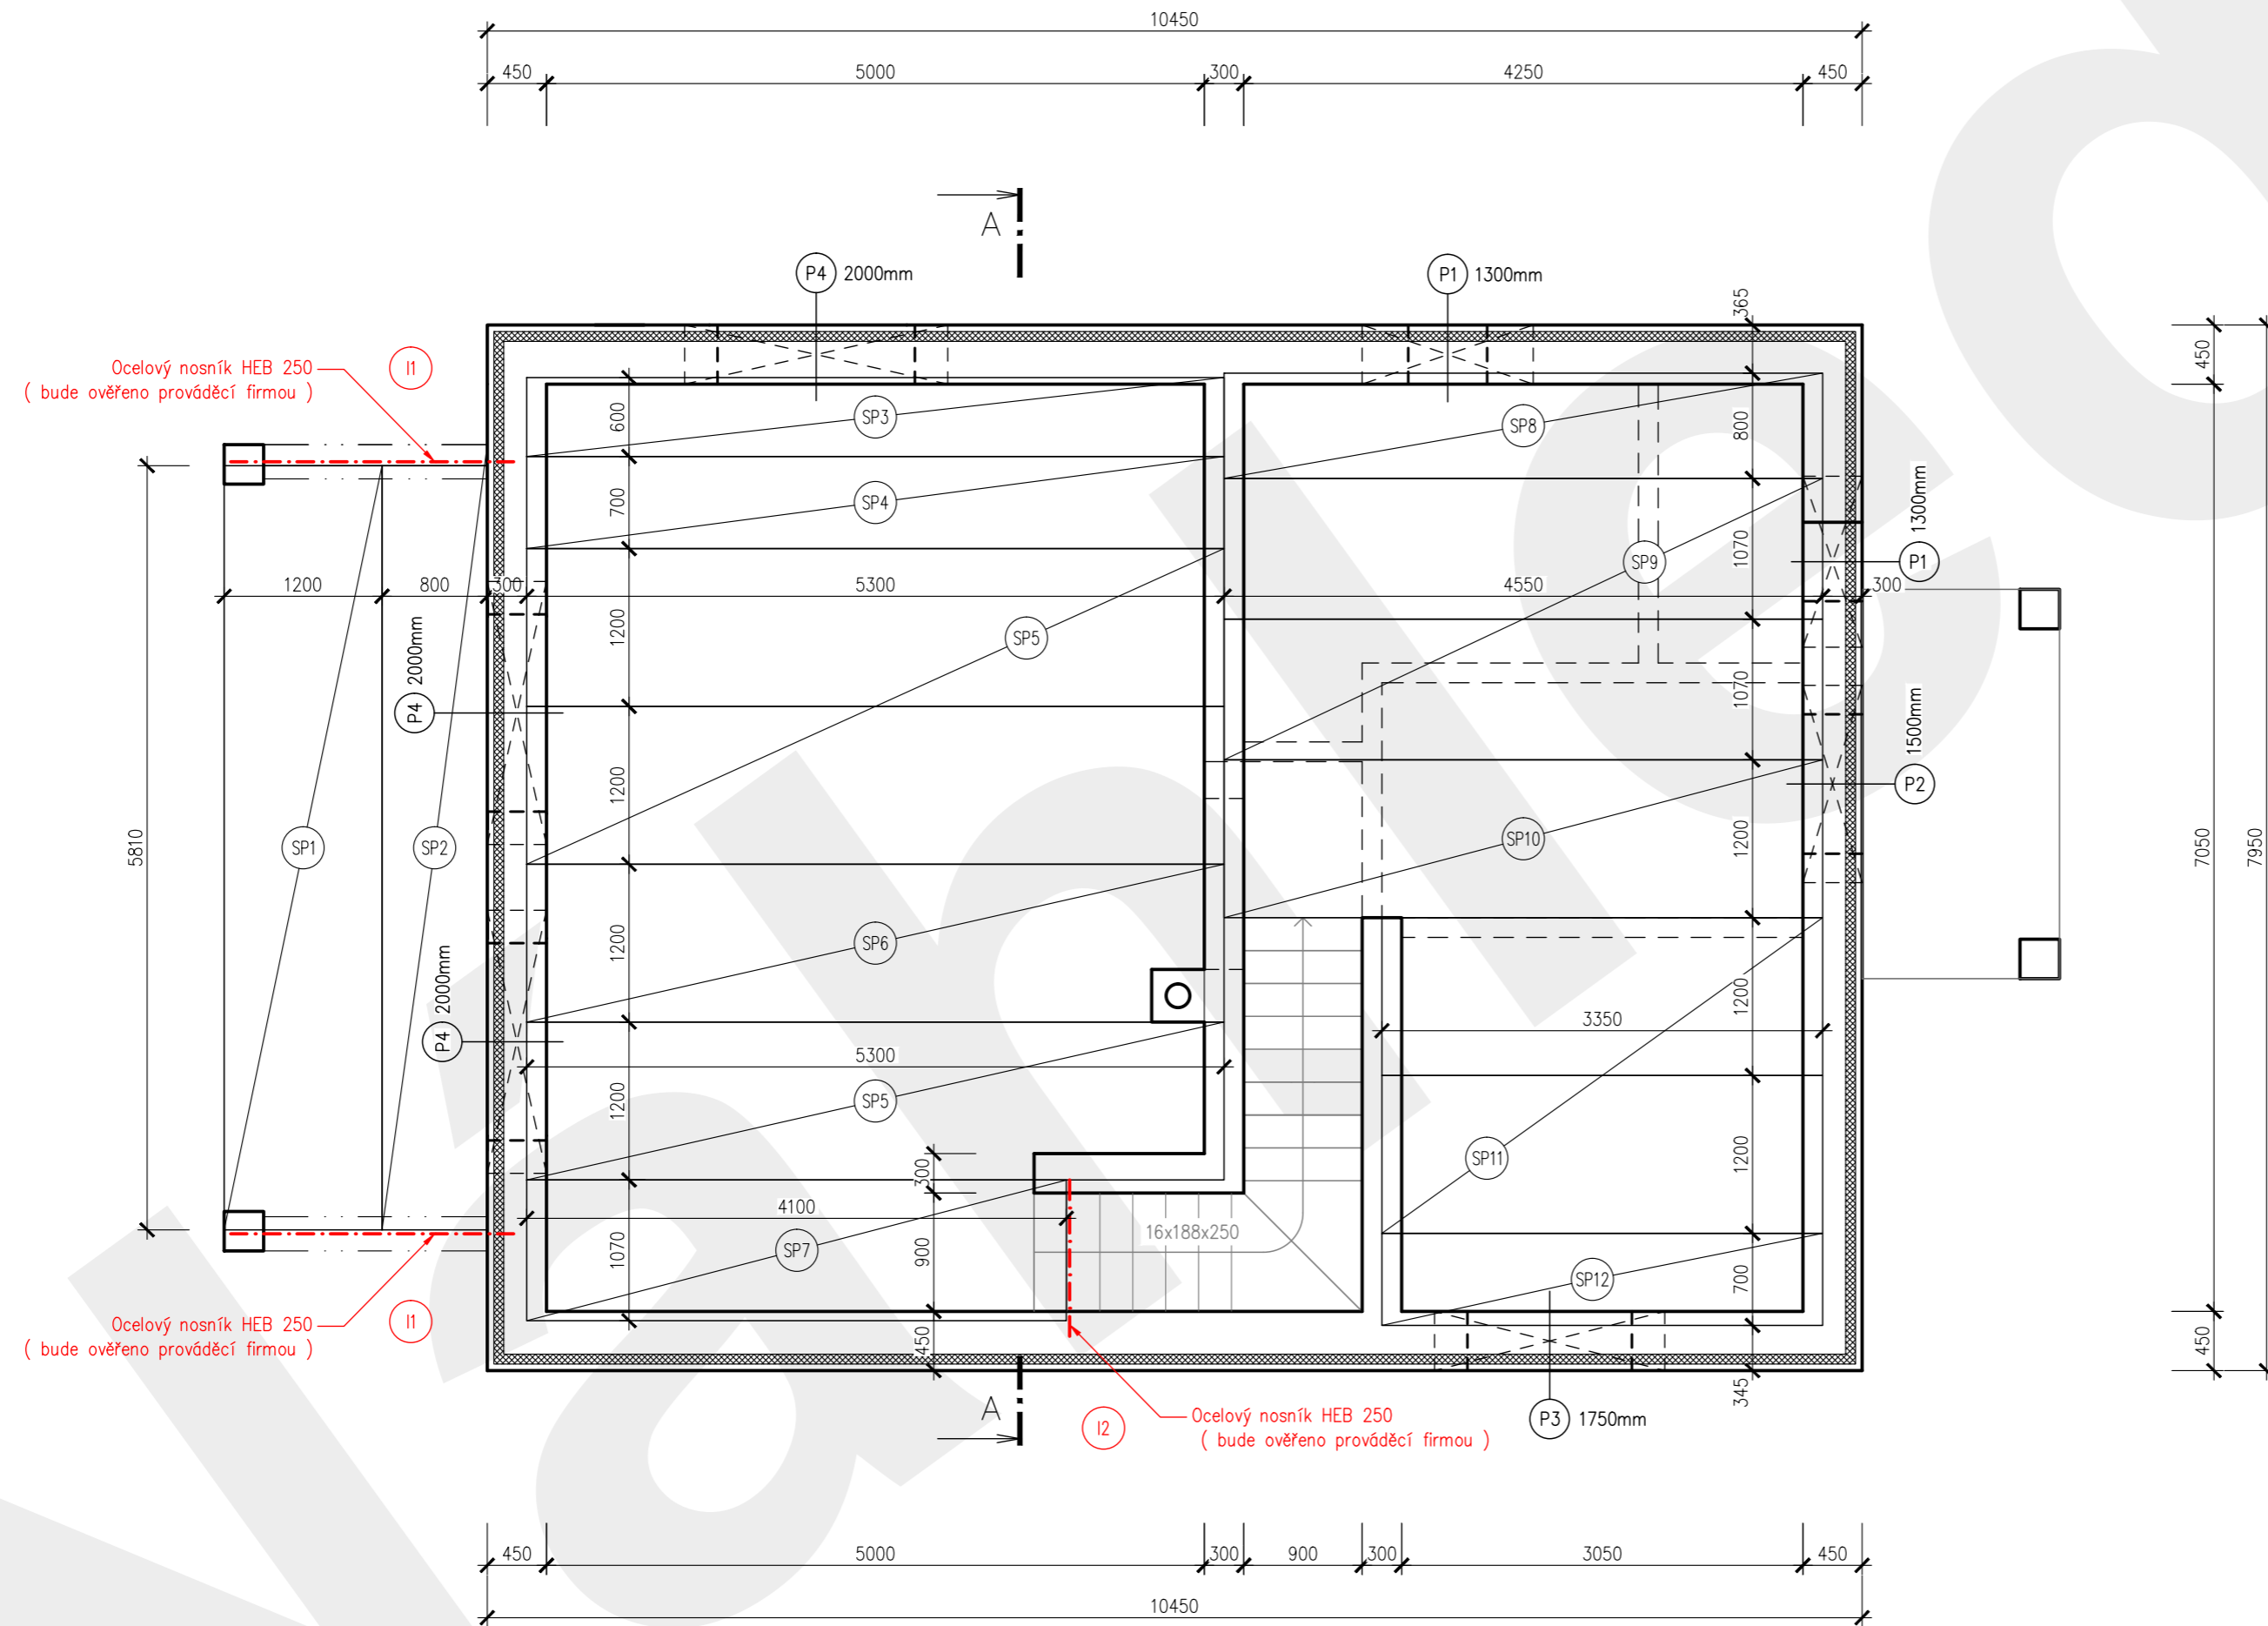

LEGENDA MÍSTNOSTÍ

OZN.	NÁZEV STROPNÍHO PRVKU	(ROZMĚRY v/s/d)	ks	poznámka
SP1	PŘEDPÍJATÝ STROPNÍ PANEĽ STROPSYSTEM SPG 250	1200/250/5800	1	
SP2	PŘEDPÍJATÝ STROPNÍ PANEĽ STROPSYSTEM SPG 250	800/250/5800	1	
SP3	PŘEDPÍJATÝ STROPNÍ PANEĽ STROPSYSTEM SPG 200	600/200/5300	1	
SP4	PŘEDPÍJATÝ STROPNÍ PANEĽ STROPSYSTEM SPG 200	700/200/5300	1	
SP5	PŘEDPÍJATÝ STROPNÍ PANEĽ STROPSYSTEM SPG 200	1200/200/5300	3	
SP6	PŘEDPÍJATÝ STROPNÍ PANEĽ STROPSYSTEM SPG 200	1200/200/5300	1	Otvor pro komín
SP7	PŘEDPÍJATÝ STROPNÍ PANEĽ STROPSYSTEM SPG 200	1070/200/4100	1	
SP8	PŘEDPÍJATÝ STROPNÍ PANEĽ STROPSYSTEM SPG 200	800/200/4550	1	
SP9	PŘEDPÍJATÝ STROPNÍ PANEĽ STROPSYSTEM SPG 200	1070/200/4550	2	
SP10	PŘEDPÍJATÝ STROPNÍ PANEĽ STROPSYSTEM SPG 200	1200/200/4550	1	
SP11	PŘEDPÍJATÝ STROPNÍ PANEĽ STROPSYSTEM SPG 200	1200/200/3350	2	
SP12	PŘEDPÍJATÝ STROPNÍ PANEĽ STROPSYSTEM SPG 200	700/200/3350	1	

VÝPIS PŘEKLADŮ

OZN.	NÁZEV	ROZMĚRY	KS
P1	2xYQ U PROFIL	225x249x1300	4
P2	2xYQ U PROFIL	225x249x1500	2
P3	2xYQ U PROFIL	225x249x1750	2
P4	2xYQ U PROFIL	225x249x2000	6
P5	U PROFIL	300x249x1750	1

LEGENDA MATERIÁLŮ

- OBVODOVÉ A VNITŘNÍ NOSNÉ ZDIVO tl.450mm a 300mm z PÓROBETONOVÝCH TVÁRNIC YTONG Lambda YQ P2-300,
- DVEŘNÍ A OKENNÍ OTVORY
- PŘEKLADY

±0,000 = úroveň podlahy v 1.NP

VYPRACOVAL :	Ondřej Jirků
KONTROLOVAL :	Ing. Jiří Angelis
OBJEDNATEL :	SJM Lejssek Roman a Lejsková Petra, č. p. 157, 35735 Mírová

FORMÁT : 3x4
MĚŘÍTKO : 1:50
DATUM : 01/2023
STUPEŇ : DUR+DPS

ČÁST : ARCHITEKTONICKO STAVEBNÍ

NOVOSTAVBA RODINNÉHO DOMU na p.č. 373/8,
v obci Mírová k.ú. Mírová

VÝKRES :	D.1.1.b 08
----------	------------

OZN.	NÁZEV PRVKU	ROZMĚRY b/h/d	KS	m ³
K1	KROKEV	100/160/6200	25	2,48
K2	KROKEV	100/160/3360	3	0,16
K3	KROKEV_(vykřf)	100/140/3550	9	0,45
K4	KLEŠTINA	80/200/5150	16	1,32
K5	KLEŠTINA	80/200/7400	4	0,48
K6	POZEDNICE	160/140/4500	2	0,20
K7	POZEDNICE	160/140/3800	1	0,09
K8	POZEDNICE	160/140/2000	3	0,14
K9	VAZNICE	140/180/5800	1	0,24
K10	VAZNICE	140/180/2400	1	0,06
K11	VAZNICE	140/180/4400	1	0,11
K12	VAZNICE	140/180/4650	1	0,11
K13	VAZNICE	140/180/3400	1	0,09
K14	VAZNICE	140/180/4600	1	0,11
K15	POZEDNICE_(vykřf)	160/140/2200	3	0,15
K16	KROKEV - výměna	100/160/1900	2	0,06
K17	SLOUPEK	140/140/2740	4	0,22

CELKEM m ³	6,5
-----------------------	-----

LEGENDA MATERIÁLŮ



Poznámka :

- Veškeré dřevěné prvky musí být od komína vzdáleny min. 50 mm. v opačném případě musí být mezi dřevěný prvek a komínové těleso vložena nehořlavá teplo nepřenášející vložka
- veškeré dřevěné části je nutné opatřit nástřikem proti hnilobám, houbám a plísni
- pozednice kotvena do žb věnce po 1000mm


±0,000 = úroveň podlahy v 1.NP

VYPRACOVAL :	Ondřej Jirků
KONTROLOVAL :	Ing. Jiří Angelis
OBJEDNATEL :	SJM Lejsek Roman a Lejsová Petra, č. p. 157, 35735 Mírová


FORMÁT : 3x44	PARÉ :
MĚŘITKO : 1:50	
DATUM : 01/2023	
STUPEŇ : DUR+DPS	
ČÁST : ARCHITEKTONICKO STAVEBNÍ	

NOVOSTAVBA RODINNÉHO DOMU na p.č. 373/8,
v obci Mírová k.ú. Mírová

VÝKRES : PŮDORYS KROVU	D.1.1.b 09
----------------------------------	-------------------

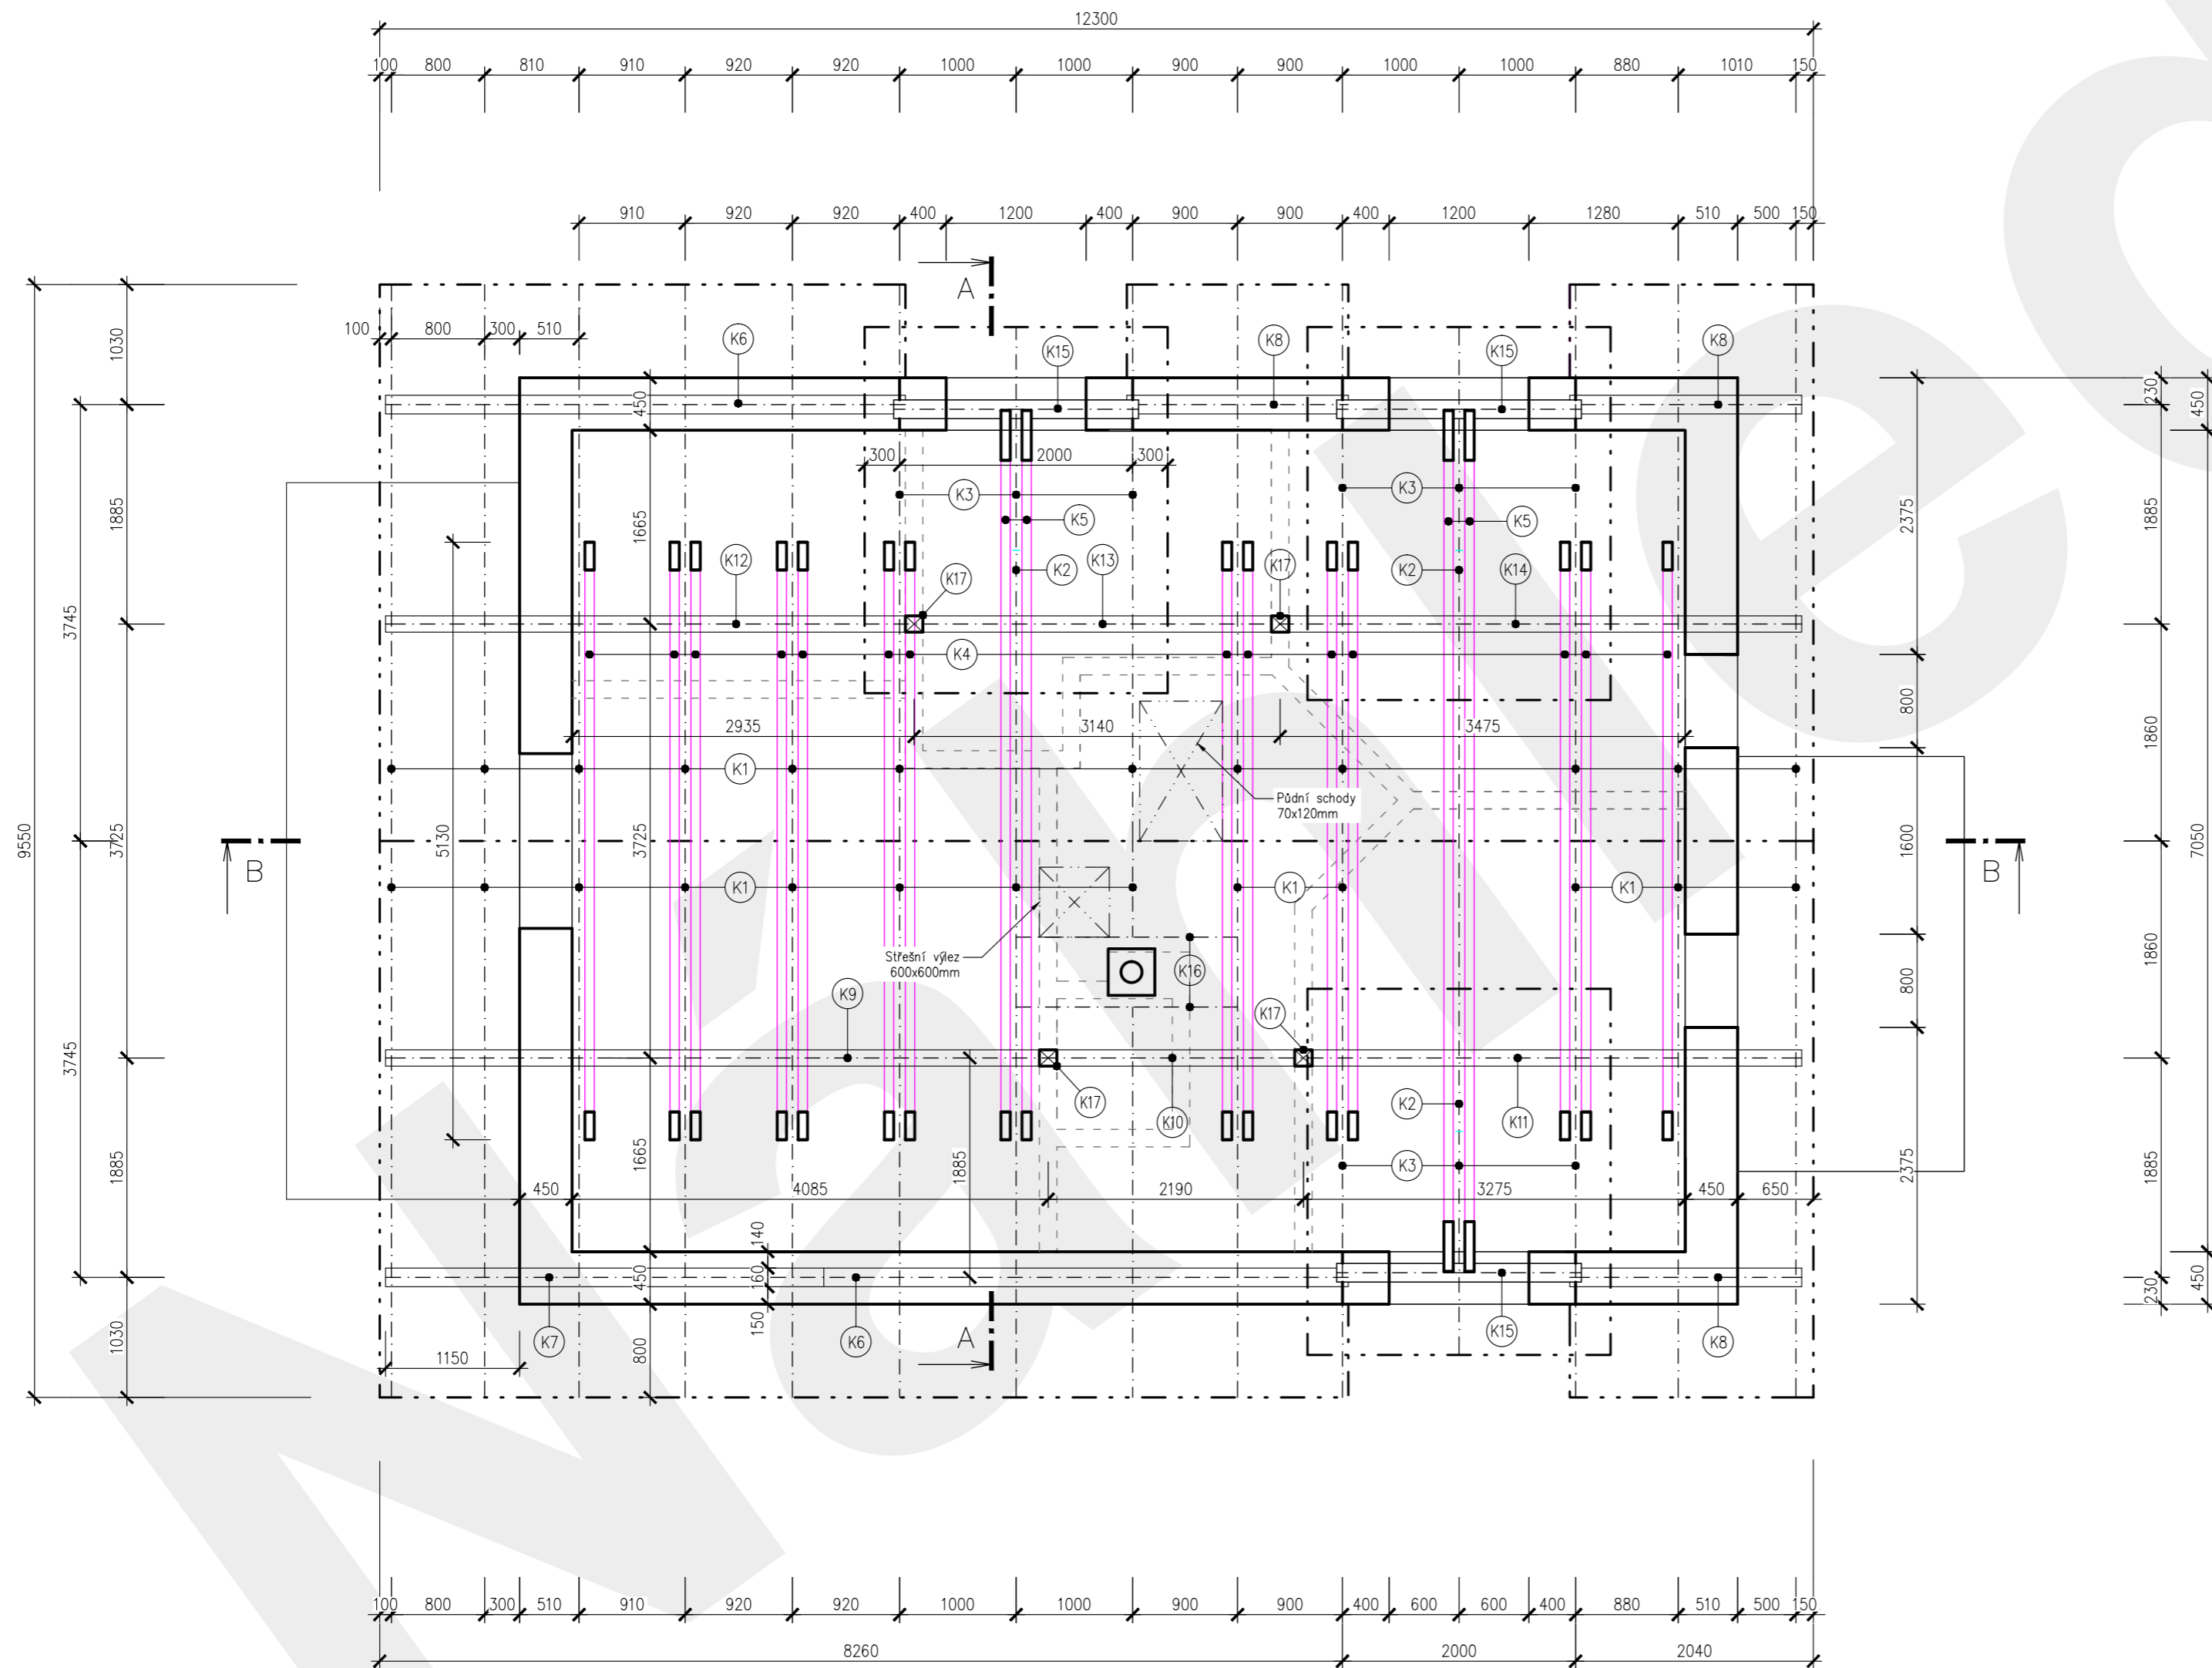

ŘEZ B-B /1:50

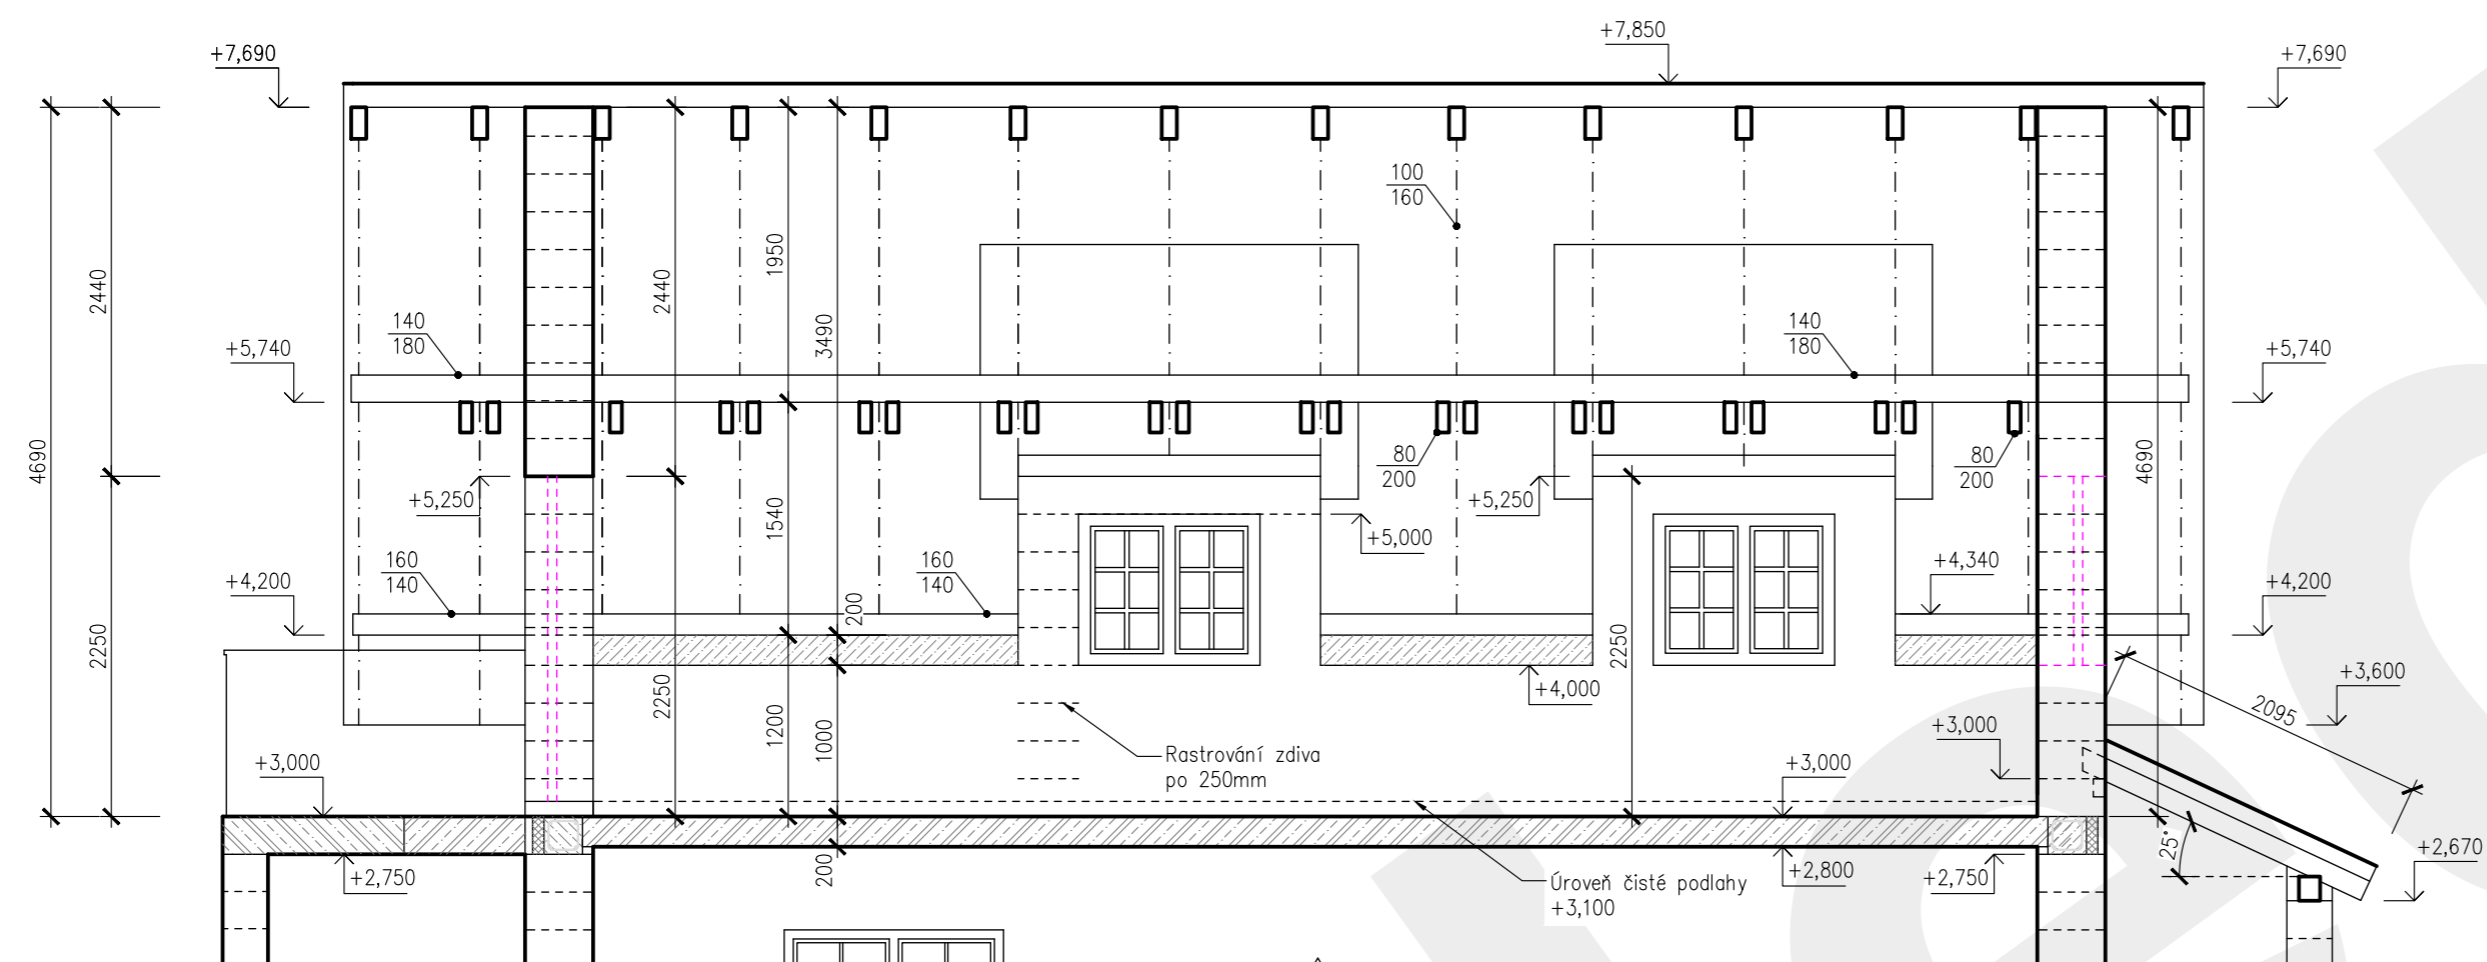

VÝPIS PRVKŮ KROVU


OZN.	NÁZEV PRVKU	ROZMĚRY b/h/d	KS	m3
K1	KROKEV	100/160/6200	25	2,48
K2	KROKEV	100/160/3360	3	0,16
K3	KROKEV_(vykř)	100/140/3550	9	0,45
K4	KLEŠTINA	80/200/5150	16	1,32
K5	KLEŠTINA	80/200/7400	4	0,48
K6	POZEDNICE	160/140/4500	2	0,20
K7	POZEDNICE	160/140/3800	1	0,09
K8	POZEDNICE	160/140/2000	3	0,14
K9	VAZNICE	140/180/5800	1	0,24
K10	VAZNICE	140/180/2400	1	0,06
K11	VAZNICE	140/180/4400	1	0,11
K12	VAZNICE	140/180/4650	1	0,11
K13	VAZNICE	140/180/3400	1	0,09
K14	VAZNICE	140/180/4600	1	0,11
K15	POZEDNICE_(vykř)	160/140/2200	3	0,15
K16	KROKEV - výměna	100/160/1900	2	0,06
K17	SLOUPEK	140/140/2740	4	0,22

CELKEM m3 6,5

LEGENDA MATERIÁLŮ

- OBVODOVÉ ZDIVO tl. 450 mm Z POROBETONOVÝCH TVÁRNIC YTONG 247/450/249 mm (d/s/v) na celoplošné lepidlo
- PŘÍČKOVÉ NENOSNÉ ZDIVO tl. 300 mm z POROBETONOVÝCH TVÁRNIC YTONG, 499/300/249 mm (d/s/v) celoplošné lepeno
- ŽELEZOBETON C20/25
- PROSTÝ BETON C20/25
- TEPELNÁ IZOLACE Z XPS

ŘEZ A-A /1:50

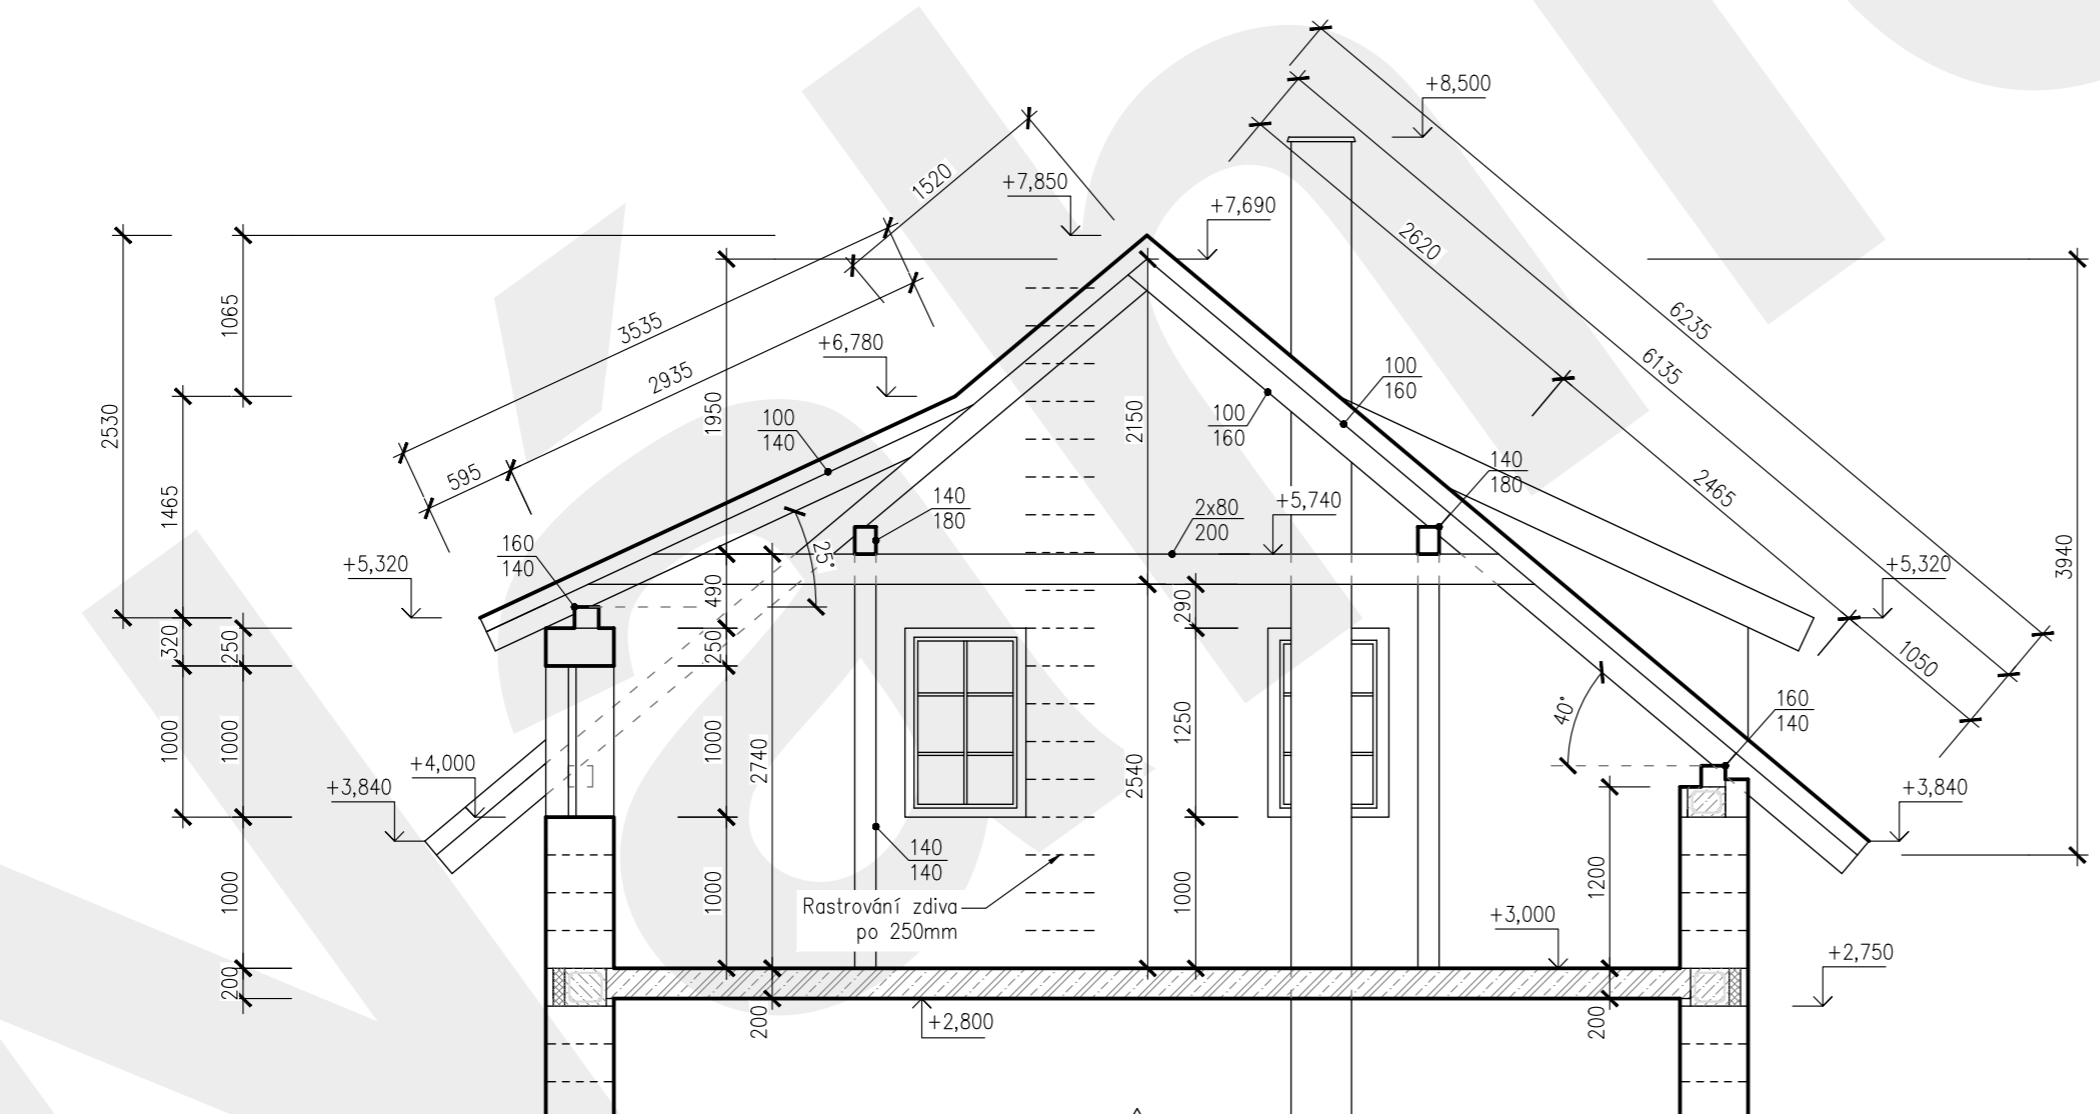

+0,000 = úroveň podlahy v 1.NP

VYPRACOVAL :	Ondřej Jirků	FORMÁT : 3xA4	PARÉ :
KONTROLOVAL :		MĚŘÍTKO : 1:50	
OBJEDNATEL :	SJM Lejšek Roman a Lejšková Petra, č. p. 157, 35735 Mírová	DATUM : 01/2023	STUPEŇ : DUR+DPS
AKCE :	NOVOSTAVBA RODINNÉHO DOMU na p.č. 373/8, v obci Mírová k.ú. Mírová	ČÁST : STAVEBNĚ KONSTRUKČNÍ	
		VÝKRES : KROV ŘEZ A-A, ŘEZ B-B	D.1.1.b 10

POPIS :

- Jímací soustava provedena vodičem AlMgSi8
- (H1) 2xD0HT+páska (držák na izolační tyč na trubku)
2xITJ43 (izolační tyč s držákem pro jímací tyč)
1xJR20 (jímací tyč s rovným koncem)
1xSJ01 (svorka pro jímací tyč)
- (H2) 1xDJ05 (jímací drát s rovným koncem 50cm)
2xSS (svorka pro jímací tyč)
- SS Svorka spojovací
- SK Svorka křížová
- SO Svorka akapová
- SZ Svorka zkušební
- OT Ochranná trubka
- D0Tz Držák ochranné trubky do zdiva
- PVz Podpora vedení do zdiva
- PVs Podpora vedení střeška

LEGENDA

- OBVODOVÉ ZDIVO
- HRANA STŘEŠNÍ KONSTRUKCE

DRUHY PROSTŘEDÍ DLE ČSN 332000-5-51 :
NEBEZPEČNÉ : AB8
ZVLÁŠTĚ NEBEZPEČNÉ : AD2, AD3, AD4

ZÁKLADNÍ CHARAKTERISTIKY :
VOLBA T TŘÍDY OCHRANY: LPS III
PROUDOVÉ ZATÍŽENÍ: 100 KA OCHRANA DLE ČSN 62 305:
UPOZORNĚNÍ (VÝSTRAŽNÉ TABULKY) OCHRANA DLE ČSN 332000-41
POSPOUJÁNÍM PROUDOVÝMI CHRÁNICI

PROSTŘEDÍ :
ZVLÁŠTĚ NEBEZPEČNÉ (VENKOVNÍ PROSTORY),
dle ČSN 332000-3, AD 2, AD 3, AD 4

Poznámky hromosvod :

- HROMOSVOD MUSÍ BÝT PŘEVEDEN DLE PLATNÉ ČSN A PŘEVÁDČÍ FIRMY.
- JÍMACÍ SOUSTAVA PŘEVEDENA VODIČEM AlMgSi8.
- HROMOSVOD MÁ NAVRŽEN 4 SVODY, KTERÉ BUDOU PŘEVEDENY NAD OMIŤKOU.
- BUDOU UKONČENY ZKUŠEBNÍ SVORKOU VE VÝŠCE 1300 mm NAD TERÉNEM.
- SVORKA NAD OCHRANNÝM OHLEHNÍKEM.
- UZEMŇOVACÍ SOUSTAVA BUDE TVOŘENA VODIVÉ SPOJENOU ZÁKLADOVOU JÍMACÍ SOUSTAVOU.
- ZEMNÍ ODPOR JEDNOHO SVODU NEMÁ BÝT VĚTŠÍ JAK 15 OHMŮ. NA UZEMNĚNÍ BUDE NÁPOJENA I HOP.
- (HLAVNÍ PŘÍPOJNICE OCHRANNÉHO POSPOJOVÁNÍ) DRÁTEM Fežn D8.
- SVODY NESMÍ PŘESÁHNOUT 15 m OD SEBE PO OBVODU FASÁDY. REVIZE EL. ZAŘÍZENÍ

Poznámky střeška :

- střeška bude provedena sedlová se sklonem 35°
- krytina: střešní taška –dle výběru investora
- veškeré průstupy zTl, apod. střešní konstrukci budou vyvedeny nad úroveň střešky dle platných předpisů
- svody a okapy z materiálu z lakovaného pozink. plechu
- hromosvody – na budově bude zřízen hromosvod. zeměnné tyčemi a pásky vedenými do základových pasů. hromosvody musí být provedeny dle ČSN 62 305.
- na střešku umístít sněhové zachytávače, dle výrobce střešní krytiny




±0,000 = úroveň podlahy v 1.NP

VYPRACOVAL :	Ondřej Jirků
KONTROLOVAL :	Ing. Jiří Angelis
OBJEDNATEL :	SJM Lejssek Roman a Lejsková Petra, č. p. 157, 35735 Mírová

FORMÁT : 3x4	PARÉ :
MĚŘITKO : 1:50	
DATUM : 01/2023	
STUPEŇ : DUR+DPS	
ČÁST : ARCHITEKTONICKO STAVEBNÍ	

NOVOSTAVBA RODINNÉHO DOMU na p.č. 373/8,
v obci Mírová k.ú. Mírová

VÝKRES :	D.1.1.b 11
PŮDORYS STŘECHY	

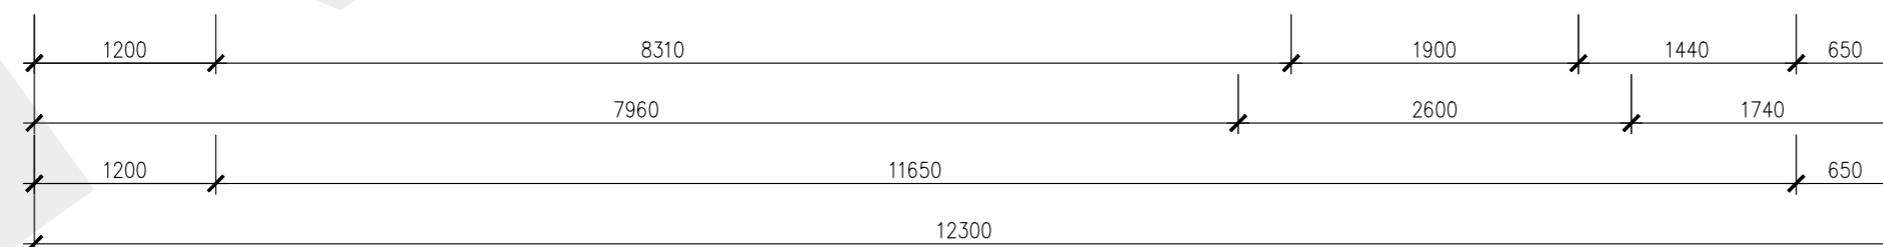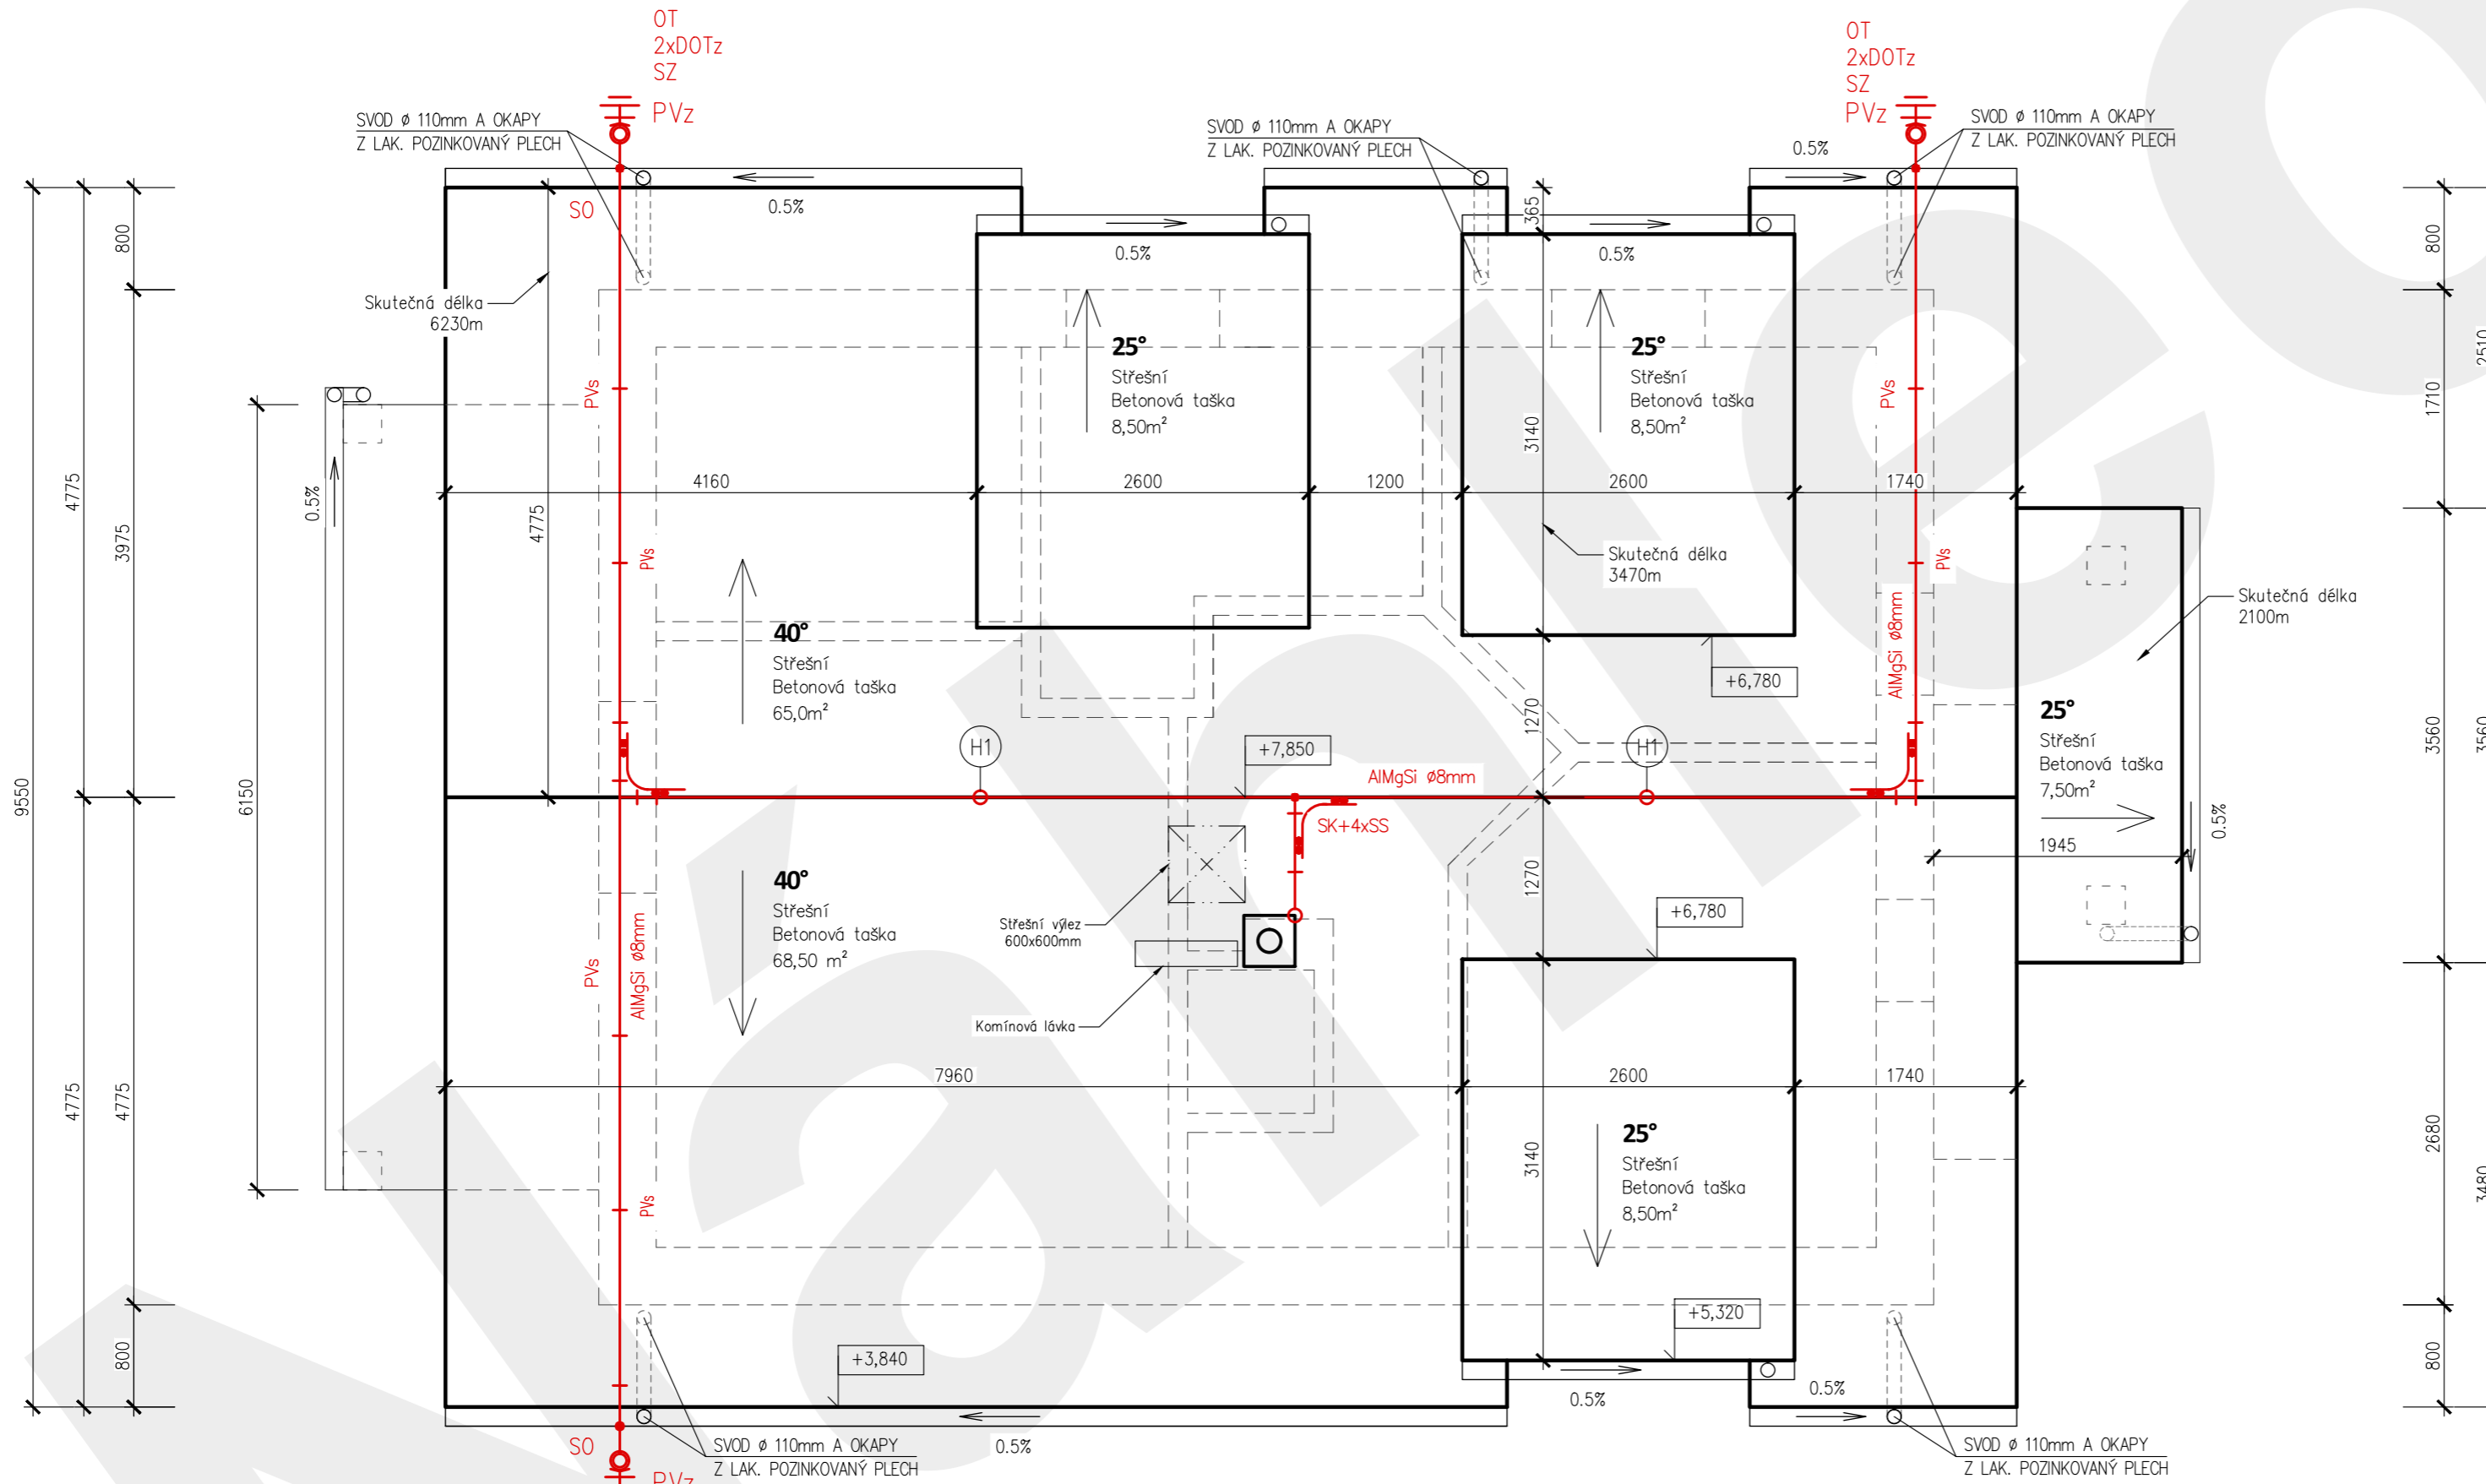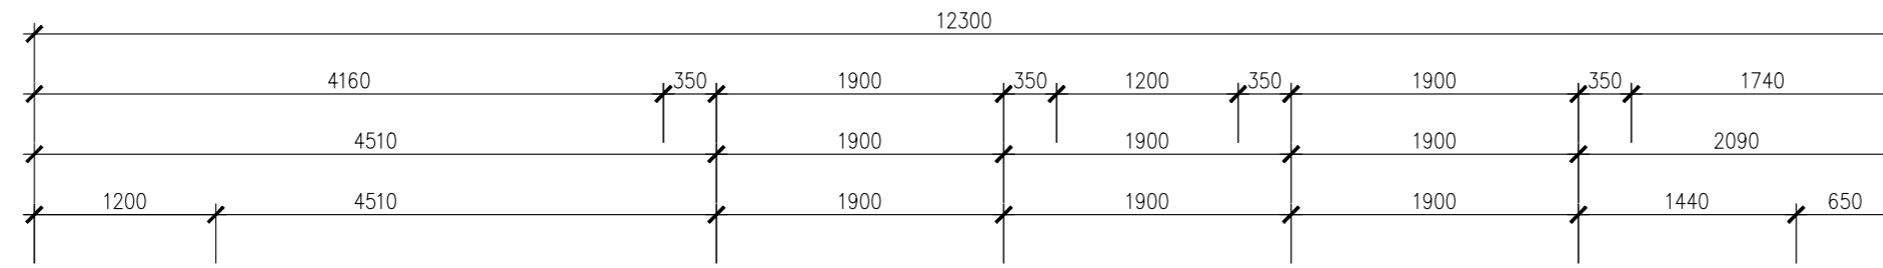

CELKOVÁ
PLOCHA
STŘECHY
167m²

LEGENDA MÍSTNOSTÍ

OZN.	MÍSTNOST	(m2)	PODLAHA	STĚNY	STROP
1.01	CHODBA	5,76	keramická dlažba	vápen. štuk.omítka	
1.02	PRACOVNA	8,63	lamino	vápen. štuk.omítka	
1.03	WC	2,33	keramická dlažba	ker.obklad v=2,0m	štuk.om.
1.04	PRÁDELNA	6,90	keramická dlažba	keramický obklad	
1.05	KOMORA	2,59	keramická dlažba	vápen. štuk.omítka	
1.06	OBÝVACÍ POKOJ + KK	35,0	Lamino	vápen. štuk.omítka	

PLOCHA CELKEM 1.NP	61,2
--------------------	------

LEGENDA INŽENÝRSKÝCH SÍTÍ

- ROZVODY SPLAŠKOVÉ KANALIZACE
- - - VENKOVNÍ ROZVODY DEŠŤOVÉ KANALIZACE

Poznámky obecné :

– V případě, že se v průběhu stavby vyskytnou skutečnosti, které nemohly být zpracovatelem dokumentace předpokládány, bude zpracovatel dokumentace za včasů přizván, případně změny a úpravy musí být odsouhlaseny zodpovědným projektantem a investorem
– drážky a prostupy konstrukcemi pro instalace budou provedeny dle požadavků příslušné profese, dle skutečného trasování a dimenze instalací a budou ošetřeny dle technologických předpisů. Je nutné je provádět v koordinaci s příslušnými částmi projektové dokumentace

– Tato dokumentace nenahrazuje prováděcí, dílenskou ani výrobní dokumentaci. prováděcí, dílenská a výrobní dokumentace musí být předána zodpovědnému projektantovi ke schválení
– tato dokumentace neslouží k realizaci stavby
– reprodukování, šíření a poskytnutí tohoto dokumentu, jeho části nebo jeho obsahu třetí osobě je bez výslovného souhlasu zakázáno. porušení zákazu vede k odpovědnosti za vzniklou škodu.




VYPRACOVAL :		Ondřej Jirků
KONTROLOVAL :	Ing. Jiří Angelis	
OBJEDNATEL :	SJM Lejsek Roman a Lejsková Petra, č. p. 157, 35735 Mírová	

FORMÁT : 3x44	PARÉ :
MĚŘÍTKO : 1:50	
DATUM : 01/2023	
STUPEŇ : DUR+DPS	
ČÁST : TECHNICKÉ ZAŘÍZENÍ BUDOV	

NOVOSTAVBA RODINNÉHO DOMU na p.č. 373/8,
v obci Mírová k.ú. Mírová

VÝKRES :	
KANALIZACE 1.NP	D.1.4.b 01

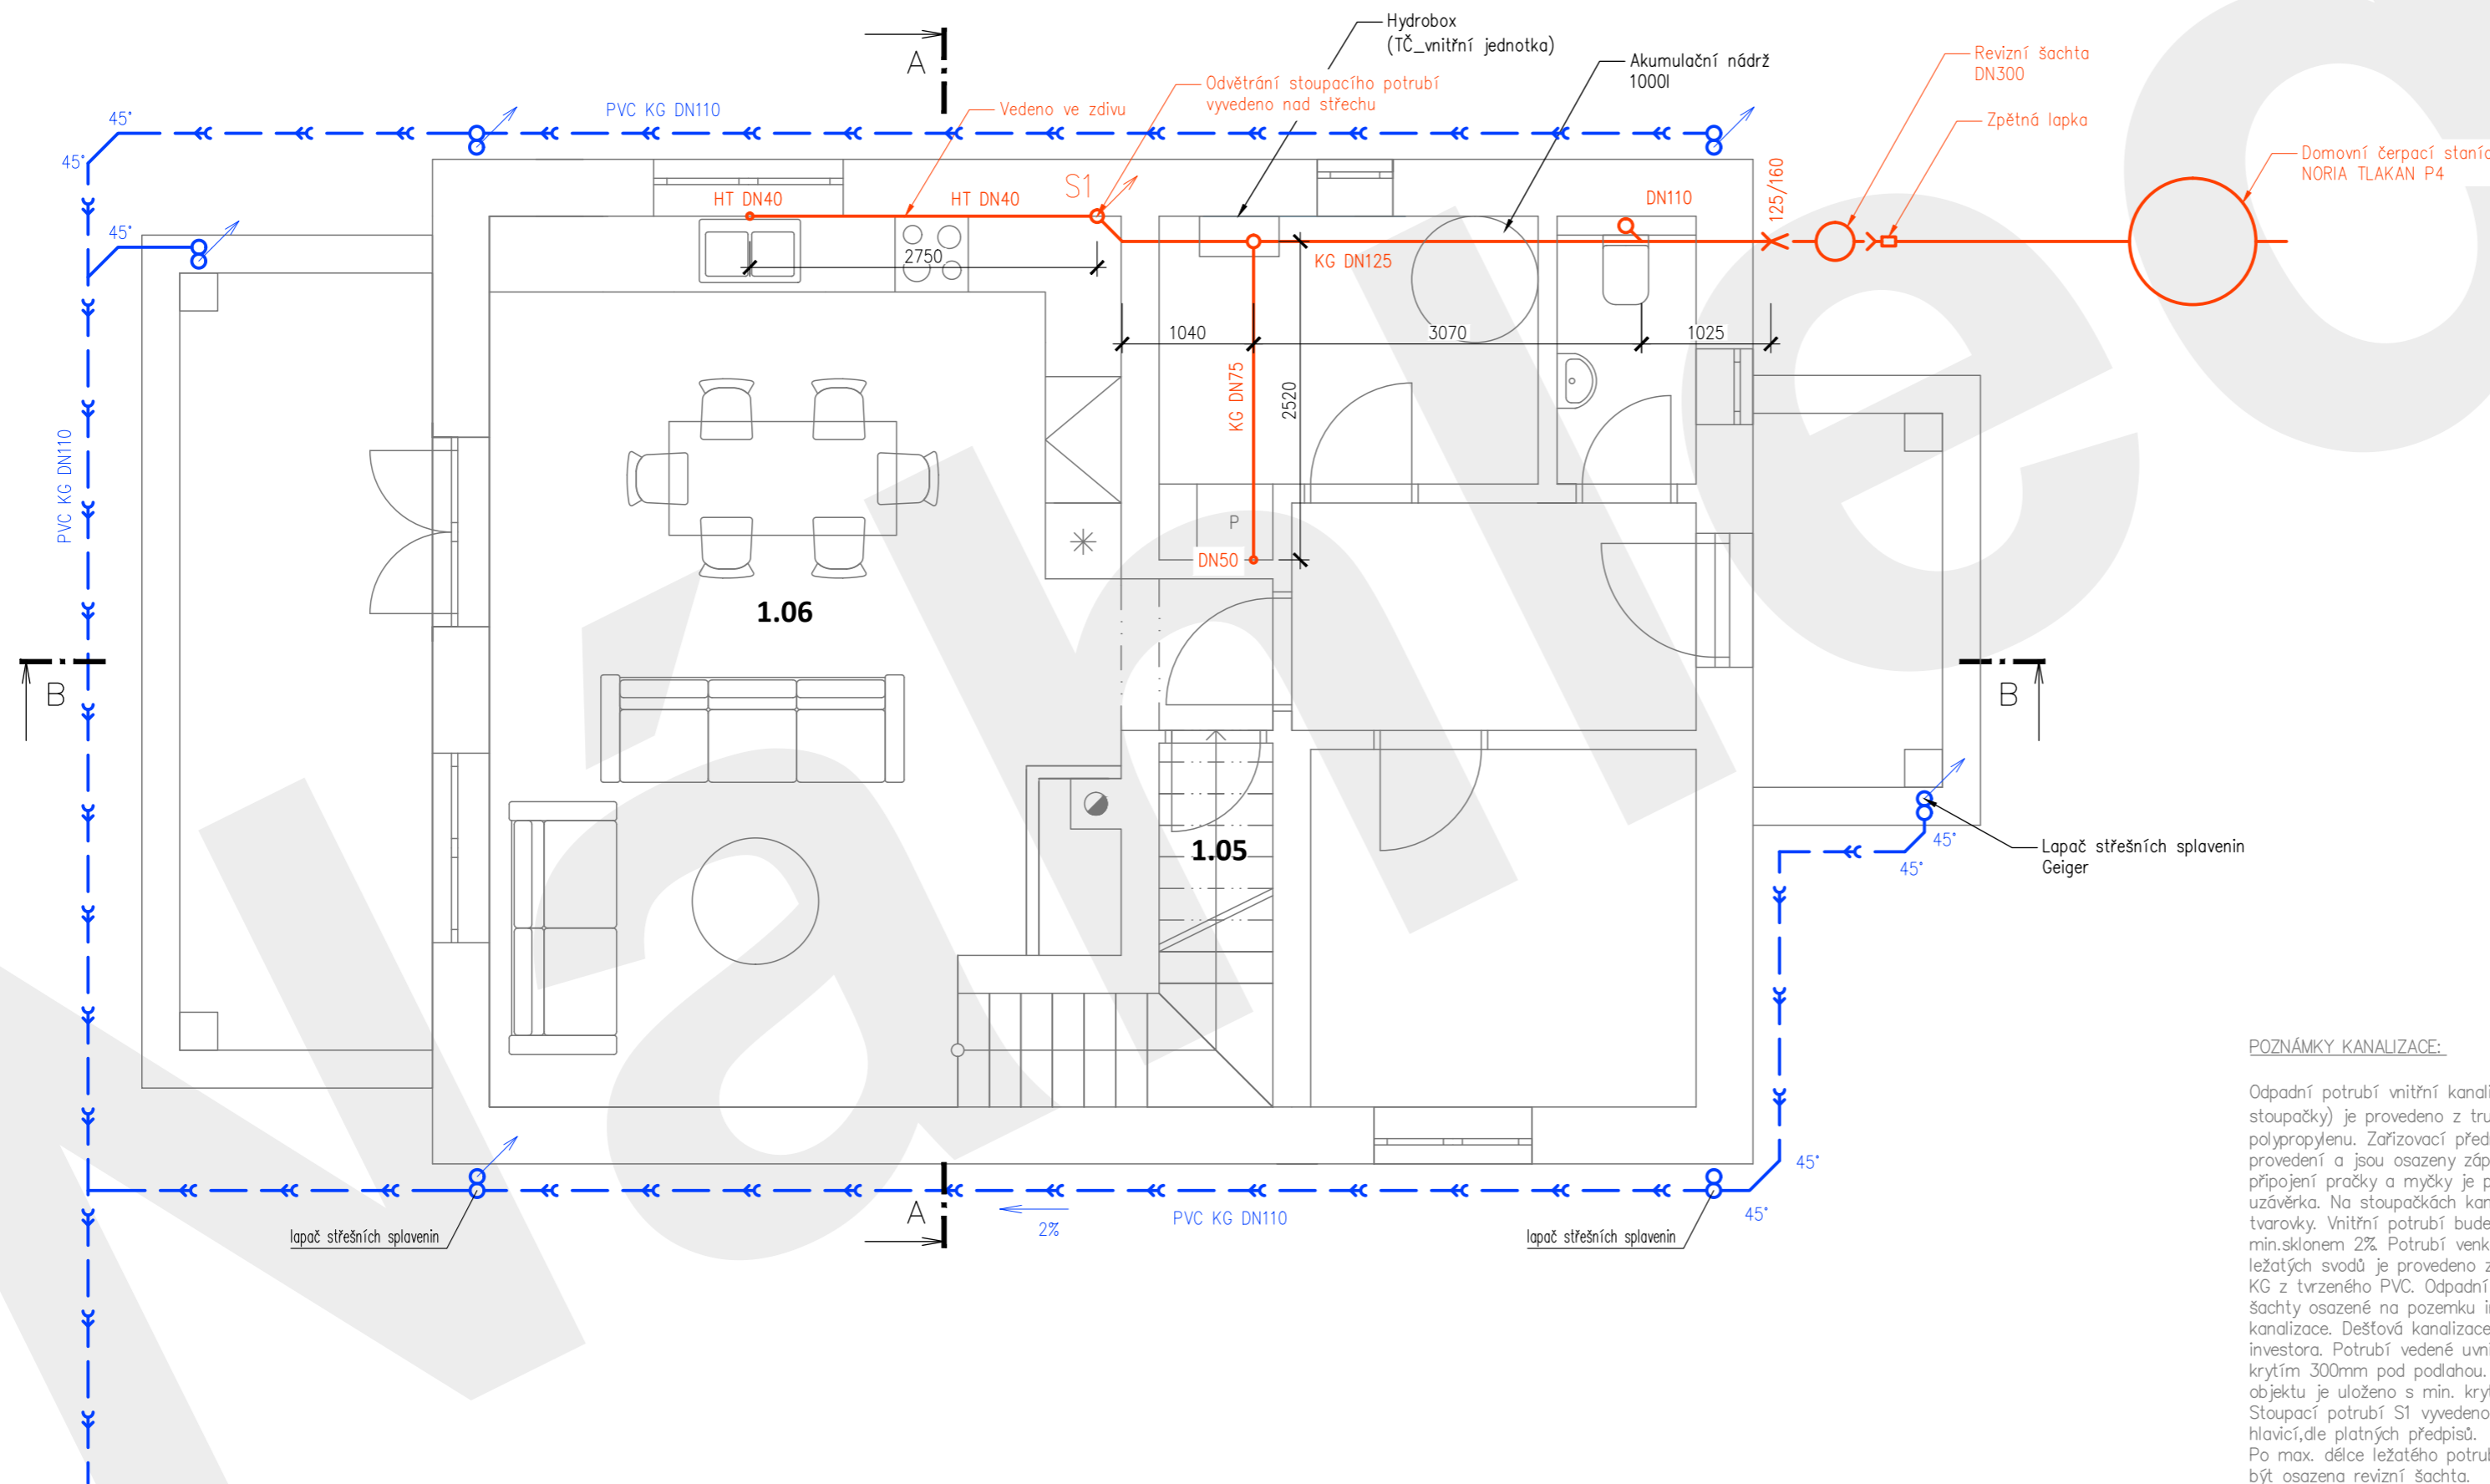

POZNÁMKY KANALIZACE:

Odpadní potrubí vnitřní kanalizace (připojovací potrubí a stoupačky) je provedeno z trubek a tvarovek hrdlových PPHZ z polypropylenu. Zařizovací předměty jsou ve standardním provedení a jsou osazeny zápachovými uzávěrkami. Pro připojení pračky a myčky je použita podomítková zápachová uzávěrka. Na stoupačkách kanalizace jsou osazeny čistící tvarovky. Vnitřní potrubí bude vedeno ve stěnách a podlaze s min.sklonem 2%. Potrubí venkovní kanalizace a vnitřních ležatých svodů je provedeno z trubek a tvarovek hrdlových PVC KG z tvrzeného PVC. Odpadní potrubí je svedeno do revizní šachty osazené na pozemku investora a následně do veřejné kanalizace. Dešťová kanalizace je svedena do vsaku na pozemku investora. Potrubí vedené uvnitř objektu je uloženo s min. krytím 300mm pod podlahou. Potrubí vedené v zemi okolo objektu je uloženo s min. krytím 1100mm pod terénem. Stoupačí potrubí S1 vyvedeno nad střechu, osazené ventilační hlavici, dle platných předpisů. Po max. délce ležatého potrubí splaškové kanalizace 18m musí být osazena revizní šachta.

LEGENDA MÍSTNOSTÍ

OZN.	MÍSTNOST	(m2)	PODLAHA	STĚNY	STROP
2.01	CHODBA	5,20	lamino	tenkovrstvá YTONG	SDK
2.02	POKOJ DĚTSKÝ	11,80	lamino	tenkovrstvá YTONG	SDK
2.03	POKOJ DĚTSKÝ	9,97	lamino	tenkovrstvá YTONG	SDK
2.04	KOUPELNA	6,79	keramická dlažba	keramický obklad	SDK
2.05	LOŽNICE	18,31	lamino	tenkovrstvá YTONG	SDK
2.06	ŠATNA	6,15	Lamino	tenkovrstvá YTONG	SDK
2.07	KOMORA	1,12	Lamino	tenkovrstvá YTONG	SDK

PLOCHA CELKEM 2.NP	59,4
--------------------	------

LEGENDA INŽENÝRSKÝCH SÍTÍ

- ROZVODY LEŽATÉ SPLAŠKOVÉ KANALIZACE
- DOMOVNÍ ROZVODY SPLAŠKOVÉ KANALIZACE
- VENKOVNÍ ROZVODY DEŠŤOVÉ KANALIZACE

Poznámky obecné :

- V případě, že se v průběhu stavby vyskytnou skutečnosti, které nemohly být zpracovatelem dokumentace předpokládány, bude zpracovatel dokumentace za včasů přizván, případné změny a úpravy musí být odsouhlaseny zodpovědným projektantem a investorem
- veškeré stavební a související práce dle této dokumentace musí probíhat v koordinaci se všemi souvisejícími projekty stavebních objektů a jednotlivými profesemi
- drážky a prostupy konstrukcemi pro instalace budou provedeny dle požadavků příslušné profese, dle skutečného trasování a dimenze instalací a budou ošetřeny dle technologických předpisů. Je nutné je provádět v koordinaci s příslušnými částmi projektové dokumentace

- Tato dokumentace nenahrazuje prováděcí, dílenskou ani výrobní dokumentaci. prováděcí, dílenská a výrobní dokumentace musí být předána zodpovědnému projektantovi ke schválení
- tato dokumentace neslouží k realizaci stavby
- reprodukování, šíření a poskytnutí tohoto dokumentu, jeho části nebo jeho obsahu třetí osobě je bez výslovného souhlasu zakázáno. porušení zákazu vede k odpovědnosti za vzniklou škodu.




VYPRACOVAL :		Ondřej Jirků
KONTROLOVAL :	Ing. Jiří Angelis	
OBJEDNATEL :	SJM Lejsek Roman a Lejsková Petra, č. p. 157, 35735 Mírová	

FORMÁT : 3x44	PARÉ :
MĚŘÍTKO : 1:50	
DATUM : 01/2023	
STUPEŇ : DUR+DPS	
ČÁST : TECHNICKÉ ZAŘÍZENÍ BUDOV	


NOVOSTAVBA RODINNÉHO DOMU na p.č. 373/8,
v obci Mírová k.ú. Mírová

VÝKRES :	
KANALIZACE 2.NP	D.1.4.b 02

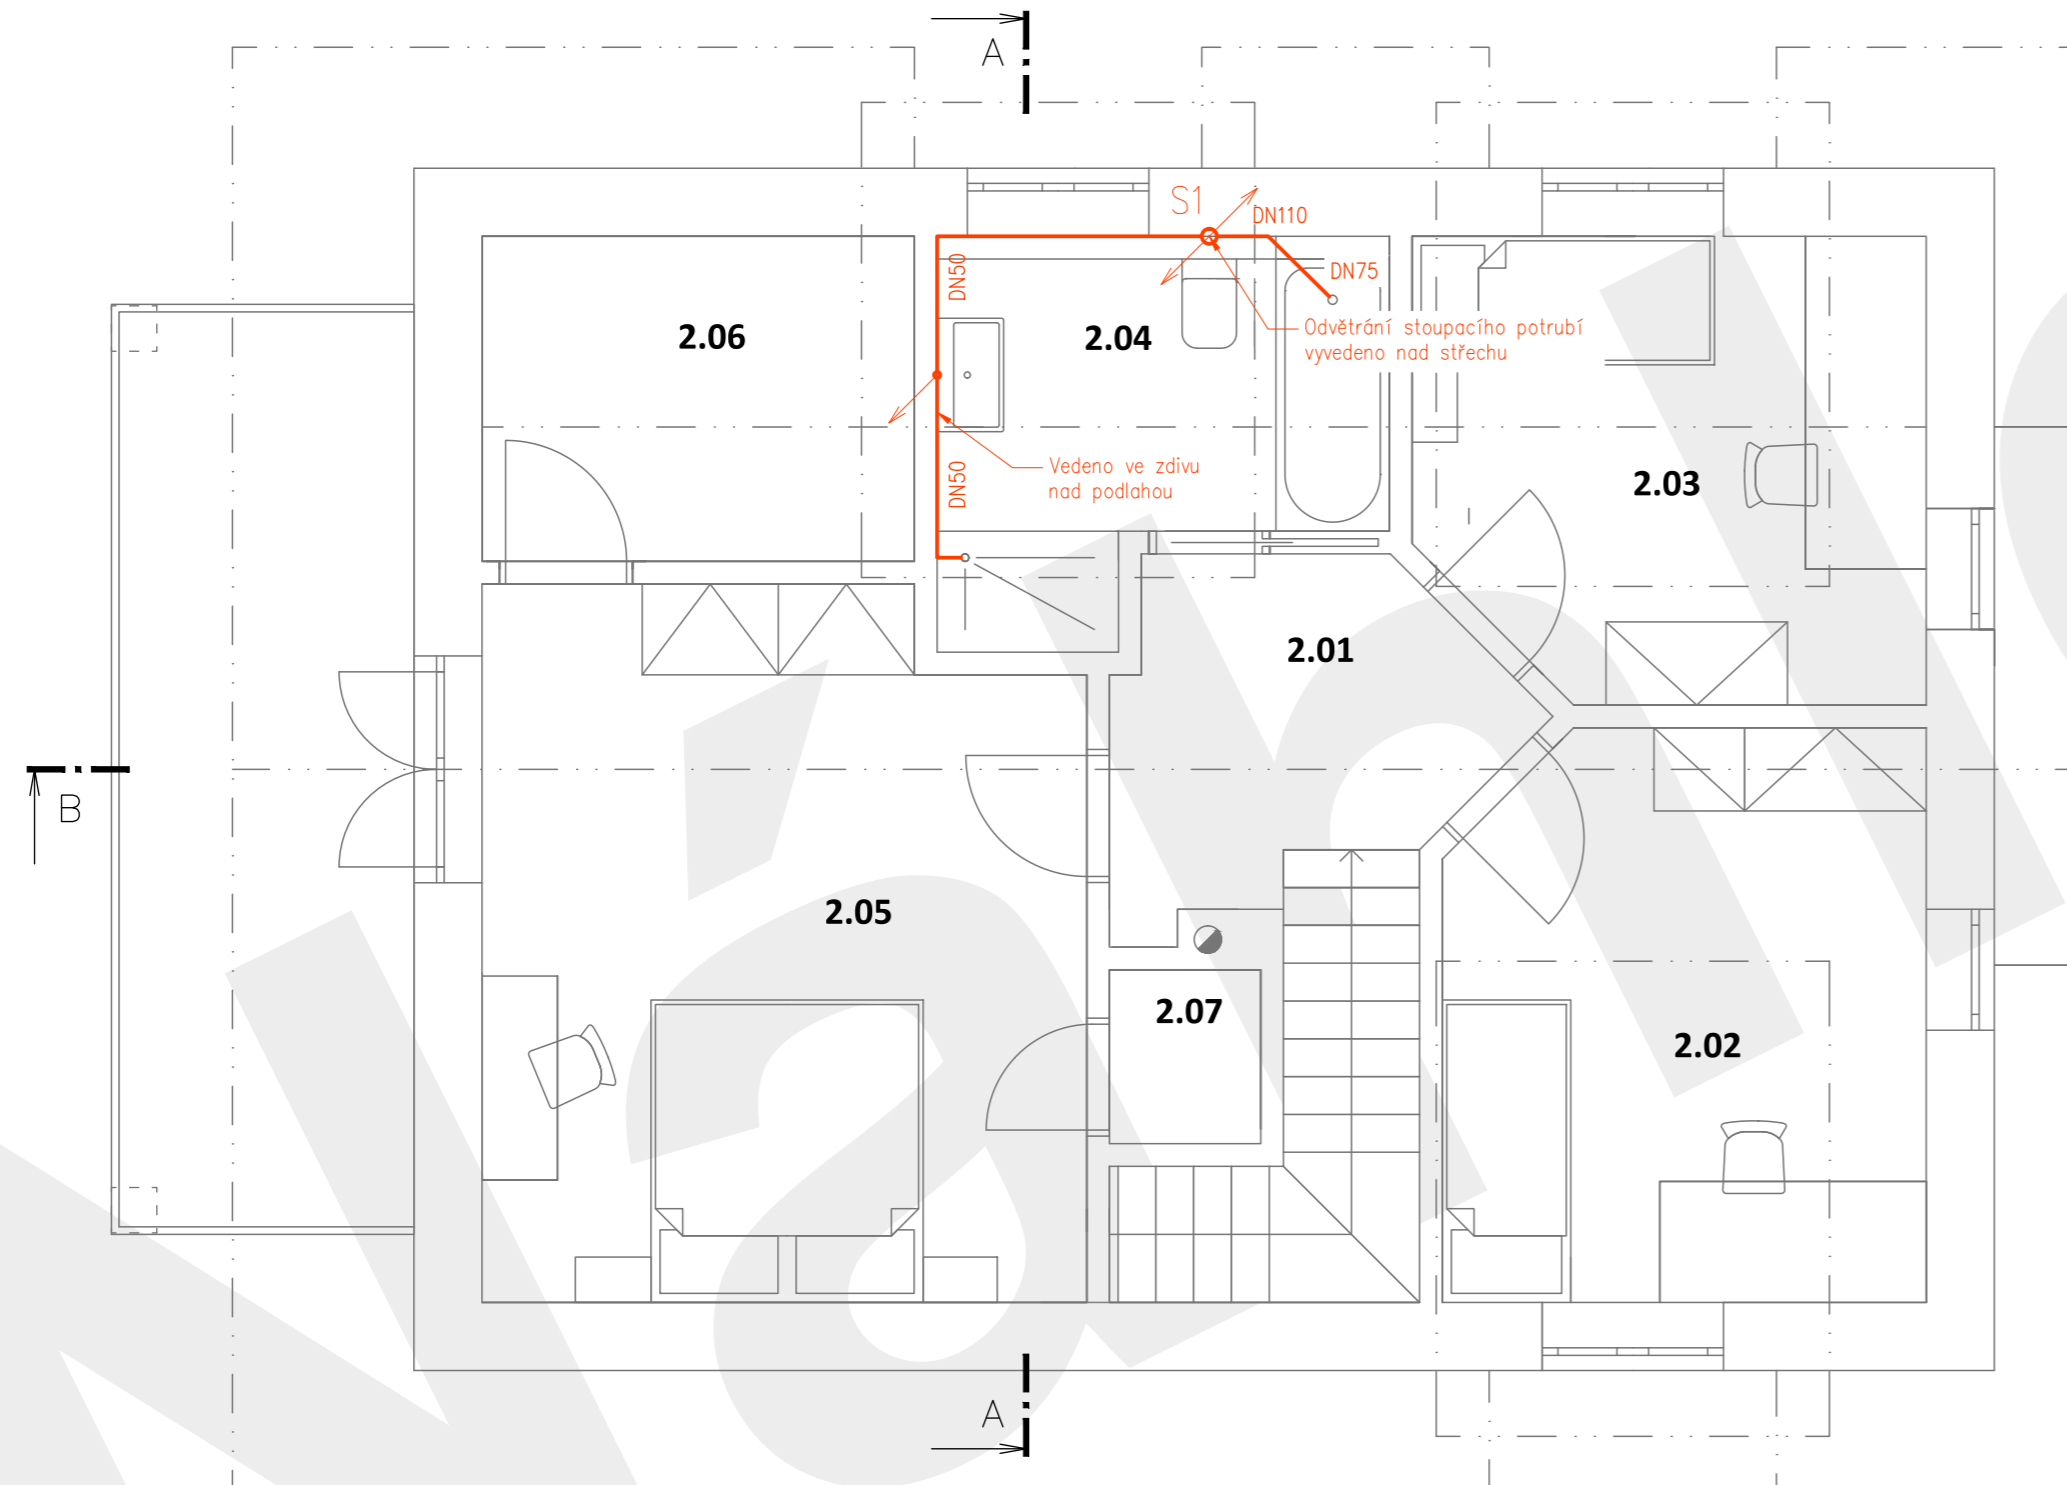

POZNÁMKY KANALIZACE:

Odpadní potrubí vnitřní kanalizace (přípojovací potrubí a stoupačky) je provedeno z trubek a tvarovek hrdlových PPHT z polypropylenu. Zařizovací předměty jsou ve standardním provedení a jsou osazeny zápachovými uzávěrkami. Pro připojení pračky a myčky je použita podomítková zápachová uzávěrka. Na stoupačkách kanalizace jsou osazeny čistící tvarovky. Vnitřní potrubí bude vedeno ve stěnách a podlaže s min.sklonem 2%. Potrubí venkovní kanalizace a vnitřních ležatých svodů je provedeno z trubek a tvarovek hrdlových PVC KG z tvrzeného PVC. Odpadní potrubí je svedeno do revizní šachty osazené na pozemku investora a následně do veřejné kanalizace. Dešťová kanalizace je svedena do vsaku na pozemku investora. Potrubí vedené uvnitř objektu je uloženo s min. krytím 300mm pod podlahou. Potrubí vedené v zemi okolo objektu je uloženo s min. krytím 1100mm pod terénem. Stoupačí potrubí S1 vyvedeno nad střechu, osazené ventilační hlavíci, dle platných předpisů. Po max. délce ležatého potrubí splaškové kanalizace 18m musí být osazena revizní šachta.

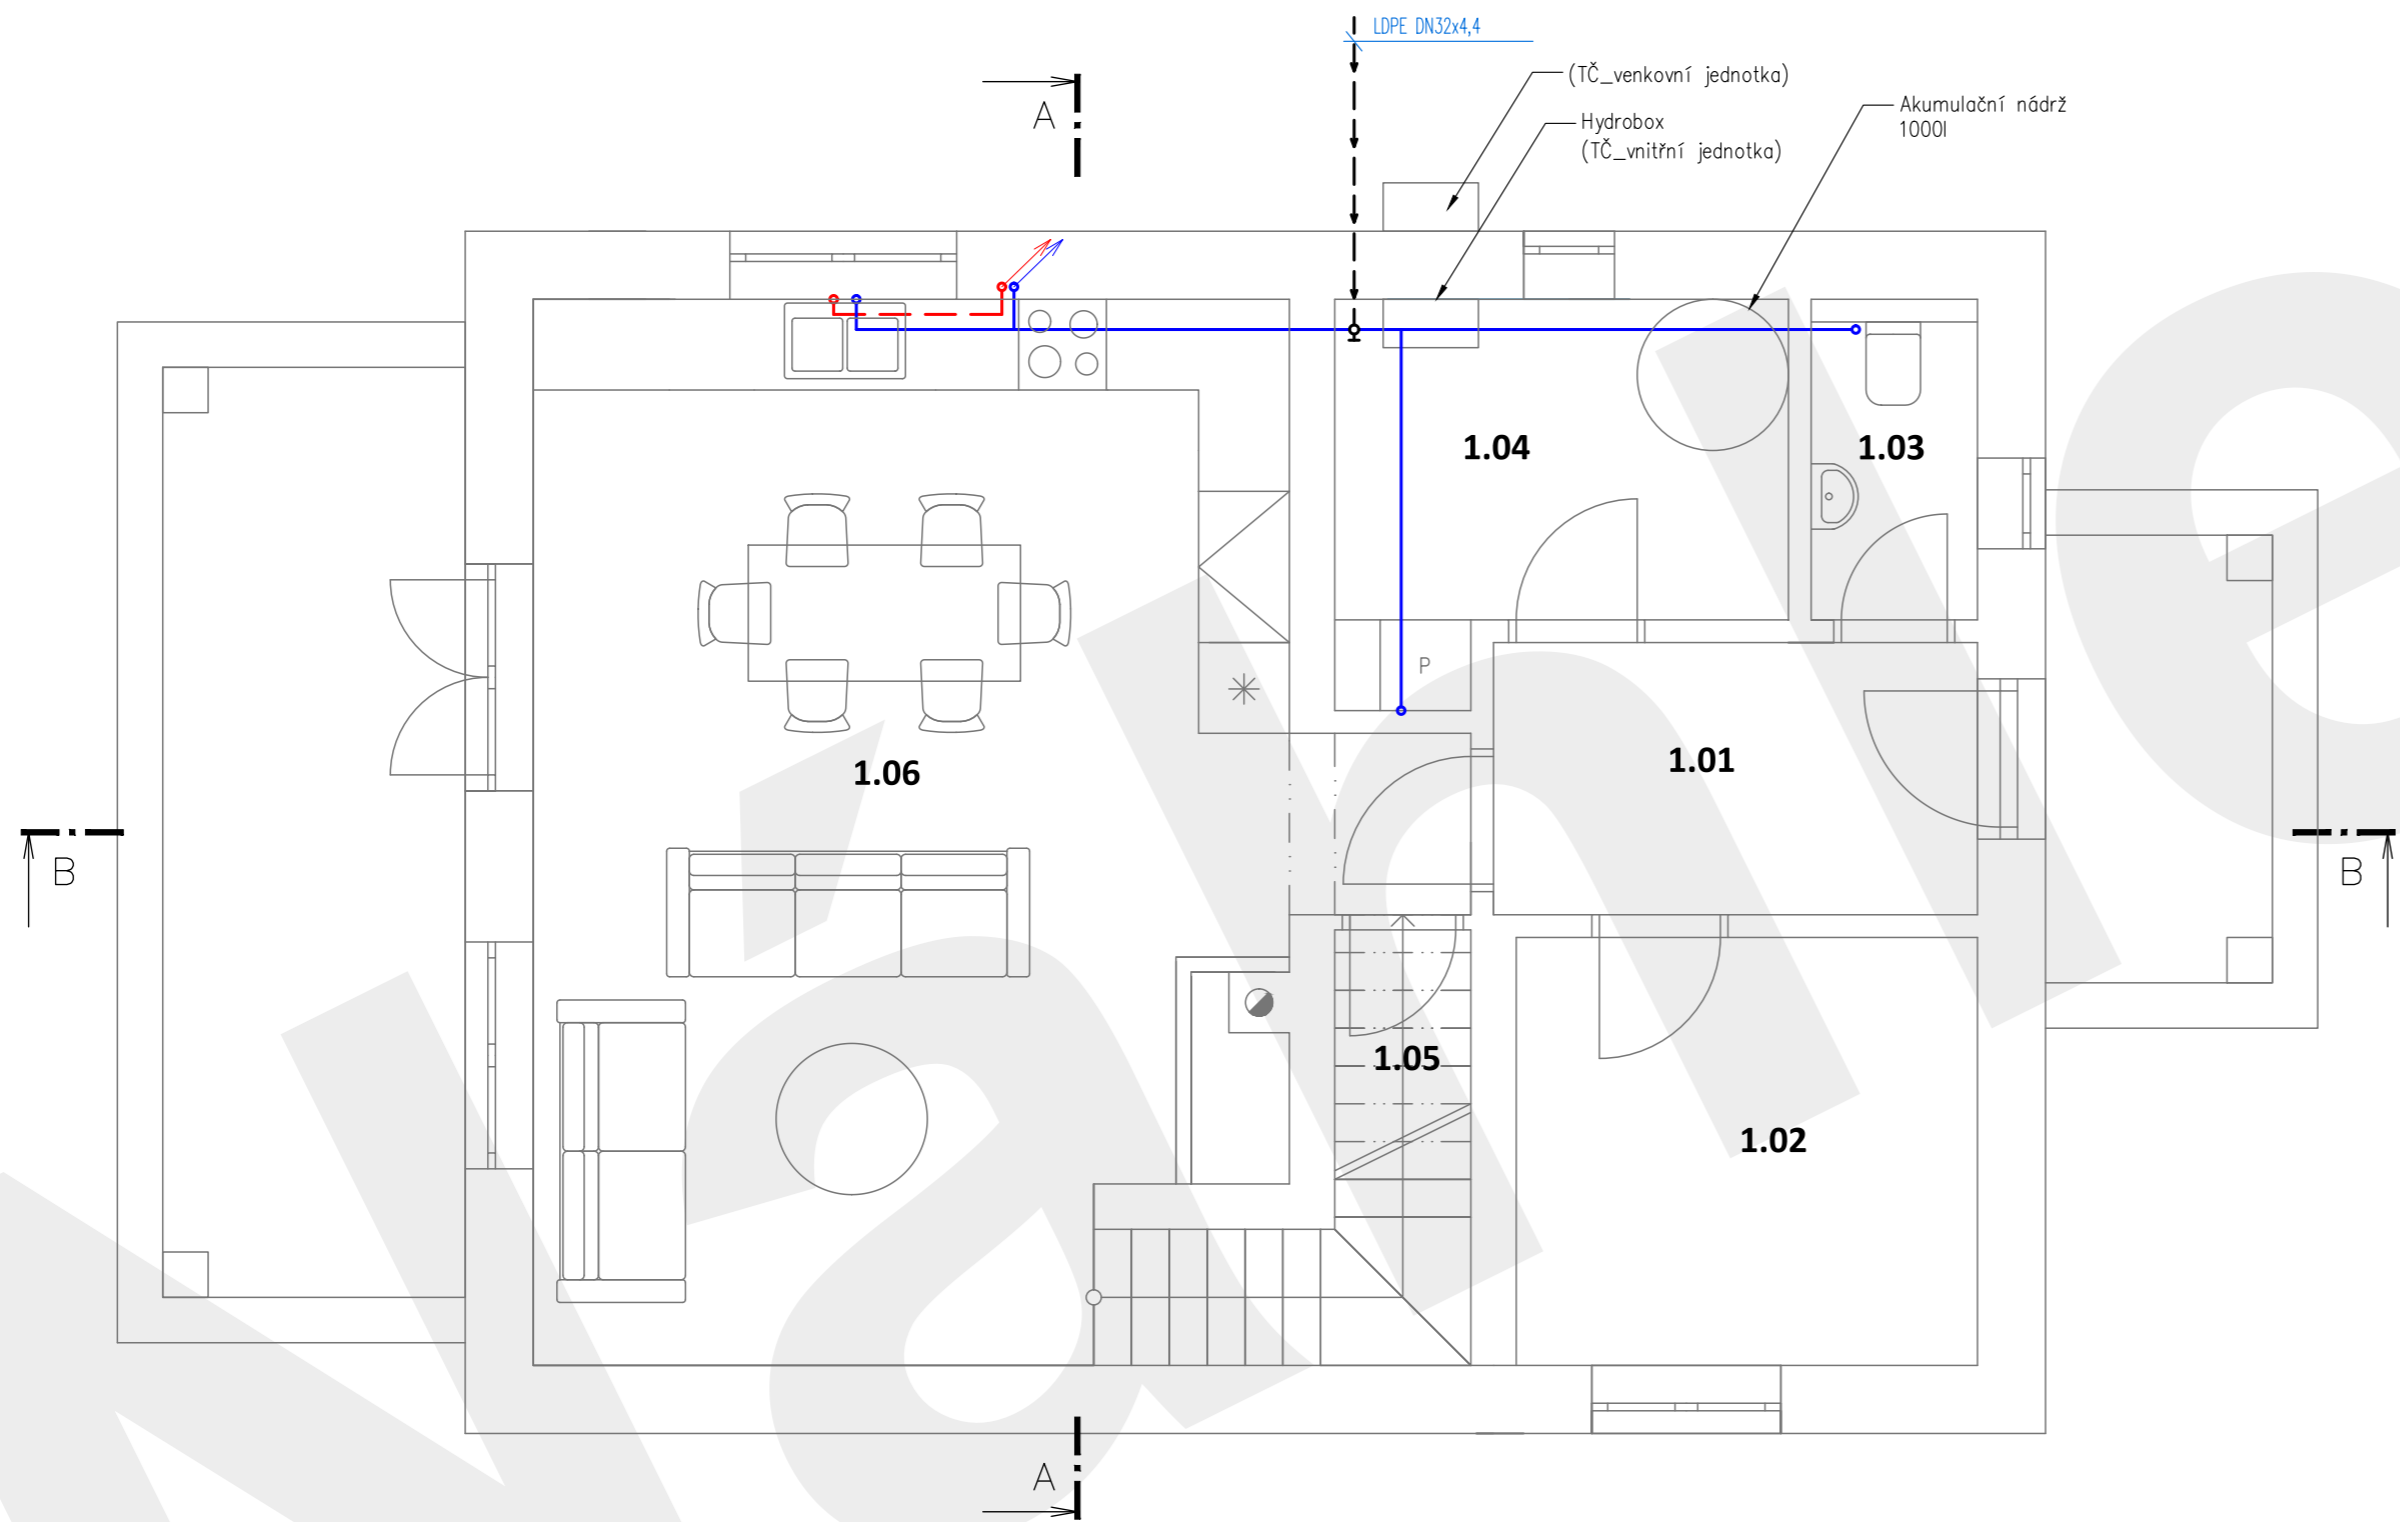

LEGENDA MÍSTNOSTÍ

OZN.	MÍSTNOST	(m2)	PODLAHA	STĚNY	STROP
1.01	CHODBA	5,76	keramická dlažba	vápen. štuk.omítka	
1.02	PRACOVNA	8,63	lamino	vápen. štuk.omítka	
1.03	WC	2,33	keramická dlažba	ker.obklad v=2,0m	štuk.om.
1.04	PRÁDELNA	6,90	keramická dlažba	keramický obklad	
1.05	KOMORA	2,59	keramická dlažba	vápen. štuk.omítka	
1.06	OBÝVACÍ POKOJ + KK	35,0	Lamino	vápen. štuk.omítka	

PLOCHA CELKEM 1.NP	61,2
--------------------	------

LEGENDA INŽENÝRSKÝCH SÍTÍ

- ROZVODY STUDENÉ VODY
- ROZVODY TEPLÉ VODY
- PŘÍVODNÍ VODOVODNÍ POTRUBÍ DN32

POZNÁMKA :

Potrubi rozvody a tvarovky vodovodu jsou z polypropylenu HOSTALEN s tepelnou izolací návleky na bázi polyetylenu s tl. stěny 9mm. Rozvody pitné vody jsou vedeny v podlaze popřípadě v drážkách ve zdech nad podlahou. Potrubí je vedeno v minimálním spádu 0,2% v podlaze je uloženo bezspádově. Zařizovací předměty jsou ve standardním provedení a jsou osazeny stojánkovými pákovými směsnými bateriemi, pro vanu a sprchu v nástěnném provedení. Pro připojení pračky a sušičky je použita podomítková zápachová uzávěrka v kombinaci s připojením na vodu. Potrubí vedené v zemi je uloženo s min. krytím 1500mm pod terénem.





VYPRACOVAL :		Ondřej Jirků
KONTROLOVAL :	Ing.Jiří Angelis	
OBJEDNATEL :	SJM Lejsek Roman a Lejsková Petra, č. p. 157, 35735 Mírová	

FORMÁT : 3x44	PARÉ :
MĚŘÍTKO : 1:50	
DATUM : 01/2023	
STUPĚŇ : DUR+DPS	
ČÁST : TECHNICKÉ ZAŘÍZENÍ BUDOV	

NOVOSTAVBA RODINNÉHO DOMU na p.č. 373/8,
v obci Mírová k.ú. Mírová

VÝKRES :	
VODOVOD 1.NP	D.1.4.b 03

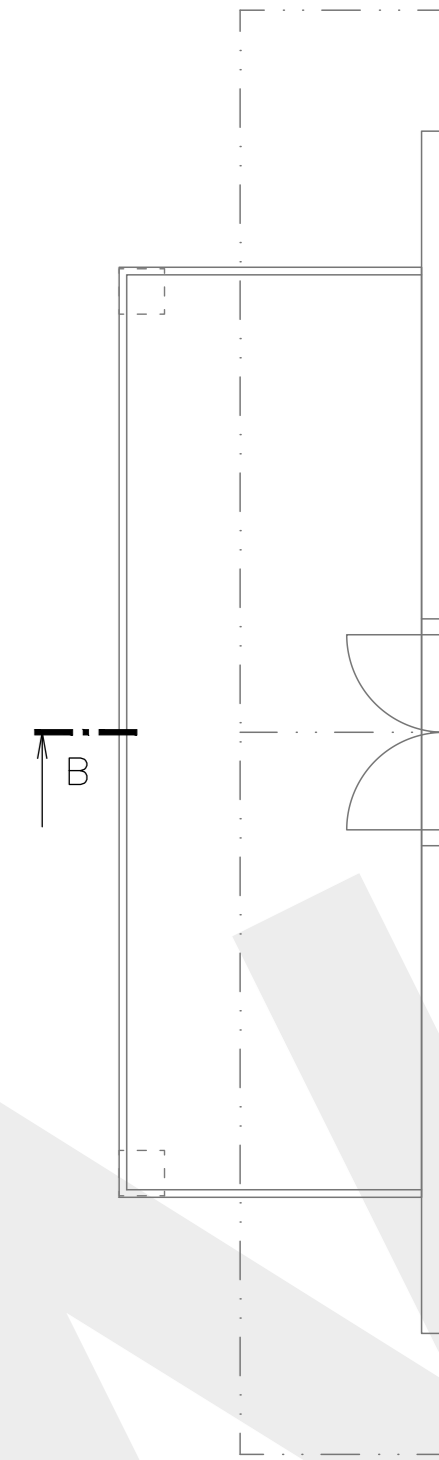

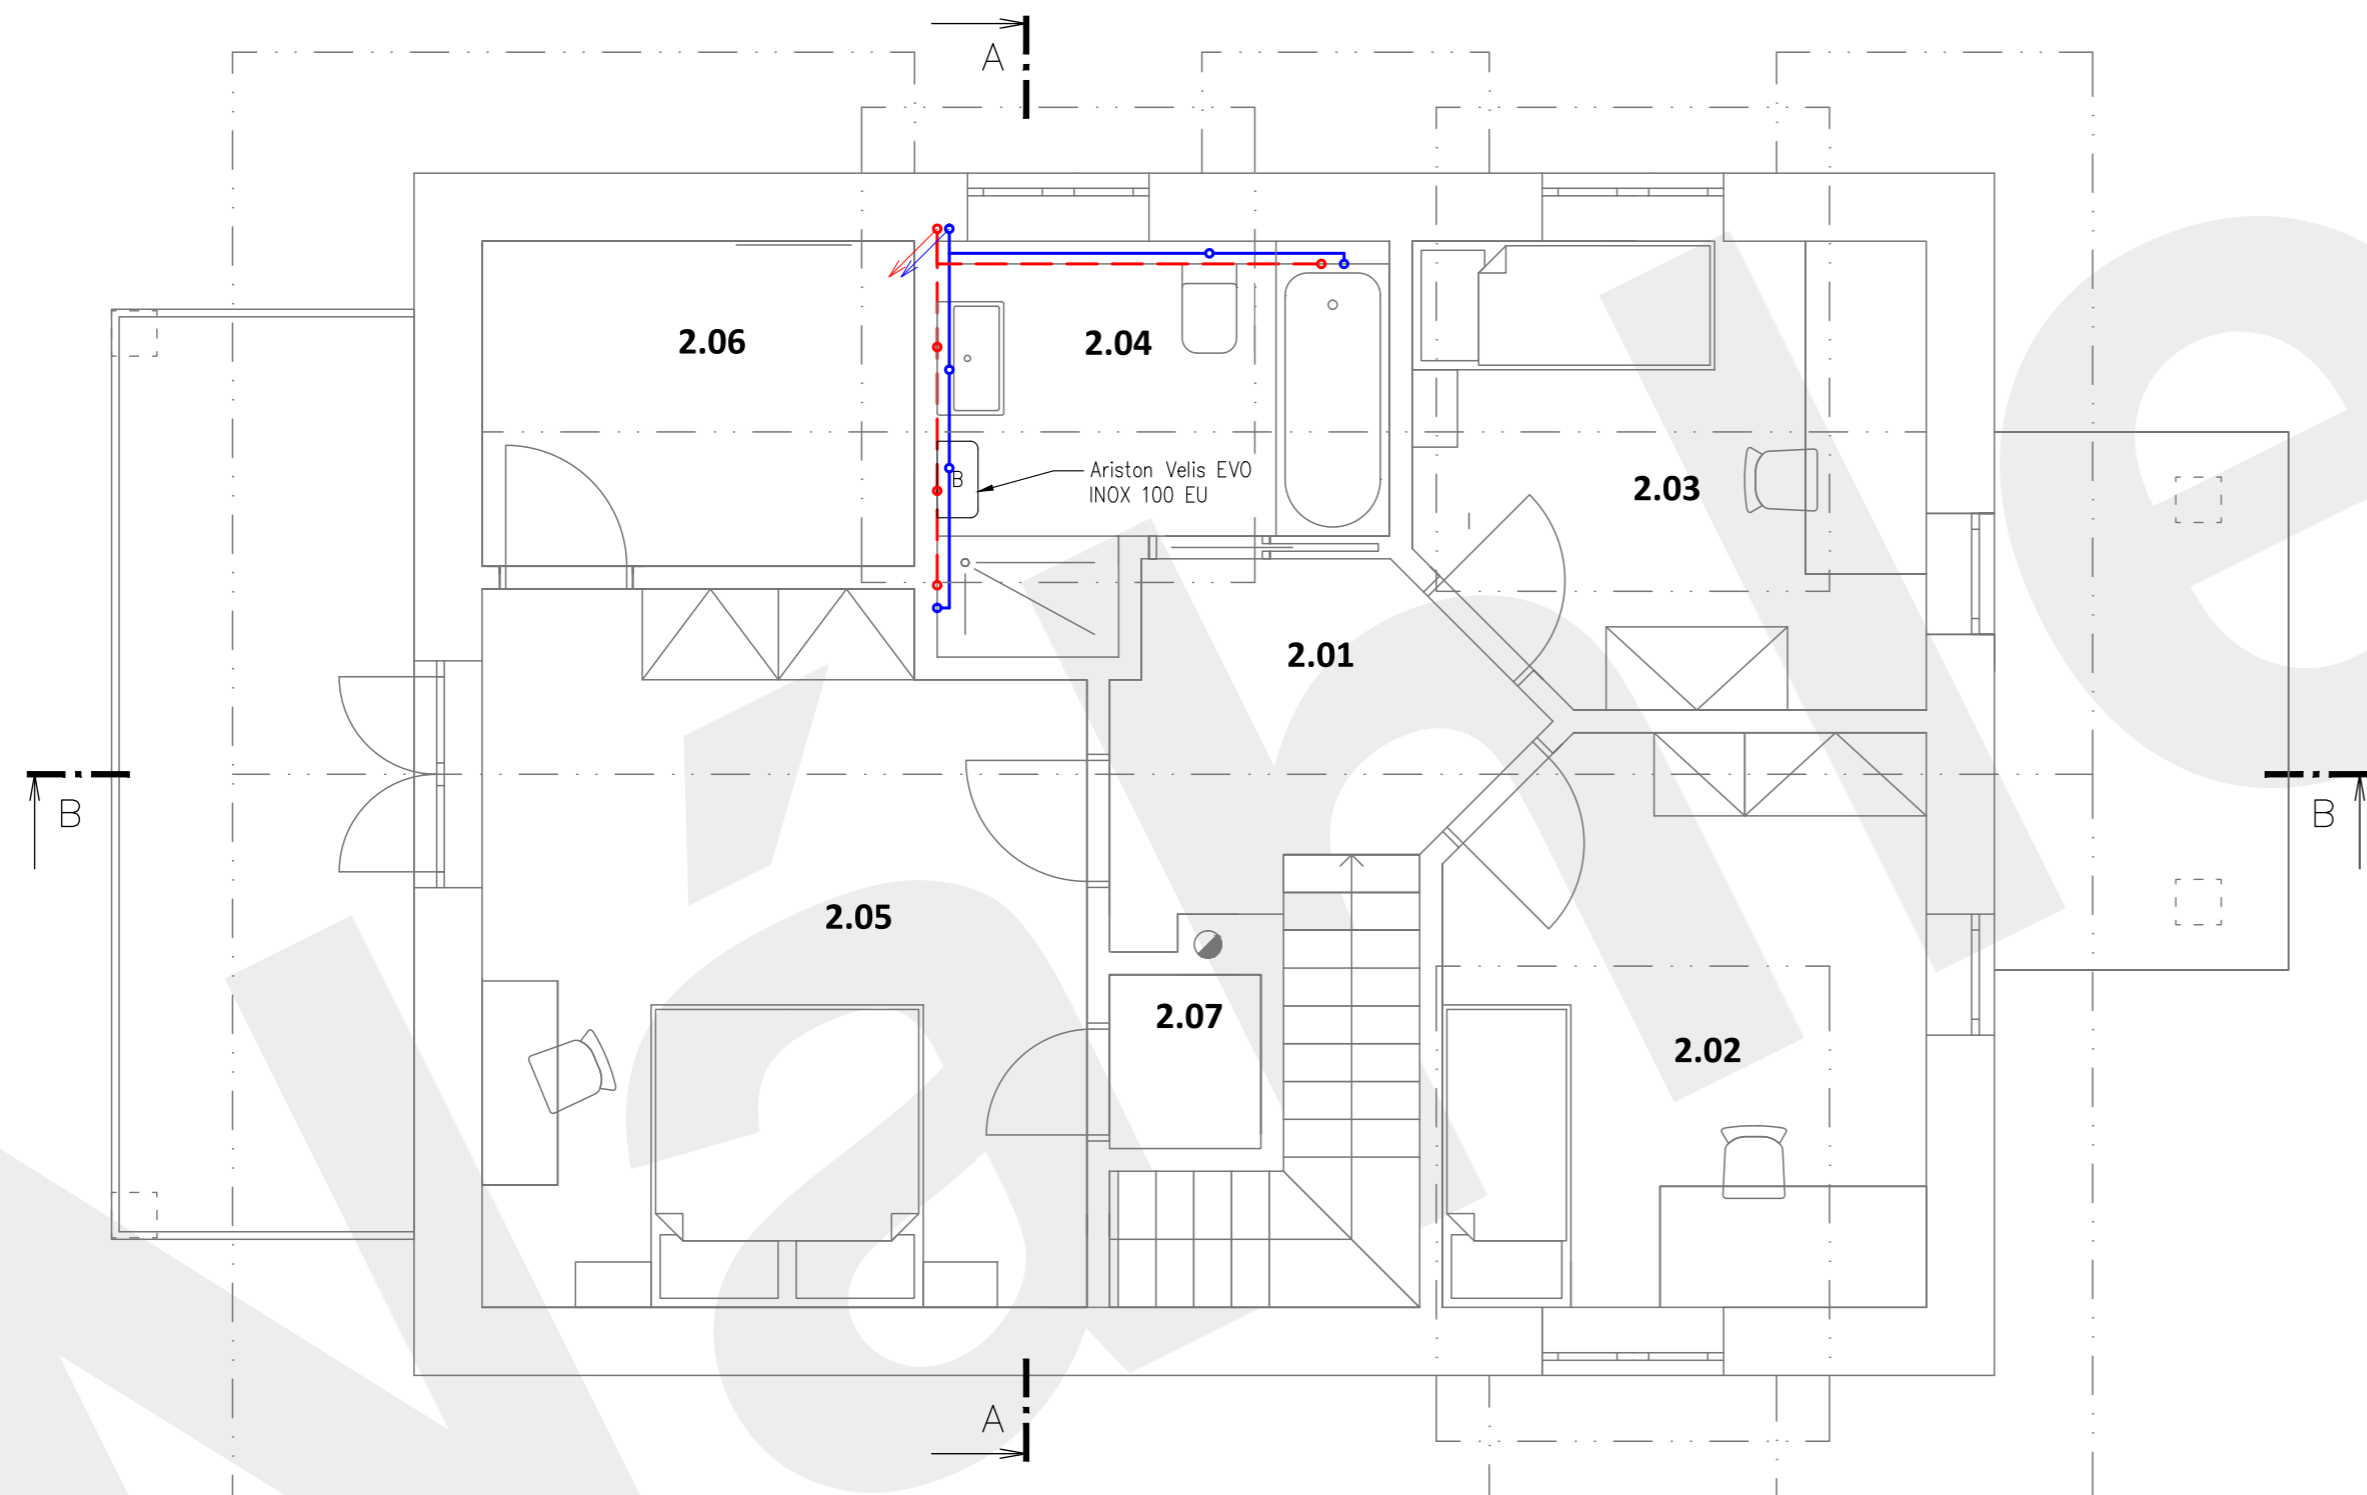

LEGENDA MÍSTNOSTÍ

OZN.	MÍSTNOST	(m ²)	PODLAHA	STĚNY	STROP
2.01	CHODBA	5,20	lamino	tenkovrstvá YTONG	SDK
2.02	POKOJ DĚTSKÝ	11,80	lamino	tenkovrstvá YTONG	SDK
2.03	POKOJ DĚTSKÝ	9,97	lamino	tenkovrstvá YTONG	SDK
2.04	KOUPELNA	6,79	keramická dlažba	keramický obklad	SDK
2.05	LOŽNICE	18,31	lamino	tenkovrstvá YTONG	SDK
2.06	ŠATNA	6,15	Lamino	tenkovrstvá YTONG	SDK
2.07	KOMORA	1,12	Lamino	tenkovrstvá YTONG	SDK

PLOCHA CELKEM 2.NP	59,4
--------------------	------

LEGENDA INŽENÝRSKÝCH SÍTÍ

- ROZVODY STUDENÉ VODY
 — ROZVODY TEPLÉ VODY

POZNÁMKA:

Potrubní rozvody a tvarovky vodovodu jsou z polypropylenu HOSTALEN s tepelnou izolací návlěky na bázi polyetylenu s tl. stěny 9mm. Rozvody pitné vody jsou vedeny v podlaže popřípadě v drážkách ve zdech nad podlahou. Potrubí je vedeno v minimálním spádu 0,2%, v podlaže je uloženo bezspádově. Zařizovací předměty jsou ve standardním provedení a jsou osazeny stojánkovými pákovými směsnými bateriemi, pro vanu a sprchu v nástěnném provedení. Pro připojení pračky a sušičky je použita podomítková zápachová uzávěrka v kombinaci s připojením na vodu. Potrubí vedené v zemi je uloženo s min. krytím 1500mm pod terénem.




VYPRACOVAL :		Ondřej Jirků
KONTROLOVAL :	Ing. Jiří Angelis	
OBJEDNATEL :	SJM Lejsek Roman a Lejsková Petra, č. p. 157, 35735 Mírová	

FORMÁT : 3x4	PARÉ :
MĚŘÍTKO : 1:50	
DATUM : 01/2023	
STUPĚŇ : DUR+DPS	

ČÁST : TECHNICKÉ ZAŘÍZENÍ BUDOV

NOVOSTAVBA RODINNÉHO DOMU na p.č. 373/8,
v obci Mírová k.ú. Mírová

VÝKRES :	VODOVOD 2.NP	D.1.4.b 04
----------	---------------------	-------------------

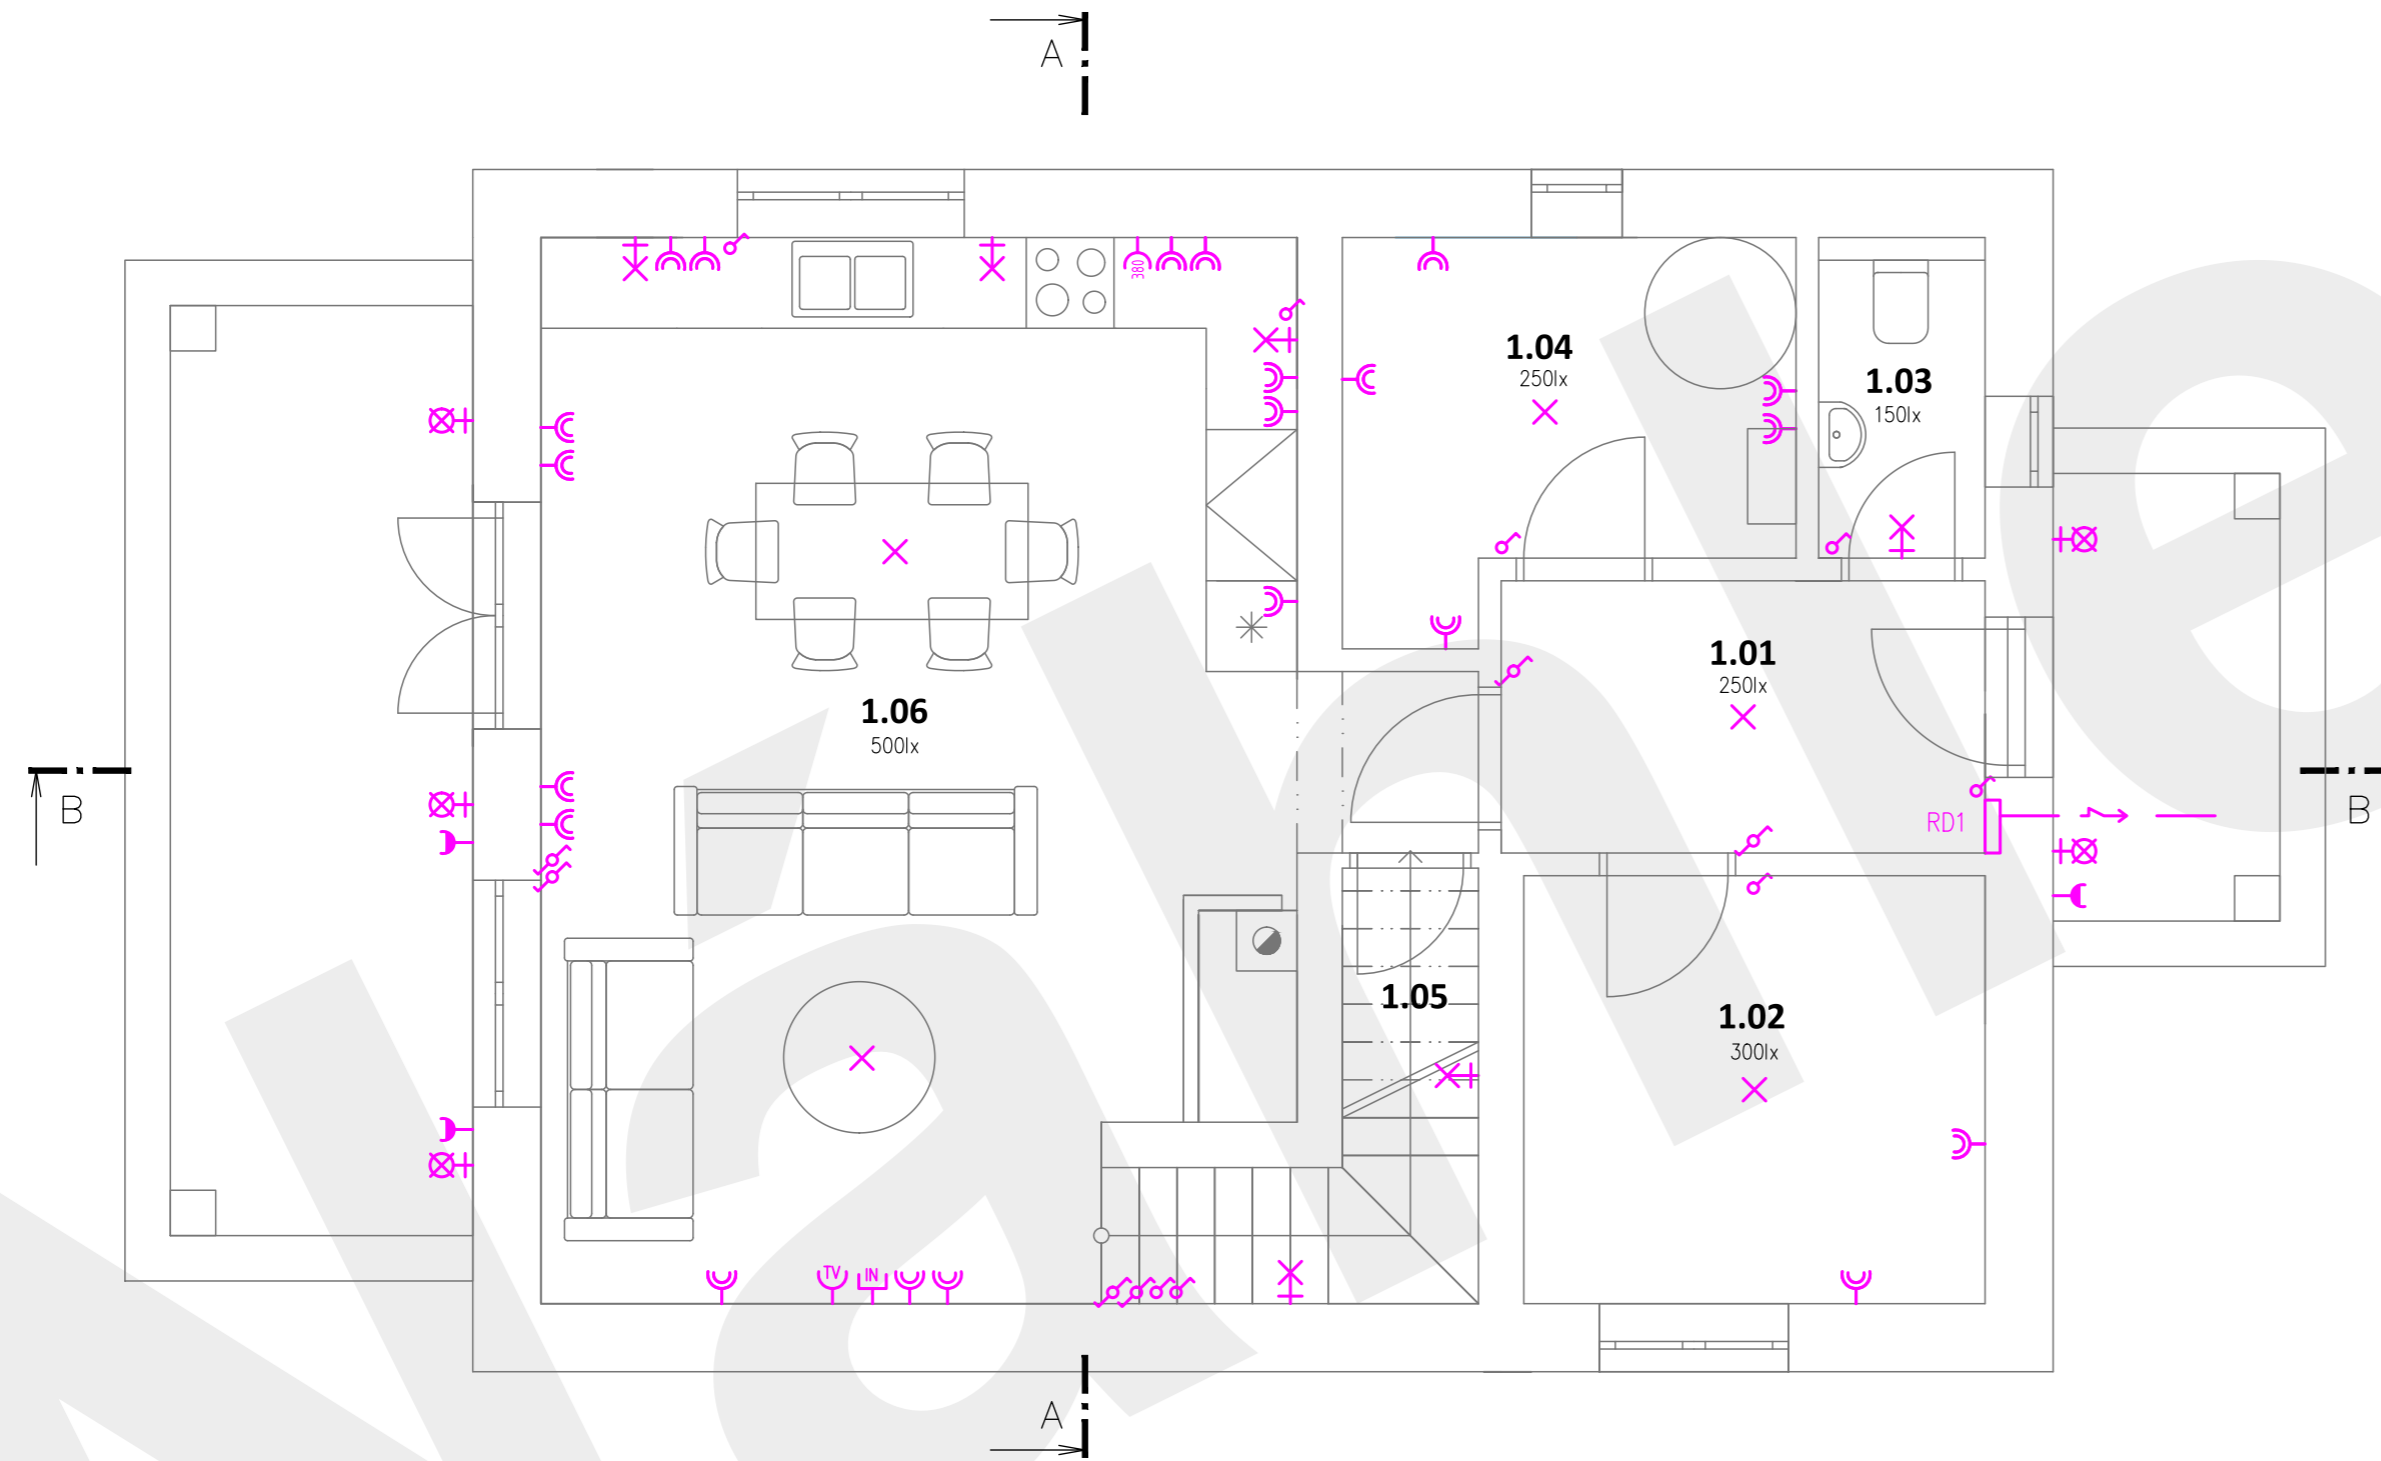

LEGENDA ELEKTRO

✕	SVÍTLIDLO NÁSTROPNÍ	⌚	ZÁSUVKA 380V
✕	SVÍTLIDLO NÁSTĚNNÉ	⌚	ZÁSUVKA TV SIGNÁLU
⊗	VYPÍNAČ OBYČEJNÝ	⌚	DATOVÁ ZÁSUVKA
⊗	VYPÍNAČ SCHODIŠŤOVÝ	⌚	ROZVADĚČ
⊗	VYPÍNAČ KRÍŽOVÝ		
⌚	ZÁSUVKA 230V		
⌚	DVOJITÁ ZÁSUVKA 230V		
⌚	ZÁSUVKA VENKOVNÍ		

Poznámky ELEKTROINSTALACE :

- Kabelové trasy skryté, kabely vedeny v instalační drážce ve zdivu.
- Zásuvky uloženy pod omítkou (výška 500mm).
- Zásuvkové rozvody silnoprůdu – CYKY 30x2,5.
- Světelné rozvody silnoprůdu – CYKY 30x1,5.
- Kabely k vypínačům typu CYKY 2A, 3Ax1,5.
- Vypínače instalovat ve výšce 1200mm.
- Elektroinstalace v koupelnách a umývárkách bude provedena dle ČSN33 2000-7-7011.

- Projektant netrvá na přesném umístění svítidel, ovladačů, zásuvek a jiných přístrojů.
 - Elektroinstalace musí být provedena v souladu s platnými předpisy a ČSN zejména v oblasti bezpečnosti a ochrany osob.
 - Soustava napětí: 230/400 v AC 50Hz TN-C-S.
 - Ochrana proti nebezpečnému dotyku neživých částí: samočinným odpojením od zdroje dle čsn 33 2000-4-41.
 - V celém objektu je navrženo vytápění pomocí topných elektrických folií HEATFLOW.
- Při provádění elektroinstalace bude provedena příprava pro topné rohože. Topné fólie budou instalovány a zapojeny dle pokynů výrobce.

Poznámky obecné :

- drážky a prostupy konstrukcemi pro instalace budou provedeny dle požadavků příslušné profese, dle skutečného trasování a dimenze instalací a budou ošetřeny dle technologických předpisů. je nutné je provádět v koordinaci s příslušnými částmi projektové dokumentace

- Tato dokumentace nenahrazuje prováděcí, dílenskou ani výrobní dokumentaci, prováděcí, dílenská a výrobní dokumentace musí být předána zodpovědnému projektantovi ke schválení
- tato dokumentace neslouží k realizaci stavby

LEGENDA MÍSTNOSTÍ

OZN.	MÍSTNOST	(m2)	PODLAHA	STĚNY	STROP
1.01	CHODBA	5,76	keramická dlažba	vápen. štuk.omítka	
1.02	PRACOVNA	8,63	lamíno	vápen. štuk.omítka	
1.03	WC	2,33	keramická dlažba	ker.obklad v=2,0m	štuk.om.
1.04	PRÁDELNA	6,90	keramická dlažba	keramický obklad	
1.05	KOMORA	2,59	keramická dlažba	vápen. štuk.omítka	
1.06	OBÝVACÍ POKOJ + KK	35,0	Lamino	vápen. štuk.omítka	
PLOCHA CELKEM 1.NP		61,2			




VYPRACOVAL :		Ondřej Jirků
KONTROLOVAL :	Ing.Jiří Angelis	
OBJEDNATEL :	SJM Lejsek Roman a Lejsková Petra, č. p. 157, 35735 Mírová	

FORMÁT : 3xA4 MĚŘÍTKO : 1:50 DATUM : 01/2023 STUPEŇ : DUR+DPS	PARÉ :
ČÁST : TECHNICKÉ ZAŘÍZENÍ BUDOV	

NOVOSTAVBA RODINNÉHO DOMU na p.č. 373/8,
v obci Mírová k.ú. Mírová

VÝKRES :	
ELEKTROINSTALACE 1.NP	D.1.4.b 05

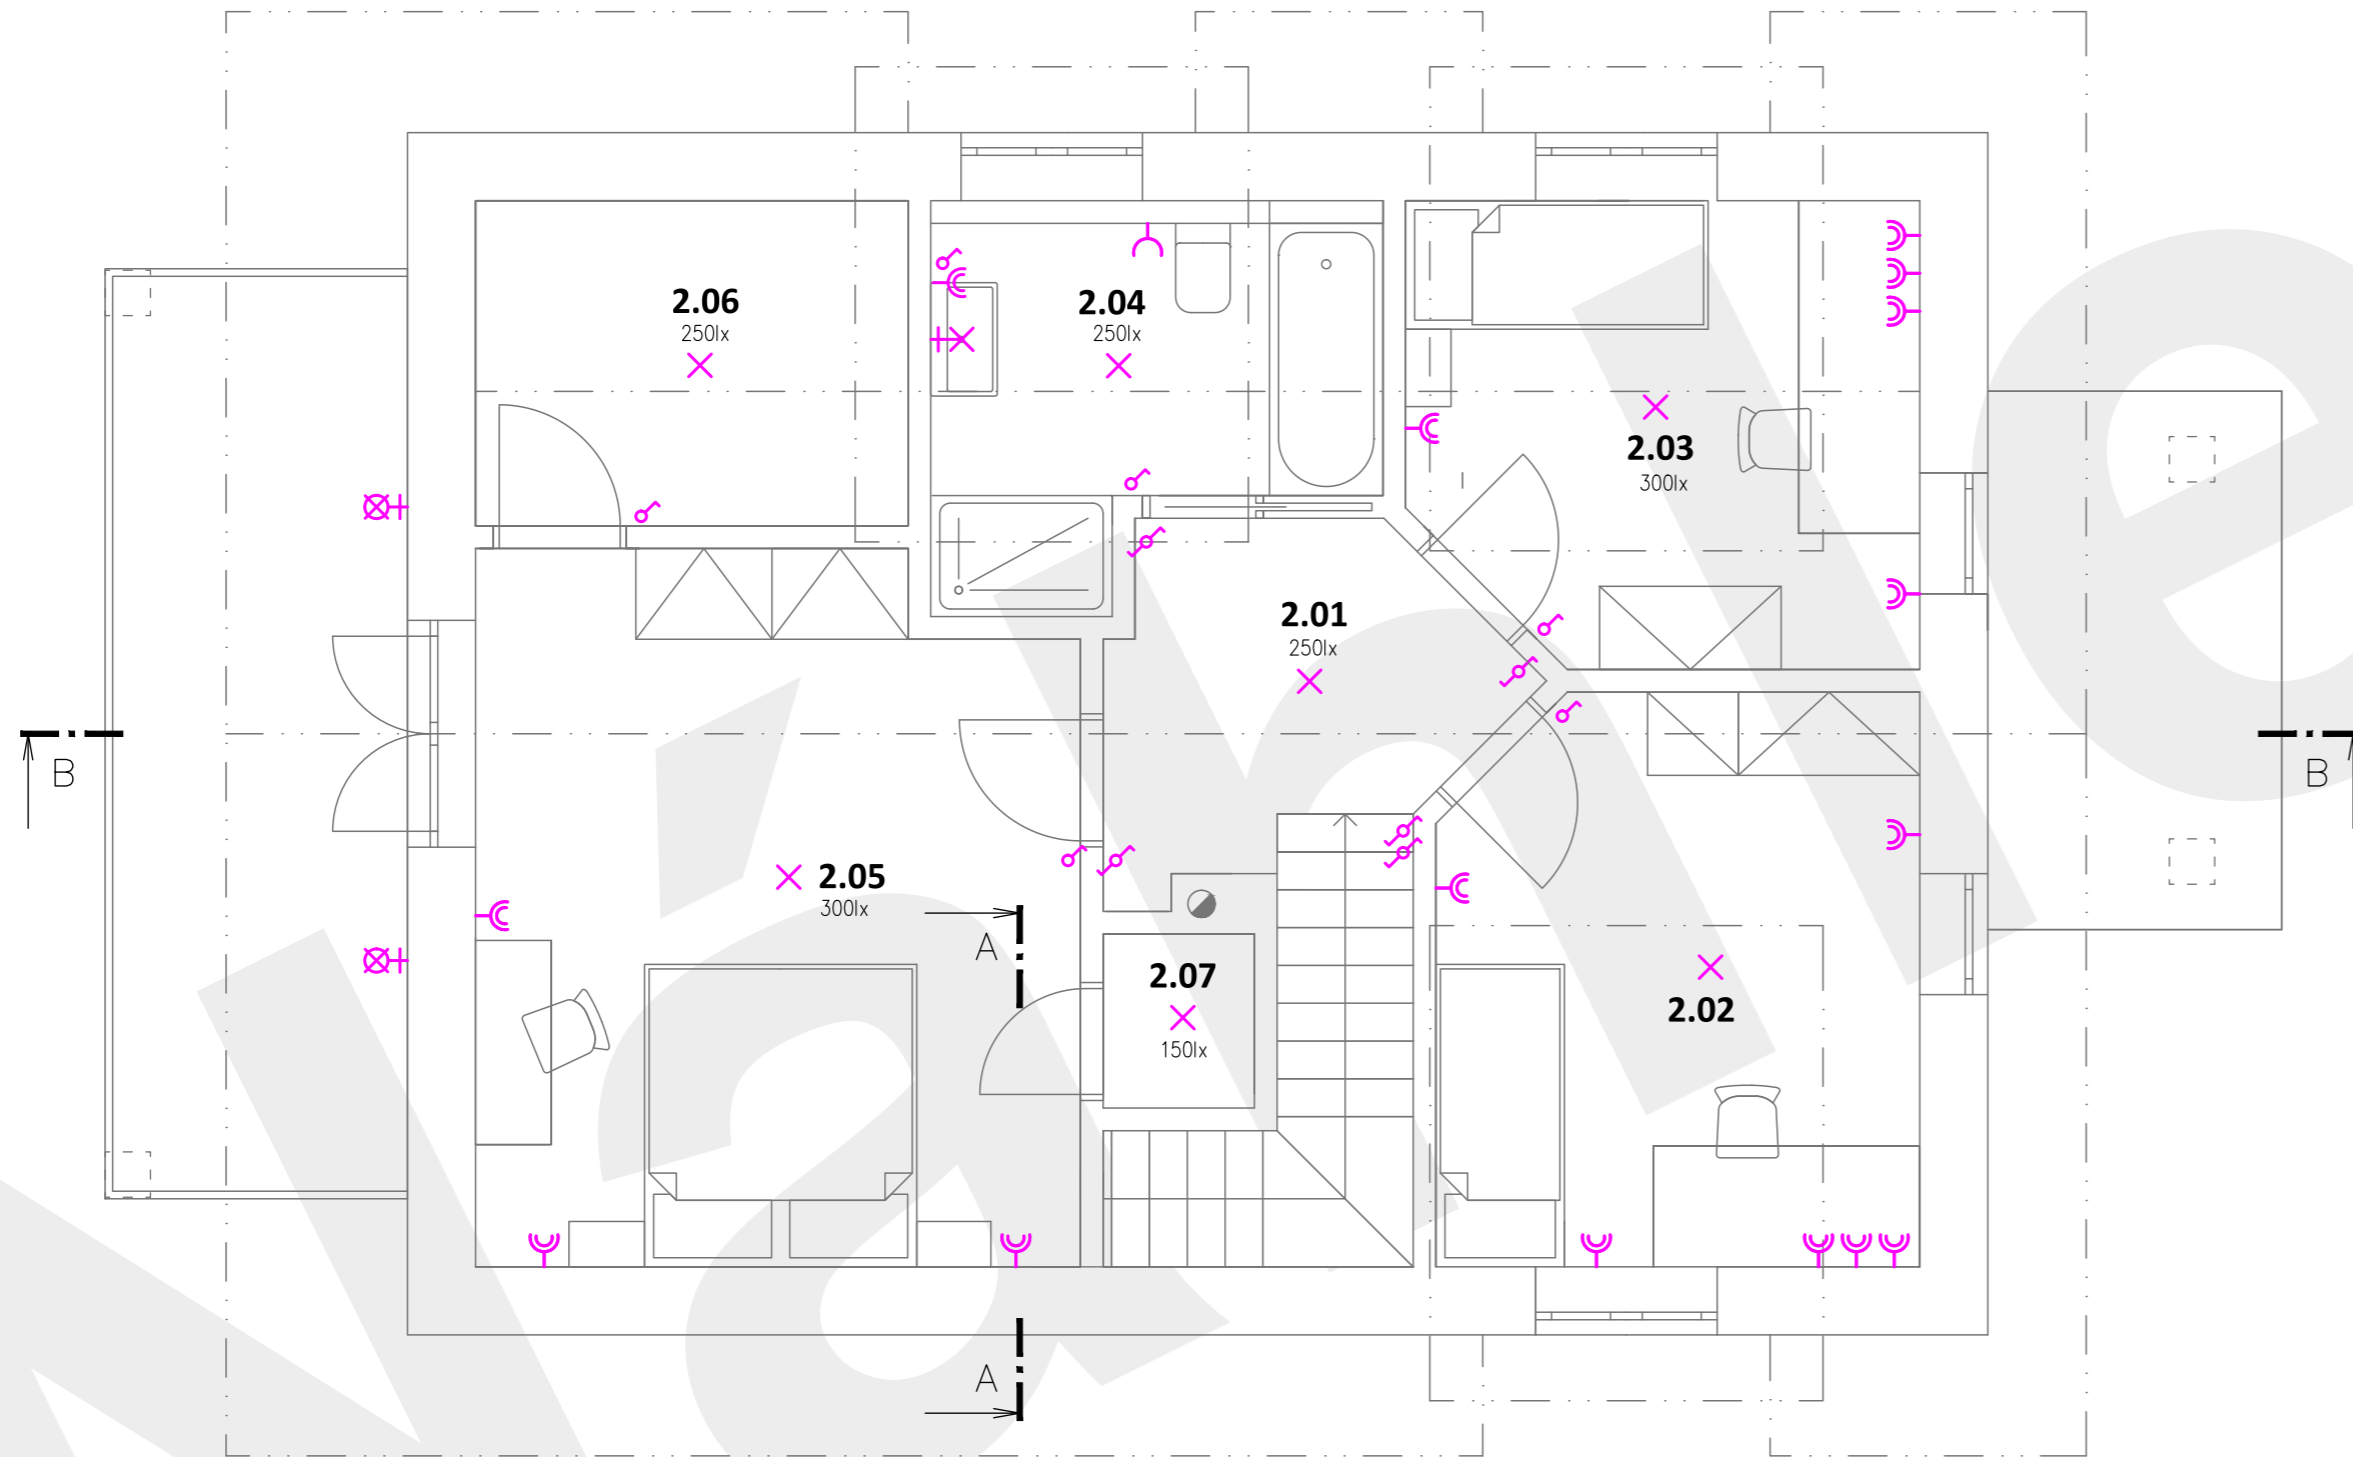

LEGENDA ELEKTRO

✕	SVĚTLIDLO NÁSTROPNÍ	⊖	ZÁSUVKA 380V
✕✕	SVĚTLIDLO NÁSTĚNNÉ	⊖	ZÁSUVKA TV SIGNALU
✕⊗	SVĚTLIDLO VENKOVNÍ	⊖	DATOVÁ ZÁSUVKA
⊖	VYPÍNAČ OBYČEJNÝ	⊖	ROZVADĚČ
⊖	VYPÍNAČ SCHODIŠŤOVÝ		
⊖	VYPÍNAČ KŘIŽOVÝ		
⊖	ZÁSUVKA 230V		
⊖	DVOJITÁ ZÁSUVKA 230V		
⊖	ZÁSUVKA VENKOVNÍ		

Poznámky ELEKTROINSTALACE :

- Kabelové trasy skryté, kabely vedeny v instalační drážce ve zdivu.
- Zásuvky uloženy pod omítkou (výška 500mm).
- Zásuvkové rozvody silnoproudu – ČYKY 30x2,5.
- Světelné rozvody silnoproudu – ČYKY 30x1,5.
- Kabely k vypínačům typu ČYKY 2A, 3Ax1,5.
- Vypínače instalovat ve výšce 1200mm.
- Elektroinstalace v koupelnách a umývárkách bude provedena dle ČSN33 2000-7-7011.

- Projektant netrvá na přesném umístění svítidel, ovladačů, zásuvek a jiných přístrojů.
- Elektroinstalace musí být provedena v souladu s platnými předpisy a ČSN zejména v oblasti bezpečnosti a ochrany osob.
- Soustava napětí: 230/400 v AC 50Hz TN-C-S.
- Ochrana proti nebezpečnému dotyku neživých částí: samočinným odpojením od zdroje dle čsn 33 2000-4-41.
- V celém objektu je navrženo vytápění pomocí topných elektrických folií HEATFLOW.
- Při provádění elektroinstalace bude provedena příprava pro topné rohože. Topné fólie budou instalovány a zapojeny dle pokynů výrobce.

Poznámky obecné :

- drážky a prostory konstrukcí pro instalace budou provedeny dle požadavků příslušné profese, dle skutečného trasování a dimenze instalací a budou ošetřeny dle technologických předpisů. je nutné je provádět v koordinaci s příslušnými částmi projektové dokumentace

- Tato dokumentace nenahrazuje prováděcí, dílenskou ani výrobní dokumentaci. prováděcí, dílenská a výrobní dokumentace musí být předána zodpovědnému projektantovi ke schválení
- tato dokumentace neslouží k realizaci stavby

LEGENDA MÍSTNOSTÍ

OZN.	MÍSTNOST	(m2)	PODLAHA	STĚNY	STROP
2.01	CHODBA	5,20	lamino	tenkovrstvá YTONG	SDK
2.02	POKOJ DĚTSKÝ	11,80	lamino	tenkovrstvá YTONG	SDK
2.03	POKOJ DĚTSKÝ	9,97	lamino	tenkovrstvá YTONG	SDK
2.04	KOUPELNA	6,79	keramická dlažba	keramický obklad	SDK
2.05	LOŽNICE	18,31	lamino	tenkovrstvá YTONG	SDK
2.06	ŠATNA	6,15	Lamino	tenkovrstvá YTONG	SDK
2.07	KOMORA	1,12	Lamino	tenkovrstvá YTONG	SDK
PLOCHA CELKEM 2.NP		59,4			




VYPRACOVAL :		Ondřej Jirků
KONTROLOVAL :	Ing. Jiří Angelis	
OBJEDNATEL :	SJM Lejsek Roman a Lejsková Petra, č. p. 157, 35735 Mírová	

FORMÁT : 3x4 MĚŘÍTKO : 1:50 DATUM : 01/2023 STUPEŇ : DUR+DPS	PARÉ :
ČÁST : TECHNICKÉ ZAŘÍZENÍ BUDOV	

NOVOSTAVBA RODINNÉHO DOMU na p.č. 373/8,
v obci Mírová k.ú. Mírová

VÝKRES :	D.1.4.b 06
ELEKTROINSTALACE 2.NP	

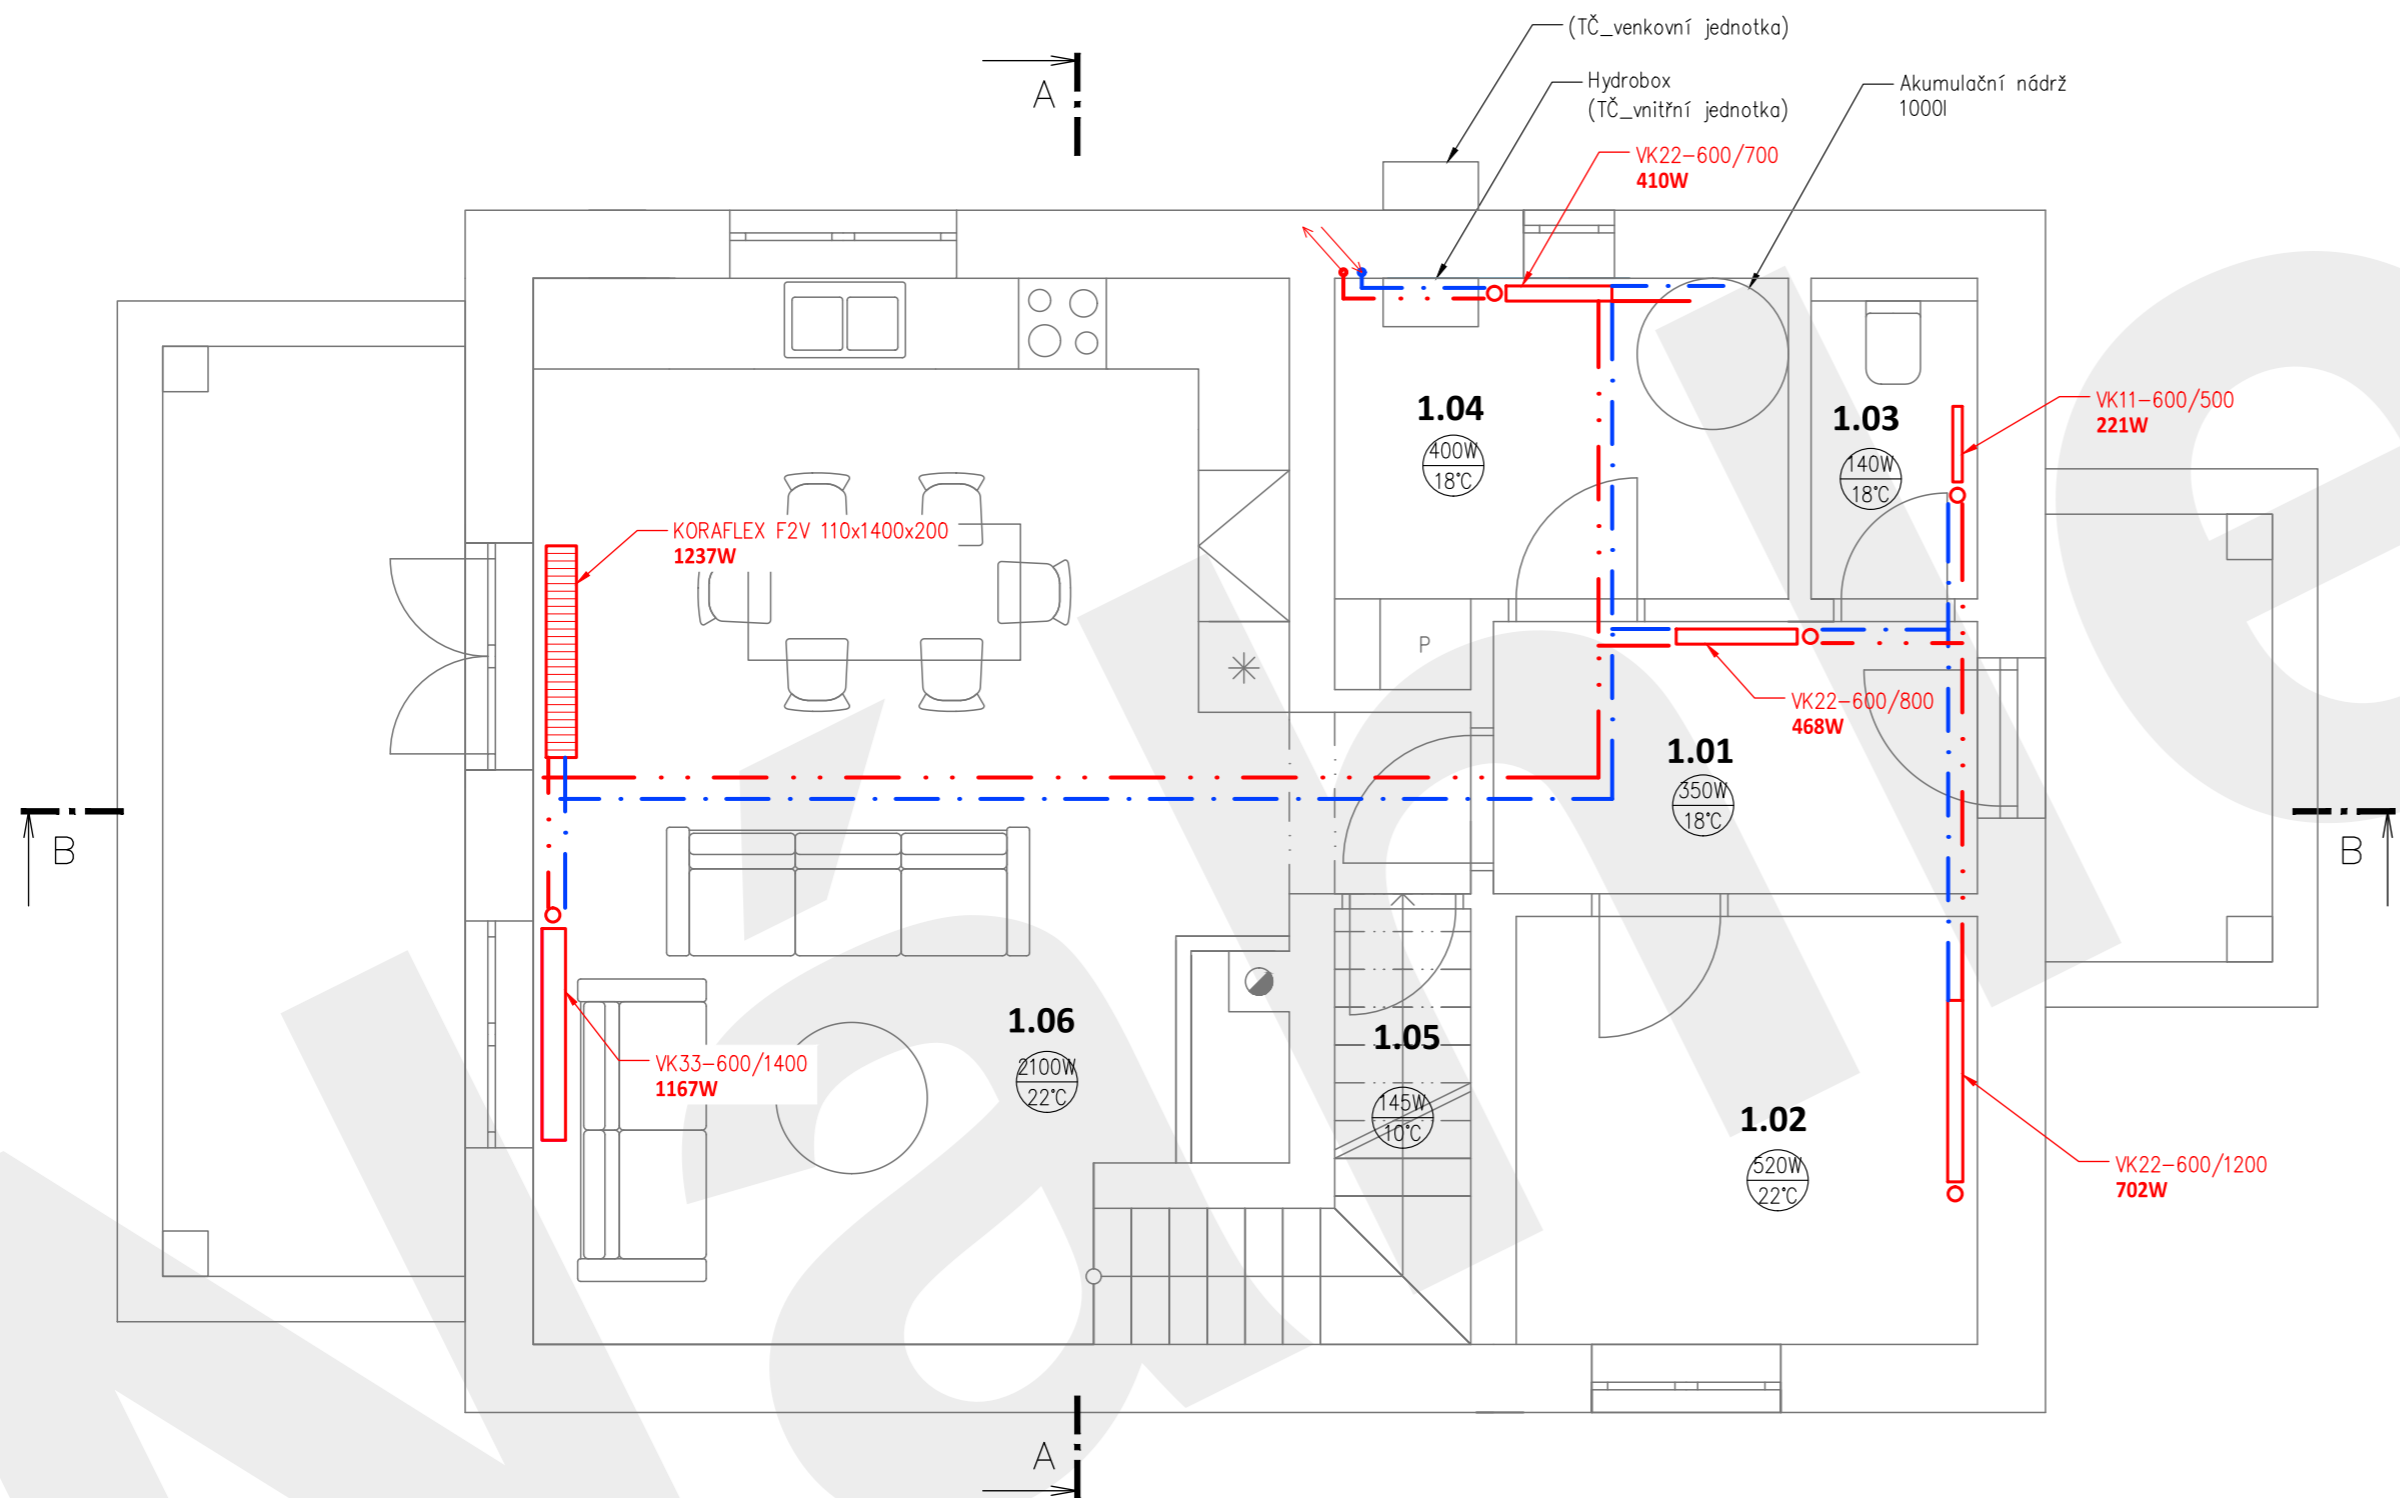

LEGENDA MÍSTNOSTÍ

OZN.	MÍSTNOST	(m2)	PODLAHA	STĚNY	STROP
1.01	CHODBA	5,76	keramická dlažba	vápen. štuk.omítka	
1.02	PRACOVNA	8,63	lamino	vápen. štuk.omítka	
1.03	WC	2,33	keramická dlažba	ker.obklad v=2,0m	štuk.om.
1.04	PRÁDELNA	6,90	keramická dlažba	keramický obklad	
1.05	KOMORA	2,59	keramická dlažba	vápen. štuk.omítka	
1.06	OBÝVACÍ POKOJ + KK	35,0	Lamino	vápen. štuk.omítka	

PLOCHA CELKEM 1.NP	61,2
--------------------	------

LEGENDA VYTÁPĚNÍ



TEPLOTNÍ SPÁD 50/40°C

Poznámky obecné :
- drážky a prostupy konstrukcemi pro instalace budou provedeny dle požadavků příslušné profese, dle skutečného trasování a dimenze instalací a budou ošetřeny dle technologických předpisů, je nutné je provádět v koordinaci s příslušnými částmi projektové dokumentace
- Tato dokumentace nenahrazuje prováděcí, dílenskou ani výrobní dokumentaci prováděcí, dílenská a výrobní dokumentace musí být předána zodpovědnému projektantovi ke schválení
- tato dokumentace neslouží k realizaci stavby


VYPRACOVAL :	Ondřej Jirků
KONTROLOVAL :	Ing. Jiří Angelis
OBJEDNATEL :	SJM Lejsek Roman a Lejsková Petra, č. p. 157, 35735 Mírová


FORMÁT : 3xA4	PARÉ :
MĚŘÍTKO : 1:50	
DATUM : 01/2023	
STUPEŇ : DUR+DPS	

ČÁST : TECHNICKÉ ZAŘÍZENÍ BUDOV

NOVOSTAVBA RODINNÉHO DOMU na p.č. 373/8,
v obci Mírová k.ú. Mírová

VÝKRES : VYTÁPĚNÍ 1.NP	D.1.4.b 07
----------------------------------	-------------------

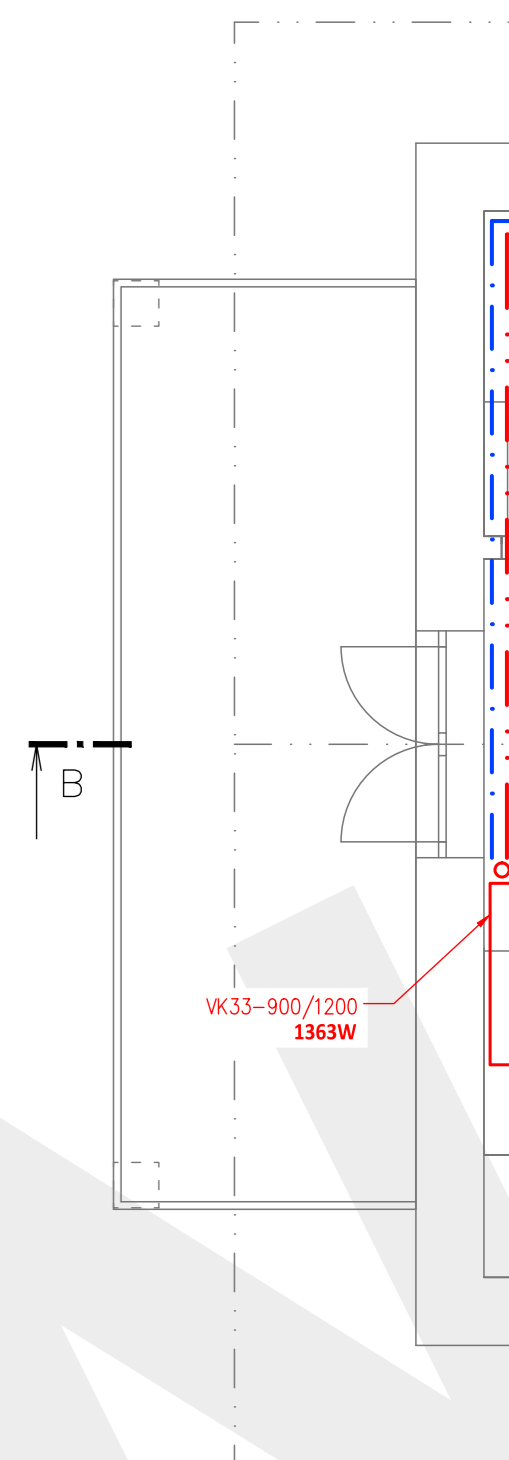

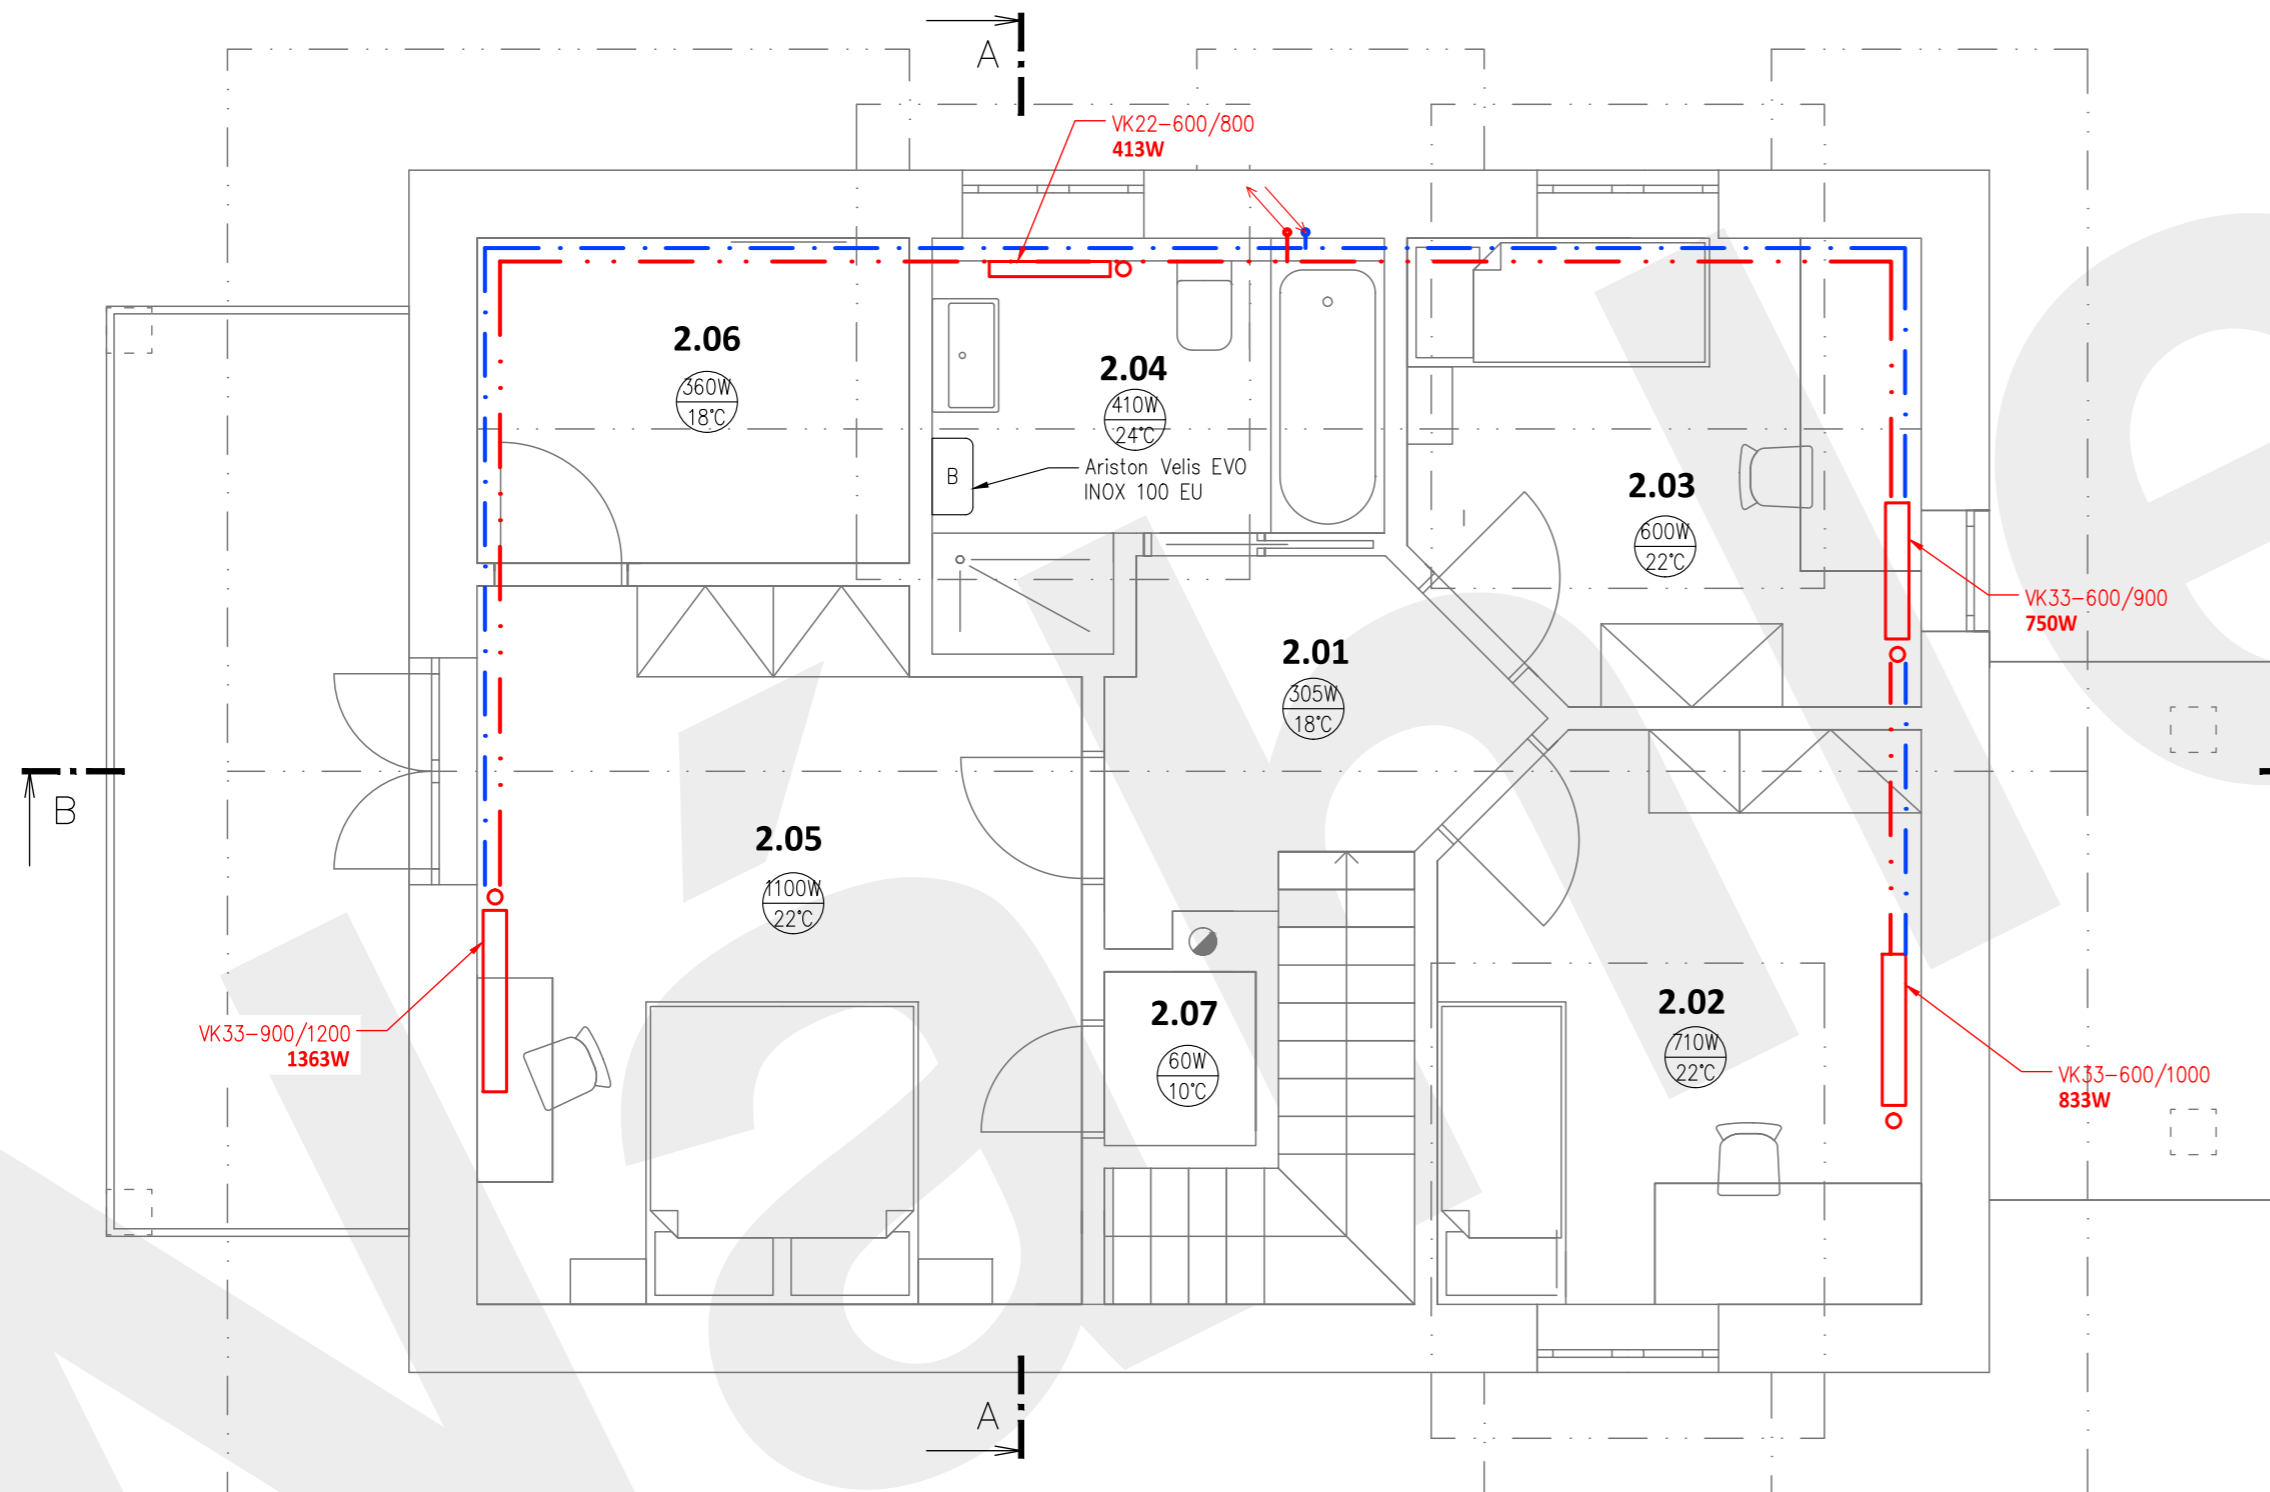

LEGENDA MÍSTNOSTÍ

OZN.	MÍSTNOST	(m2)	PODLAHA	STĚNY	STROP
2.01	CHODBA	5,20	lamino	tenkovrstvá YTONG	SDK
2.02	POKOJ DĚTSKÝ	11,80	lamino	tenkovrstvá YTONG	SDK
2.03	POKOJ DĚTSKÝ	9,97	lamino	tenkovrstvá YTONG	SDK
2.04	KOUPELNA	6,79	keramická dlažba	keramický obklad	SDK
2.05	LOŽNICE	18,31	lamino	tenkovrstvá YTONG	SDK
2.06	ŠATNA	6,15	Lamino	tenkovrstvá YTONG	SDK
2.07	KOMORA	1,12	Lamino	tenkovrstvá YTONG	SDK

PLOCHA CELKEM 2.NP	59,4
--------------------	------

LEGENDA VYTÁPĚNÍ

ZPÁTEČKA ————
 PŘÍVOD - - - - -

TEPLOTNÍ SPÁD 50/40°C

Poznámky obecné :

- drážky a prostory konstrukcí pro instalace budou provedeny dle požadavků příslušné profese, dle skutečného trasování a dimenze instalací a budou ošetřeny dle technologických předpisů. je nutné je provádět v koordinaci s příslušnými částmi projektové dokumentace

- Tato dokumentace nenahrazuje prováděcí, dílenskou ani výrobní dokumentaci. prováděcí, dílenská a výrobní dokumentace musí být předána zodpovědnému projektantovi ke schválení
 - tato dokumentace neslouží k realizaci stavby



VYPRACOVAL :		Ondřej Jirků
KONTROLOVAL :	Ing. Jiří Angelis	
OBJEDNATEL :	SJM Lejsek Roman a Lejsková Petra, č. p. 157, 35735 Mírová	

FORMÁT : 3x4	PARÉ :
MĚŘÍTKO : 1:50	
DATUM : 01/2023	
STUPĚŇ : DUR+DPS	

ČÁST : TECHNICKÉ ZAŘÍZENÍ BUDOV

NOVOSTAVBA RODINNÉHO DOMU na p.č. 373/8,
v obci Mírová k.ú. Mírová

VÝKRES :	VYTÁPĚNÍ 2.NP	D.1.4.b 08
----------	----------------------	-------------------